# 入札案件概要書(工事) 契約番号: 7178

件名	地域版子育で支援センター開設に伴う下今泉コミュニティセンター 内装改修工事
履行場所	海老名市下今泉一丁目 17 番 55 号
工期	令和7年11月21日~令和8年2月27日(99日)
工事の内容等	別紙 仕様書等 のとおり
予定価格	9,361,000 円 (税込) 8,510,000 円 (税抜)
最低制限価格	有り (開札後算定型) 詳細は海老名市最低制限価格等取扱基準及び入札説明書等を参照してください。
落札候補者の入札金額 が、調査基準価格 (70%) 未満の場合 ※ただし、予定価格 (税 込) 100 万円以下の案件 は除く。	低入札履行確認調査を実施します。詳細は低入札による履行確認調査取扱基準を参照してください。    契約締結にあたっての制限等
入札方法等	条件付一般競争入札(電子入札)
質疑 (仕様等に関する事項)	所定の書式により、FAX で受け付けます。 電子入札システムの機能は使用しないでください。

参	営業種目	<b>020 建築一式</b> 経審 - 点以上 - 点	京未満	〇下請契約の請負代金の合計の額 が5千万円(建築一式工事の場合は 8千万円)以上となる場合には特定 建設業の許可が必要です。 併せて、主任技術者に代えて監理技 術者を配置すること。
加	発注区分 詳細は入札公告で確認し てください。	第 4 区分		入札に初めて参加する場合は、営業 定書の写しを提出してください。
条	その他の要件	告示日現在で社会保険(健康保証とと。 ※法令に基づき社会保本市発注の建築一式工事においないこと。	保険適用を除外さ	
件	落札件数制限	なし		
Ī	配置技術者等の 兼任について	本案件に配置する主任(監理 一般委託の区分を問わず同じ		見場代理人は、工事・コンサル・ 井に配置できません。

	参加資格確認申請時に次のファイルを添付してください。
	ファイルは一つにまとめてください。
	○告示日現在で社会保険(健康保険、厚生年金保険及び雇用保険)に加入してい
	ることを証する書類の写し。(次の (1) ~ (3) のいずれか)
事前提出書類	(1) 経営規模等評価結果通知書・総合評定値通知書(経営事項審査)の写し
(システム添付)	※経営事項審査の有効期限内の通知書を提出していれば提出不要
	(2) (同通知書発行後に社会保険に加入した場合) 健康保険、厚生年金保険及び
	労働(雇用)保険料の領収書の写し
	(3) (法令に基づき社会保険適用を除外されている場合) 健康保険、厚生年金保
	険及び雇用保険の加入義務がないことの届出書
7 ±1 n+ +8 ()	○入札金額積算内訳書
入札時提出	別添のエクセルファイル「入札金額積算内訳書(工事入札時システム添付)」をダウ
(システム添付)	ンロードして使用してください。システムへはPDF化して添付してください。
落札候補者が	開札後、落札候補者は次の書類をFAXで提出してください。
提出する書類	(落札候補者決定の翌開庁日午前10時まで。詳細は開札後FAXで通知します。)
(FAX046-232-6574)	○配置技術者等に関する書類
(1 AA040 232 0374)	○建設業許可の確認できる書類
	※健康保険被保険者証の写しを提出する場合は、被保険者等記号・番号及び

## 地域版子育で支援センター開設に伴う下今泉コミュニティセン ター内装改修工事

内容説明事項書

海 老 名 市

- 1. 工 事 名 称 地域版子育て支援センター開設に伴う下今泉コミュニティセンター内装改修工事 2. 工 事 場 所 海老名市下今泉一丁目17番55号 3. 工事概要 「地域版支援センター(西部)」新規開設伴い、内装改修工事を行うもの。 ■ 工事内容 • 直接仮設工事 ・内外装工事(撤去、床・壁・天井改修) • 塗装工事(天井塗装改修、建具塗装改修) ・ユニット及びその他工事(調理台新設、ホワイトボード一時撤去・復旧、カーテンレール新設) • 発生材処理 ・照明LED改修工事 ・コンセント改修工事 • 自動火災報知改修工事 · 給排水改修工事 4. エ 事 期 間 令和7年11月21日 から 令和8年2月27日 まで 5. 設計 図書 上記諸条件に依る見積に必要な図書は下記とする 13 枚 (1)設 計 図 ..... 6 枚 6. 数量 (1)数 量 ※数量書は、発注者の積算の透明性、客観性、妥当性を確保し、入札参加者等の積 算、工事費内訳書作成の効率化を図ることを目的に参考数量として公表するもの である。 7. 法 令 の 遵 守 本工事の実施に当たり、建築基準法、消防法、その他各関係法令・規則 等を確実に遵守すること。 8. 官 公 署 手 続 官公署手続きは、全て受注者の責任と負担に於いて行うこと 9. その他の事項 項 目 用 内 容 備 考 適 (1)事業区分
- □ 補助事業 ①事業区分 ■ 市単事業 (2) 工事監理体制 ■ 市担当者 ②工事監理体制 □ 外部委託者 (3) 工程関係 施設利用範囲: 施設利用者に支障がなないよう安全 ①工期内施設利用 下今泉コミュニティセン 対策を施し、各関係者の安全確保を ■ 有i□ 無 図ること ②関連工事、 □有■無 その他工事 1階 集会室施工不可日 日曜、祝日は原則休工とする ③施工時期の制限 ■有□無 (12月2日、12月16日) ④施工時間の制限 □ 有 ■ 無 8:00から17:00まで ⑤協議未成立事項 □ 有 ■ 無

項目	ì	휤	F	Ħ	内 容 等	備考
(4) 仮設関係						
①仮設計画	-	有		無	図示 (配置図、平面図による)	受注者において、発注図の配置図等 を参考に作成し、事前に施設管理者 及び市担当者等の承諾を受けること
②交通誘導員		有		無		
③工事用電力、 水の利用		有	-	無	受注者対応	
④濁水・湧水処理にお ける特別な対策等		有		無		
(5) 支給品						
①支給品について		有		無		
(6)建設副産物関係						
①建設発生土		有		無		
②建設副産物 建設廃棄物		有		無	コンクリート、安定型混 合廃棄物	
③その他 (特別産業廃棄物等)		有	•	無		
(7)各種調査、使用制限						
①各種調査		有		無		
②使用制限 関係法令、規則等を遵守す るのは当然のこと右記事項 にも配慮すること		有		無	揮発性有機化合物等	本工事に使用する材料は、揮発性有機化合物等の放散しないもの又は放散量の少ないものを使用すること (F☆☆☆☆使用)
(8) 現場対応						
①現場照査等					-分に行い、不明確な部分は ■認をとること	工事打合簿により施工前に市監督員
②公衆災害					る振動・騒音・粉塵・悪臭 ルについては、受注者の責	等については、特に注意し、付近住 任において解決すること
③原形復旧					備品類の移動及び養生、清 事後は原形に復すること	掃については、受注者の責任におい
(9) その他						
①適用基準等		海	老名	市	tームページ「海老名市公 <b>#</b>	・工事共通事項書」適用図書による
②工事完成図書		「1 海	8 <u>-</u> を名	_ □事 市7	ホームページー検査担当から 関係様式」内、工事提出書 ホームページー営繕課担当事 市営繕工事 工事提出書類作	類チェックリストによる <sup>基</sup> 務
③海老名環境マネジメ ントシステム	マ.		アノ	レ」7		ムの運用に伴い、「公共工事環境配慮 L事では、その環境配慮マニュアルに いて環境配慮に努めること
④法定外の労災保険の 加入	加.	入す	る	ع =		害補償制度(法定外の労災保険)に を締結したときは、発注者にその証

## ☆ 公共工事において配慮すべき環境要素

海老名市の公共工事において配慮の対象とすべき環境要素は、以下の一覧表のとおりとする。これらの環境要素は、工事施工過程の環境負荷の低減はもとより、公共工事の成果として地域及び地球環境に有益な影響が得られるためには不可欠なものである。

#### 環境要素一覧表

大分類	中分類	小分類						
		①自然林、草原など面的な広がりを持つ緑						
	(1)緑	②堤防、土手、法面、並木などの樹林帯又は草原など線的な連続性を持つ 緑						
	(2)地形·地質	その場所本来の地形・地質とそれに依拠する生態系						
	(3)水辺	河川や水路などとその堤敷及びそれに依拠する生態系						
1 地域の自然環境・ 景観	(4)動植物	現にその土地に生息するか、又は最近まで生息していた動植物						
	(5)歴史的遺産	①地表に存在する文化財、遺跡等 ②埋蔵文化財						
	(6)景観	①その土地の現在の景観 ②その土地に現在ある眺望地点とそこからの景観						
		③道路等、都市基盤施設がもたらす景観						
	(1)資源	①石油類・金属・水・岩石等の鉱物資源						
		②木材等の森林資源						
		①公園、屋外体育施設又は工事などで発生する砂塵による迷惑を考慮すべき局地的な大気環境						
	(2)大気	②自動車の排ガス、ごみ焼却施設からのダイオキシン等による汚染を考慮すべき地域的な大気環境						
		③フロンガス、二酸化炭素等の放出による影響を考慮すべき地球規模の 気環境						
		①公園、屋外体育施設、駐車場などの排水の影響を受ける水系						
2 地球環境 —	(3)水質	②土地の改変等による濁水等の影響を受ける水系						
		③土木工事により影響を受ける地下水						
	(4)土壌	畑、水田、砂利道等のほか舗装されていない剥き出しの地面						
	(5)建設副産物	①排出土         ②コンクリートガラ         ③アスファルトガラ         ④伐採材         ⑤まだ使用可能な製品         ⑥鉄骨・鉄筋・その他の金属類の切りくず         ⑦不要木材         ⑧PCB等の毒性物質         ⑨その他の建設廃材						
	(6)熱帯林	コンクリート型枠などに使用され、減少を続ける熱帯林資源						
	(1)騒音	①工事作業機械の稼動による騒音 ②工事用車両走行による騒音 ③公園、野球場、陸上競技場等屋外体育施設での騒音 ④施設の空調機等電気・機械設備の騒音						
	(2)振動	①工事作業機械の稼動による振動 ②工事用車両走行による振動						
	(3)悪臭	しゅんせつ土等の悪臭						
	(4)電波障害	大規模建築物による電波受信状態への影響						
3 生活環境	(5)日照障害	大規模建築物による日影時間への影響						
		①公園、野球場、陸上競技場等屋外体育施設又は他の施設等の夜間照明により影響を受ける周辺住民の生活環境						
		②道路整備におけるルート又は道路構造による地域分断						
	(6)地域生活環境	③歩道若しくは道路横断施設又はその他の公共施設等における高齢者・障害者の安全な通行・歩行環境						
		④大規模建築物の駐車場等への出入り車両により影響を受ける交通の安全 性						
		121						

#### □ 設計・施工時に配慮する事項

## 3. 建物建築・改修工事

作業	配慮事項	環境要素
工事全体	周辺住民の生活環境への影響を考慮し、騒音・振動の発生を最小限に抑える。	3-(1)-①② 3-(2)-①②
掘削	排出土の発生を抑える設計を行う。	2-(5)-①
	極力現場内での利用を図る。	2-(5)-①
搬出土処理	搬出する場合は他の市内工事での有効利用を図る。	2-(5)-①
	排出土中に他の廃棄物が混入しないよう分別する。	2-(5)-1
地 業	砂利地業では再生砕石を使用する。	2-(5)-23
型 枠	鋼製型枠の使用を検討する。	2-(6)
鉄骨•鉄筋	切りくず等のリサイクルに努める。	2-(5)-6
金属類	切りくず等のリサイクルに努める。	2-(5)-6
木 材	集成材の使用を検討する。	2-(1)-2
雨水排水	雨水の集水桝に浸透型を使用する。	2-(3)-③
内 装	石膏ボードはリサイクル製品を使用しない (廃棄処分時に有害物質が発生する)。	2-(5)-8
内装	壁紙等はリサイクル製品を使用する。	2-(1)-2
	ホルムアルデヒド等の低使用製品を使用する。	2-(5)-8
断熱	冷暖房施設の省エネのため、断熱構造とする。	2-(1)-① 2-(2)-③
	低騒音・低振動型作業機械を使用する。	3-(1)-①
	排ガス規制に適合した作業機械・車両 (ディーゼルエンジン) を使用する。	2-(2)-2
工事作業機械·車両運行	周辺住民の生活を妨げないように作業時間帯を設定する。	3-(1)-(1)(2) 3-(2)-(1)(2) 3-(6)-(5)
	道路以外の場所に作業機械搬入車両、ダンプトラック等の待機場所を確保する。	3-(6)-(5)
	工事用作業機械・車両の待機中はアイドリングをしない。	2-(2)-② 3-(1)-①

#### □ 設計・施工時に配慮する事項

## 7. 電気設備工事

作業	配慮事項	環境要素
電気設備	省エネ型機器を採用する。	2-(1)-① 2-(2)-③
排出物	材種別に分別収集し、リサイクルできるものは必ず再生プラントへ搬入する。	2-(5)-①~⑨
75年山初	廃棄物の適正処理 (マニフェスト管理)	2-(5)-(1)~(9)
	PCB等の適切な管理・処分を行う。	2-(5)-8
	低騒音・低振動型作業機械を使用する。	3-(1)-①
	排ガス規制に適合した作業機械・車両 (ディーゼルエンジン) を使用する。	2-(2)-②
工事作業機械·車両運行	周辺住民の生活を妨げないように作業時間帯を設定する。	3-(1)-(1)(2) 3-(2)-(1)(2) 3-(6)-(5)
	道路以外の場所に作業機械搬入車両、ダンプトラック等の待機場所を確保する。	3-(6)-⑤
	工事用作業機械・車両の待機中はアイドリングをしない。	2-(2)-② 3-(1)-①

令和7年度

# 数量書

工事名称 地域版子育で支援センター開設に伴う下今泉コミュニティセンター内装改修工事

工事場所 海老名市下今泉一丁目17番55号

エ 期 令和7年11月21日から令和8年2月27日まで

工事概要 「地域版支援センター(西部)」新規開設伴い、内装改修工事を行うもの。

#### ■ 工事内容

- 直接仮設工事
- ・内外装工事(撤去、床・壁・天井改修)
- 塗装工事(天井塗装改修、建具塗装改修)
- ・ユニット及びその他工事(調理台新設、ホワイトボード一時撤去・復旧、カーテンレール新設)
- 発生材処理
- · 照明LED改修工事
- ・コンセント改修工事
- 自動火災報知改修工事
- 給排水改修工事

工事費內訳 1

		ľ					1	
名	称	数	量	単位	金	額	備	考
直接工事費								
建築工事			1					
計				式				
計								
共通費								
共通仮設費			1	式				
現場管理費			1	式式				
一般管理費等			1	式式				
計								
工事価格			1	式				
消費税等相当額			1	式			消費税率 10 %	
工事費			1	式				

称	数	量	単位	金	額	備	考
		1	六				
•							
			1	1 式	1 式	1 式	1 式

## 電気設備工事 種目別内訳

名	称	数	量	単位	金	額	備	考
装改修工事	12			1 122			VIII	
			1	D.				
計				式				
la .								
				1				

				ı			Ti-	
名 内装改修工事	称	数	量	単位	金	額	備	考
			1	式				
計								

内装改修工事 名	称	数	量	単位	金	額	備	考
生接仮設 直接仮設	/ //	毅	里	甲亚	金	祖	1/用	考
			1					
內外装				式				
沙人表			1					
N MIG				式				
全装			1					
1.77.00% - 11				式				
ユニット及びその他			1					
				式				
<b>É生材処理</b>			1					
			1	式				
計								

## 電気設備工事 科目別内訳

内装改修工事							
名称	 数	量	単位	金	額	備	考
照明LED改修		1					
コンセント改修		-	式				
コンセント以修		1					
自動火災報知改修			式				
		1	D.				
計			式				

内装改修工事							1	
名	称	数	量	単位	金	額	備	考
排水改修			1					
			1	式				
計	-							
				1				

内装改修工事			直接仮設							
名 称	摘	要	数	量	単位	単	価	金	額	備考
墨出し										別紙 00-0001
				1	-45-					
養生	搬出入路部含む				式					別紙 00-0002
~	MALI VIII II II I			1						333724 00 0002
Pharm Note Int Co. (1. 7.1.)	Ith it is the fire A. 3				式					Total for
管理清掃後斤付け	搬出入路部含む			1						別紙 00-0003
				1	式					
7部足場	掛払い 運搬費共									別紙 00-0004
脚立足場)				1	式					
計					10					
***										
							<u></u>		-	

内装改修工事		内外装			撤去	
名 称	摘要	数量	単位	単 価	金 額	備考
タイルカーペット撤去	集積共					
		32	m²			
゛ニル床シート撤去	集積共		m			
		46. 9				
壁クロス撤去	集積共		m²			
壁/1/1似云	果恨共	107				
		101	m²			
ととして とうがん とうがん はんかん はんかん はんかん はんしん はんしん はんしん はんしん はんし	一重張り 一般 集積共	07.0				
<b></b> 飲去		37. 2	m²			
゛ニル幅木撤去	一般 集積共		111			
		42. 2				
リッター入れ	コンクリート面 厚さ20~30mm		m			
1// / / / / /	27/) TEL /4-C-20 30mm	41				
			m			
ンクリート撤去	鉄筋切断共 コンクリートブレーカ 集積共	3. 3				
		3. 3	m3			
天井合板・ボード	二重張り 一般					
散去	集積共	7. 2	2			
天井下地撤去	集積共		m²			
771 1 2337 =		7. 2				
T# V fc 1, 1,	as to be an		m²			
天井合板・ボード 散去	一重張り 一般 集積共	52.6				
		02.0	m²			
周理台撤去	4台					
		1	式			
明撤去	食器棚、掃除用具入、作業台		24			
		1				
計			式			
PΙ						

内装改修工事		内外装			内部	
名 称	摘 要	数量	単位	単 価	金 額	備考
ケレン	床	80	m²			
床下地調整	不陸調整(配管撤去部 補修共)	80	m²			
床タイルカーペット	サンゲツ NT700同等品	73. 4	m²			
t゙ニル床シート	無 地 厚さ2.0 複層ビニル床シートFS 多湿部 熱溶接工法 -	6.6	m²			
への字見切り	ステンレス 25mm	2.8	m			
壁撤去部補修		1	式			
袖壁新設	LGS65、シージング石膏ボード12.5+12.5、天端板(スギ)130×25×1650 CL塗り		式			
壁クロス	サンゲツ FAITH(フィルム汚れ防止 壁紙)同等品	70. 3	m²			
tisル幅木	高さ60	29.9	m			
軽量鉄骨天井下地	19形(屋内) ふところ1.5m未満 下地張りあり @360 インサート含む	7. 2	m²			
天井点検口	一般タイプ アルミ製 内外枠共額縁 450角	1	か所			
天井廻縁	塩化ビニル製	2. 3	m			
天井 ロックウール 化粧吸音板張り (DR)	75小内部用 厚 9 不燃 下張GB-NC 厚 9.5共	14.7	m²			
天井 せっこうボード 張り(GB-R)	厚 9.5 準不燃 継目処理	52. 6	m²			
天井クロス		52. 6	m²			

7

内装改修工事			内外装					内部			
名 称	摘	要	数	量	単位	単	価	金	額	備	考
天井化粧目地	スギ 30×30 C	L塗り		21.5	m						
計											

在未上于												
内装改修工事			塗装					内部				
名 称	摘	要	数	量	単位	単	価	金	額	備	考	
アクリル系樹脂塗 装	日本ペイント 品	シールマットⅡ同等		80	m²							
C L 塗り 改修仕様 (R4年仕様)	木部 工程B種 下地調整RB種	(塗替え面)		14. 4	m²							
(R4年仕様) SOP塗り (SD-1)	鉄鋼面 錆止工程C種 下地調整RB種	工程B種 塗料1種 (涂替え面)		1	式							
計	T YE WATE TO IE	(E) H /C III/										

	細目別内訳										
内装改修工事			ユニット及びそ	その他				内部			
名 称	摘	要	数	量	単位	単	価	金	額	備	考
	LIXIL Tio19 材工共 運搬費含む			1	式						
去・復旧	掲示板3箇所 ホワイトボード2箇所			1	式						
	V吊り			8.5	m						
<u>#</u>											
		·							·		

内装改修工事			発生材処理			運搬		
名 称	摘	要	数量	単位	単 価	金 額	備考	
散去材運搬	コンクリートカ゛ラ							
			3. 3	m3				
散去材運搬	混合廃棄物等			1113				
			16					
計				m3				
PΙ								

勺装改修工事			発生材処理			処分	処分						
名 称	摘	要	数量	単位	単 信	金 額	備	考					
<sup>羌生材処分</sup>	コンクリートカ゛ラ		7.8	t									
<b>分光</b> 灯			8.8	kg									
<sup>8</sup> 生材処分	安定型混合廃棄物		16	m3									
計				mo									

内装改修工事			照明LED改修			新設	
名 称	摘	要	数量	単位	単 価	金 額	備考
LED照明器具	LSS1 -4 -37	LN					
			1	個			
LED照明器具	LSS10 -4 -65	LN		旭			
			16				
	Wi I DOI!	_		個			
非常用 LED照明器具	K1-LRS11 -2	_	1				
			1	個			
非常用	K1-LRS11 -3	-					
LED照明器具			1	個			
誘導灯	SH1-FSF 20 C	-		IEI			
			1	_			
ケーブル類				個			別紙 00-0005
·) ////////////////////////////////////			1				355 55 00 0003
				式			
電線管			1				別紙 00-0006
			1	式			
配線器具							別紙 00-0007
			1	_b			
計				式			
н							

## 電気設備工事 細目別内訳

内装改修工事			照明LED改修					撤去			
名 称	摘	要	数	量	単位	単	価	金	額	備	考
蛍光灯器具 撤去	露出形 FL 40 再使用しない	OW ×1		1	個						
撤去	埋込形 JE9~30W, 再使用しない			2	個						
蛍光灯器具 撤去	埋込形 FL 40 再使用しない			2	個						
蛍光灯器具 撤去	埋込形 FL 40 再使用しない			16	個						
600V絶縁ケーフ゛ル 撤去	1.6mm-3C t゚ット・ 再使用しない			3	m						
600V絶縁ケーフ゛ル 撤去	1.6mm- 3C FEP内( 再使用しない	PF·CD)		2	m						
タンプ・ラスイッチ撤去	1P 15A ×3			2	個						
計											
		,									

内装改修工事			コンセント改修					新設			
名 称	摘	要	数	量	単位	単	価	金	額	備	考
分電盤改修											
				1	式						
ケーブル類					IV.					別紙 00-0008	
				1	_1>						
電線管					式					別紙 00-0009	
- 2.141- [				1						337/24 00 0000	
配線器具					式					別紙 00-0010	
11.				1						70 NA 00-0010	
71					式						
計											

## 電気設備工事 細目別内訳

	.争 紺日別	111/									
内装改修工事			コンセント改作					撤去			
名 称	摘	要	数	量	単位	単	価	金	額	備	考
ケーブル撤去				49	m						
/ラッシュプレート (樹脂製)	角型 ブランク			2	個						
達付コンセント撤 去	2P15A×2 接地端子	付		9	個						
達付コンセント撤 長	2P15A×1 接地極付			2	個						
達付コンセント撤 失	2P15A×1 抜止め			2	個						
計					胆						

内装改修工事			自動火災報知	<b>文修</b>							
名 称	摘	要	数	量	単位	単	価	金	額	備	考
スポット感知器撤											
去				1	個						
スポット形感知器	差動式 2種 露出	1									
				1	個						
計											

### 機械設備工事 細目別内訳

为装改修工事			給排水改修					撤去			
名 称	摘	要	数	量	単位	単	価	金	額	備	考
給排水給湯管撤去 ・閉塞				1	式						
ガス管閉塞				1	式						
計					14						

内装改修工事			給排水改修					新設			
名 称	摘	要	数	量	単位	単	価	金	額	備	考
給排水配管	既存管接続										
				1	式						
計											
										-	

建築工事 別紙明細 14

内装改修工事			直接仮設							
名 称	摘	要	数	量	単位	単	価	金	額	備考
墨出し										別紙 00-0001
				1	D.					
墨出し(内部改修)	複合改修				夫					
至山 ((1111以底)				133						
					m²					
計										
養生	搬出入路部含む									別紙 00-0002
				1						
養生(内部改修)	複合改修				눛					
度生(P1市以形)	後日以形			133						
					m²					
養生(内部改修)	搬出入路部分			45						
				40	m²					
計										
整理清掃後片付け	拠山1敗か会す。				1					別紙 00-0003
医生情 师 汉 川 刊 门				1						万寸和人 00-0003
					式					
整理清掃後片付け (内部改修)	複合改修			133						
(L14h7X IP)				133	m²					
整理清掃後片付け	搬出入路部分									
(内部改修)				45	m²					
計					III					
***										

## 建築工事 別紙明細

内装改修工事		直接仮設					
名 称	摘 要	数量	単位	単 価	金	額	備考
内部足場 (脚立足場)	掛払い 運搬費共	-					別紙 00-0004
		1	式				
内部仕上足場	階高4.0m以下	100					
(改修)	脚立足場 一般	133	m²				
仮設材運搬	2階建						
(内部仕上足場 脚立足場) 計		133	m²				
計							
			1				l

内装改	修工事			照明LED改修					新設			
名	称	摘	要	数 量		単位	単	価	金	額	備	考
ケーブ	ル類										別紙 00-0005	
					1							
						式						
600V#°!	リエチレン絶縁	2. 0mm- 3C ピット・	天井		_							
	<b>ポリエチレンシース</b>				3							
ケーン・ルギ	本形 EM-EEF	1.0 00 10 1	~·.u.			m						
2000A )	リエテレンポ巴利豕 ホ <sup>°</sup> リエチレンシース	1.6mm- 3C ピット・	大开		37							
	ホーリエテレンシース <sup>Z</sup> 形 EM-EEF				31	***						
		1.6mm- 3C 管内				m						
	ポーリエチレンシース				27							
	ヹ形 EM−EEF				21	m						
		1.6mm- 2C ピット・	天井									
	ポ <sup>°</sup> リエチレンシース				7							
	ヹ形 EM−EEF					m						
		1.6mm-2C 管内										
耐燃性	ホ <sup>°</sup> リエチレンシース				3							
ケーフ゛ル平	ヹ形 EM−EEF					m						
	計											
耐怕你						-					別紙 00-0006	
電線管					1						別	
					1	式						
1種金属	最線でR(MM1)	C型 (60.0mm)				14						
1.135.315.714	HANCO (MMI)	O主 (00. 0mm)			3							
					Ü	m						
	計											
											-	
											+	

## 電気設備工事 別紙明細

内装改修	工事			照明LED改修					新設			
名	称	摘	要	数	量	単位	単	価	金	額	備	考
配線器具					1						別紙 00-0007	
					1	式						
タンブラ	スイッチ	$3W15A \times 5$										
					2	個						
1種金属絲	もぴ(MM1)	C型(60.0mm) 2個月	用スイッチボックス			旧						
附属品					2	個						
1種金属絲	もぴ(MM1)	C型(60.0mm) コー	-ナーボックス			旭						
附属品					2							
金属製		中四角 深型 D54				個						
アウトレットホッ	ックス (カハ゛ー	107 WE 201			1							
付) 計	L					個						
P												

内装改修工事			コンセント改修	E				新設			
名 称	摘	要	数	量	単位	単	価	金	額	備	考
ケーブル類										別紙 00-0008	
				1							
600Vポリエチレン絶縁	2 0 20 5 #				式						
耐燃性ポリエチレンシーン				2							
ケーフ・ル平形 EM-EEI				2	m						
600Vポリエチレン絶縁	2. 0mm- 3C t° y	ト・天井									
耐燃性ポリエチレンシーン				55							
ケーフ゛ル平形 EM-EEF					m						
合成樹脂製可とう	隠ぺい・埋込	记管 16mm		10							
電線管(PF単層)				10							
計					m						
p I											
電線管										別紙 00-0009	
				1	式						
合成樹脂製可とう	「	戸管 28mm			1/						
電線管 (PF単層)	NE TEXT	L D LOMM		2							
				_	m						
計											
配線器具										別紙 00-0010	
				1							
					式						
コンセント	連用形2P15A×			_							
(樹脂プレート付)		地端子×1付 一体形)		7	/m						
コンセント	125V 2P20A×1				個						
(樹脂プレート付)	(引掛形プラグナ	±)		1							
CHANEL & LITT	250V	``		1	個						
コンセント	2P15A×1										
(樹脂プレート付)	(引掛形接地極	付プラグ共)		1							
	125V				個						
計											

名 称	摘 要	数	量	単位	単 価	金 額	備	考
ガードフェンス			20					
/c>n. IIII / I. Izn /o				m			BII/6F 00 0011	
仮設間仕切り			1				別紙 00-0011	
交通誘導員				式				
父理跡得貝			2					
空気環境測定	ホルムアルデヒド・VOC			人日				
至风垛堤侧足	パッシブ法		3					
計				か所				
PI								

名 移	摘	要	数	量	単位	単	価	金	額	備	考
仮設間仕切り				1						別紙 00-0011	
				1	式						
仮設間仕切り	下地 B種 木下地			8. 3							
				0. 0	m²						
仮設間仕切り 仕上材	B種(片面) 合板			8. 3							
				0. 3	m²						
計											

# 地域版子育て支援センター開設に伴う下今泉コミュニティセンター内装改修工事

図面番号	図 面 名 称	縮尺
0 0	表紙・図面リスト	N. S
A-01	建築工事改修特記仕様書(1)	N. S
A-02	建築工事改修特記仕様書(2)	N. S
A-03	案内図、配置図	N. S
A-04	1階平面図、調理台面、既存給排水図	1/100· 1/30· NS
A-05	2階平面図	1/100
A-06	展開図	1/100
E-01	2 階平面図(電灯)	1/100
E-02	盤図	N. S
E-03	1 階平面図( コンセント)	1/100
E-04	2 階 平 面 図( コ ン セ ント )	1/100
E-05	2 階平面図(コンセント詳細図)	1/100
E-06	2 階平面図(自動火災報知設備)	1/100

図面名称	表紙・図面リスト	図面番号	
縮尺	N. S		0


地域版子育て支援センター開設に伴う下今泉コミュニティセンター内装改修工事

特 記 仕 様 書 I 工 事 概 要	1	<td color="1" color<="" rowspan="2" th=""><th>10. 建築基準法に よる風圧力等 の指定</th><th></th><th>エ 事 建 築 基 準 法 の 指 定 ーフィングシート 風速(V0) ※34 ・ 木 ・ 金属板屋根葺 地表面粗度区分 ・Ⅱ ・・○Ⅲ</th><th>2 ①. 仮囲い</th><th><ul> <li>※ 設ける ・ 設けない</li></ul></th></td>	<th>10. 建築基準法に よる風圧力等 の指定</th> <th></th> <th>エ 事 建 築 基 準 法 の 指 定 ーフィングシート 風速(V0) ※34 ・ 木 ・ 金属板屋根葺 地表面粗度区分 ・Ⅱ ・・○Ⅲ</th> <th>2 ①. 仮囲い</th> <th><ul> <li>※ 設ける ・ 設けない</li></ul></th>	10. 建築基準法に よる風圧力等 の指定		エ 事 建 築 基 準 法 の 指 定 ーフィングシート 風速(V0) ※34 ・ 木 ・ 金属板屋根葺 地表面粗度区分 ・Ⅱ ・・○Ⅲ	2 ①. 仮囲い	<ul> <li>※ 設ける ・ 設けない</li></ul>
1 工事番号・名称 地域版子育て支援センター開設に伴う下今泉コミュニティセンター内装改修工事 2 工 事 場 所 海老名市下今泉一丁目17番55号 3 用途地域等 都市計画区域 (○ 内 ・ 外) 用途地域 ( 第一種住居地域 ) 防火地域等 (・ 防火 ・ ) 準防火 ・ 指定なし ・ 22条 )	_	上記の処理、処分は設計積算上の条件明示であり、処理施設を指定する ものではない。なお、上記によらない場合は、監督職員と協議すること。 また、処理、処分に先立ち処分場等の受入の可否を確認すること		11. 設計GL		ガラスブロック 多雪地域の指定 ・有 ①無     現状平均地盤高	② 交通誘導員 ③ 工事表示板 設	<ul><li>※ 配置する</li><li>※ 設置しない</li><li>※ 設置する</li><li>・ 設置しない</li><li>海老名市公共工事共通事項書による</li></ul>
その他の地域・地区 ( ) ( 4 主 要 用 途 集会所(コミュニティセンター) 5 敷 地 面 積 2,383 ㎡ ( 1 工事の概要 ・直接仮設工事・内外装工事( 加去、床・壁・天井改修)	般	PCB (ポリ塩化ビフェニール) 含有機器 ・ 有 ・ 無 PCB含有シーリング材 ・ 有 ・ 無	12. 施工調査	施工数量調査 ・ 既存部分の破壊 ?  調査項目 調	を行った場合の補修方法は、図示による。 査 節 囲 調査方法 成 果 品	<ul><li>④. 足場その他</li><li>エ</li></ul>	内部足場     ※ 脚立、足場板等       外部足場     ※ A種     ・ B種     ・ C種     ・ D種       防護シート     ※ 設ける     ・ 設けない       材料の運搬     ・ A種     ・ B種     ・ C種	
・塗装工事(天井塗装改修、建具塗装改修) ・ユニット及びその他工事(調理台新設、ホワイトボード一時撤去・復旧、カーテンレール新設) ・照明LED改修工事 ・コンセント改修工事 ・自動火災報知改修工事	<b>#</b>	PCBを含有する機器等については、飛散、流出がないように適切な容器に 納め、適切な場所に保管し、工事完了後、監督職員に引き渡す。 アスベストの処理 吹き付けアスベスト除去工事 受け入れ施設名・所在地(km) アスベスト含有保温材除去工事 ・有(図示 )・無	- 13. 技能士	単一級技能士を配置		事	・ D種 ※ E種 足場を設ける場合は、「手すり先行工法等に関するガイドライン(厚生労働省)」によるものとし、設置については「手すり先行工法による足場の組立て等に関する基準」及び「働きやすい安心感のある足場に関する基準」によること。	
・給排水改修工事	通	受け入れ施設名・所在地(km) アスベスト成形板除去工事 ・有(図示 )・無 受け入れ施設名・所在地(km) ヒ素又はカドミウム含有石膏ボードの処理	般	士を配置する。 ・ 下表で技能士を - 工 事 種 目	適用することとした職種に、1級、2級又は単一級技能 適用しないとした職種でも、技能士の配置に努めること。	5. 養生	家具の移動       ・ 行う(図示)       ・ 行わない         既存ブラインド・カーテン等の養生及び保管       ・ 行う         ・ 行う       ・ 行わない         養生の方法       保管場所	
7 別途工事	事	ヒ素又はカドミウムボード・有(図示 )・無	<b>#</b>	<u>以下の該当工事</u> <u>仮設工事</u> 防水改修工事	・該当する作業がある以下の職種(作業)の全て ・とび(とび作業) ・防水施工(・アスファルト防水工事作業 ・ウレタンゴム系塗膜防水工事作業 ・アクリルゴム系塗膜防水工事作業	<ul><li>⑥. 仮設間仕切り</li><li>⑦. 監督職員事務所</li></ul>	・ A種 ○ B種 ※ C種 「※ 設けない(請負者事務所に打合せ会議室を確保する) ・ 設ける(規模 ㎡程度 請負者事務所と同棟 ・可 ・否)	
8 そ の 他 9 特記仕様書の範囲	項		通		・合成ゴム系シート防水工事作業 ・塩化ビニル系シート防水工事作業 ・セメント系防水工事作業 ・シーリング防水工事作業 ・改質アスファルトシートトーチ防水工事作業	8. 工事用水 9. 工事用電力 10. 工事用通路	<ul><li>備品(</li><li>構内既存の施設・利用できる(※有償・無償) ※ 利用できない</li><li>構内既存の施設・利用できる(※有償・無償) ※ 利用できない</li><li>※ 指定しない・指定する(図示)</li></ul>	
特記仕様書は、本特記仕様書のほか以下の〇印のもので構成する。 ・ 構造特記仕様書 ・ 外構工事特記仕様書 ・ 植栽工事特記仕様書 ・ 解体工事特記仕様書 ・ 電気設備工事特記仕様書 ・ 機械設備工事特記仕様書	⑤ 電気保安	・ 適用する ※ 適用しない  エ事の施工中に事故が発生した場合は、直ちに監督職員に通報するととも に、任意様式にもとづき「事故報告書」を指示する期日までに監督職員に提	事	外壁改修工事	・FRP防水工事作業 ) ・左官(左官作業) ・タイル張り(タイル張り作業) ・樹脂接着剤注入施工(樹脂接着剤注入工事作業) ・塗装(建築塗装作業)	11. その他の仮設 アスファルト 防水		
I 建 築 工 事 仕 様	⑦. 建築材料等	出する。 材料の品質等 ※ 本工事に使用する材料は、設計図書に定める品質及び性能を有するもの とし、その材料にJIS又はJASのマークの表示のある場合を除いて監督職員 の承諾を受ける。 特定のものが特記された場合は、設計図書に規定するもの又は、これら	項	内装改修工事	・サッシ施工(ビル用サッシ施工作業)     ・ガラス施工(ガラス工事作業)     ・自動ドア施工(自動ドア施工作業)     ・内装仕上施工(・プラステック系床仕上工事作業     ・カーペット系床仕上作業     ・ボード仕上工事作業		・E-1     屋内(便所・浴室)       アスファルトの種類     JIS K2207のJIS表示認証製品     ※3種       脱気装置     ・設ける     ・設けない       種     類     ・ 立ち上がり部脱気型	
いう。)による。 なお、その他施工条件は、別途本工事内容説明事項書による。 2. 特記仕様 1)項目は、番号に〇印のついたものを適用する。 2)特記事項は、①印のついたものを適用する。①印のつかない場合は※印のついたものを適		と同等のものとする。ただし、同等のものとする場合は、監督職員の承諾を受ける。 環境への配慮 ※ 本工事に使用する材料の選定及び施工に当たっては、揮発性有機化合物 の放散による健康への影響に配慮する。		塗装改修工事 耐震改修工事	・	<ol> <li>4 申縮調整目地</li> <li>3 改質アスファルト</li> </ol>	施工業者 防水層製品の製造所又はその指定業者とする。  ※ 成型伸縮目地(天端 EPTゴム, サイド ブチルゴム製)  改修工法の種別  新規防水層の種別   改修工法の種類   施 エ 箇 所   仕 上 塗 料	
用する。〇印と⑧印のついた場合は、共に適用する。 3) 特記事項に記載の ( ) 、 < >及び [ ] 内の表示番号は、それぞれ「標準仕様書」、 「改修標準仕様書」及び「解体共通仕様書」の当該項目、当該図又は当該表を示す。 章 項 目 特 記 事 項		※ ホルムアルデヒド仕様 使用する材料のホルムアルデヒド仕様は以下のとおりとする。 ホルムアルデヒド放散量 規制対象外 の場合 該当する建築材料		コンクリートブロック・ルロパネル押出成形セメント板工事石工事排水工事	・鉄工(構造物鉄工作業) ・ブロック建築 (コンクリートブロック工事作業) ・A L Cパネル施工 (A L C パネル工事作業) ・石材施工 (石張り作業) ・配管 (建築配管作業)	シート防水	AS-T	
① 工事施工中に予期せぬ事態や疑義が生じた場合には、監督職員に報告の上、指示に従うこと。 ② 請負業者は、監督職員と随時打合せを行い、工程の確認・調整及び工事の円滑な進捗をはかること。 ③ 施工体系図を現場に掲示すること。 ・ 工事着手前及び完成時に、以下に示す調査範囲の近隣家屋等の内外の状況(地盤、擁壁、内外壁、床、建具等)を調査・記録し、報告書を監督職員に提出すること。		1) JIS及びJASのF☆☆☆☆品 2) 建築基準法施行令第20条の7第4項による国土交通大臣認定品 3) 次の表示のあるJAS適合品 a. 非ホルムアルデヒド系接着剤使用 b. 接着剤等不使用 c. 非ホルムアルデヒド系接着剤及びホルムアルデヒドを放散させない 材料使用 d. ホルムアルデヒドを放散させない塗料等使用		舗装工事 植栽工事 屋根及びとい工事	・建築板金 (内外装板金作業) ・スレート施工 (スレート工事作業)	3 4. 合成高分子系 ルーフィング シート防水 水 改	施工業者 防水層製品の製造所又はその指定業者とする。  改修工法の種別 新規防水層の種別 改修工法の種類 施 エ 箇 所 仕 上 塗 料	
□ 調査範囲 ※ 図示 ・ ② 適用基準等 ○ 工事写真の撮り方(国土交通省大臣官房営繕部監修 最新版) ・ 建築工事標準詳細図(国土交通省大臣官房営繕部監修 最新版)	<ul><li>8) 室内の空気中の化学物質濃</li></ul>	e. 非ホルムアルデヒド系接着剤及びホルムアルデヒドを放散させない 塗料使用 ※ ホルムアルデヒド及び揮発性有機化合物の測定	(4) 完成時 提出書類	<ul><li>※ 完成図面電子デ</li><li>※ 本工事内容説明</li></ul>	本A 4 判) 竣工図、施工図 3部 — 夕 (JWW形式及びPDF形式) 1式 事項書に基づく市指定の工事書類 1式 ・保全に関する資料 1式	修 工 5. 塗膜防水 事	脱気装置 ・ 設ける ・ 設けない 種類 ・ 平面部脱気型 ・ 立ち上がり部脱気型 ・ 施工業者 ・ 防水層製品の製造所又はその指定業者とする。 改修工法の種別   敬修工法の種類   施工 箇所   仕上 塗料	
<ul><li>般 過</li><li>● 海老名市公共工事共通事項書</li><li>・</li><li>・</li><li>・</li><li>・</li><li>・</li><li>・</li><li>・</li><li>・</li><li>・</li><li>・</li><li>・</li><li>・</li><li>・</li><li>・</li><li>・</li><li>・</li><li>・</li><li>・</li><li>・</li><li>・</li><li>・</li><li>・</li><li>・</li><li>・</li><li>・</li><li>・</li><li>・</li><li>・</li><li>・</li><li>・</li><li>・</li><li>・</li><li>・</li><li>・</li><li>・</li><li>・</li><li>・</li><li>・</li><li>・</li><li>・</li><li>・</li><li>・</li><li>・</li><li>・</li><li>・</li><li>・</li><li>・</li><li>・</li><li>・</li><li>・</li><li>・</li><li>・</li><li>・</li><li>・</li><li>・</li><li>・</li><li>・</li><li>・</li><li>・</li><li>・</li><li>・</li><li>・</li><li>・</li><li>・</li><li>・</li><li>・</li><li>・</li><li>・</li><li>・</li><li>・</li><li>・</li><li>・</li><li>・</li><li>・</li><li>・</li><li>・</li><li>・</li><li>・</li><li>・</li><li>・</li><li>・</li><li>・</li><li>・</li><li>・</li><li>・</li><li>・</li><li>・</li><li>・</li><li>・</li><li>・</li><li>・</li><li>・</li><li>・</li><li>・</li><li>・</li><li>・</li><li>・</li><li>・</li><li>・</li><li>・</li><li>・</li><li>・</li><li>・</li><li>・</li><li>・</li><li>・</li><li>・</li><li>・</li><li>・</li><li>・</li><li>・</li><li>・</li><li>・</li><li>・</li><li>・</li><li>・</li><li>・</li><li>・</li><li>・</li><li>・</li><li>・</li><li>・</li><li>・</li><li>・</li><li>・</li><li>・</li><li>・</li><li>・</li><li>・</li><li>・</li><li>・</li><li>・</li><li>・</li><li>・</li><li>・</li><li>・</li><li>・</li><li>・</li><li>・</li><li>・</li><li>・</li><li>・</li><li>・</li><li>・</li><li>・</li><li>・</li><li>・</li><li>・</li><li>・</li><li>・</li><li>・</li><li>・</li><li>・</li><li>・</li><li>・</li><li>・</li><li>・</li><li>・</li><li>・</li><li>・</li><li>・</li><li>・</li><li>・</li><li>・</li><li>・</li><li>・</li><li>・</li><li>・</li><li>・</li><li>・</li><li>・</li><li>・</li><li>・</li><li>・</li><li>・</li><li>・</li><li>・</li><li>・</li><li>・</li><li>・</li><li>・</li><li>・</li><li>・</li><li>・</li><li>・</li><li>・</li><li>・</li><li>・</li><li>・</li><li>・</li><li>・</li><li>・</li><li>・</li><li>・</li><li>・</li><li>・</li></ul>	度の測定	源定方法」の新発住宅の例に準拠するほか、拡散方式ではサンプラー製造所の定める仕様により行う。 測定対象物質 ※ ホルムアルデヒド (濃度指針値 100μg/m3・0.08ppm) ※ スチレン (濃度指針値 220μg/m3・0.05ppm)	(5). 工事写真	※ 作成する	・ 作成しない を名市公共工事デジタル写真管理要領」により撮影する。	<b>争</b>	X - 2	
共 (CORINS)の 受注時、変更時及び完了時にあらかじめ監督職員の確認を受け、登録 手続きを行い、工事カルテの受領書を、監督職員に提出すること。 (請負額が2,500万円未満の場合は、受注時のみ) ・ 適用しない 発生材の処理		<ul> <li>※ トルコン (濃度指針値 260μg/m3・0.07ppm)</li> <li>※ ドルコン (濃度指針値 3,800μg/m3・0.88ppm)</li> <li>※ エテルペンセ゚ン (濃度指針値 370μg/m3・0.20ppm)</li> <li>※ キシレン (濃度指針値 240μg/m3・0.20ppm)</li> <li>※ パラシ゚クロロペンセ゚ン (濃度指針値 240μg/m3・0.04ppm)</li> <li>測定する室等: (改修前:会議室、実習室 改修後:支援センター)</li> </ul>	取合い	施 工 図 設備機 監督職員 工事目的物及び工事	がピカスになる。 器の位置、取り合い等が検討できる施工図を提出して の承諾を受ける。 材料等について、次により保険に付す。 火災保険 ※ 建設工事保険		種 類 ・ 平面部脱気型 ・ 立ち上がり部脱気型 施工業者 防水層製品の製造所又はその指定業者とする。 ・ 非破壊膜厚管理工法 膜厚管理結果報告書 (図面)を提出 X-1:全面測定 メーカー非対応の場合は監督員と協議のこと X-2:1か所以上/@~3m程度 施工数量に応じて監督員と協議のこと	
<ul> <li>処理等</li> <li>・ 引渡しを要するもの( )・特別管理産業廃棄物( ) 受入れ施設名・所在地(km) ・ 現場において再利用を図るもの( ) 再生資源化を図るもの( ) 再生資源化を図るもの( ) ・ ・ ・ ・ ・ ・ ・ ・ ・ ・ ・ ・ ・ ・ ・ ・ ・ ・</li></ul>		採取方法:吸引方式又は拡散方式とし、拡散方式では8時間採取する。 測定結果等報告書の提出 次の事項を記載した報告書を2部提出する。			大災体限 ※ 建成工事体限 工事着手から工事目的物引き渡し日まで	6. シーリング 材料の種別 及び施工箇所	** ** *** *** *** *** *** *** *** ***	
事		<ul> <li>測定結果</li> <li>・試料採取時の状況(気温・湿度(室外・室内), 天候、風の状況, 日射進入状況, 測定年月日・時間, 窓の開閉状況, 機械換気量, 工事 完成時から測定日までの日数)</li> <li>・試料採取方法, 測定方法, 使用した測定機器</li> </ul>				7. シーリング 改修工法	改修工法の種別     施工     箇所       ・シーリング充てん工法     - シーリング充てん工法	
項 - コンクリートから成る建設資材		測定対象物質が指針値を超える濃度で検出された場合は、引渡は受けない。 ・ 総揮発性有機化合物の測定  測定方法、測定物質及び測定か所等については、別図に定める総揮発  性 女性 なんか 測定します。				8. と い	- シーリング再充てん工法 - 拡幅シーリング充てん工法 - ブリッジ工法 ( )	
種類 受入施設名 所在地 (Km) 備 考		性有機化合物測定仕様書による。  ② 室内VOC濃度の測定結果に関する書面の当該施設への提示については、施設管理者に依頼する。					材 種 防 露 ・ 配管用鋼管 (SGP) ・ 硬質塩化ビニル管 (VP) ・ 特記無き限り既存のとい受け金物を使用する。	
	9. 特別な材料の工法	「改修標準仕様書」及び「標準仕様書」に記載されていない特別な材料の 工法は、当該製品の指定工法とする。					鋼管製といの防露巻き ※ 〈表3.8.5〉による。	


海老名市



件名	地域版子育て支援センター開設に伴う下今泉コミュニティセンター内装改修工事	
縮尺	NS	A-01
図面名称	建築工事改修特記仕様書(1)	図面番号

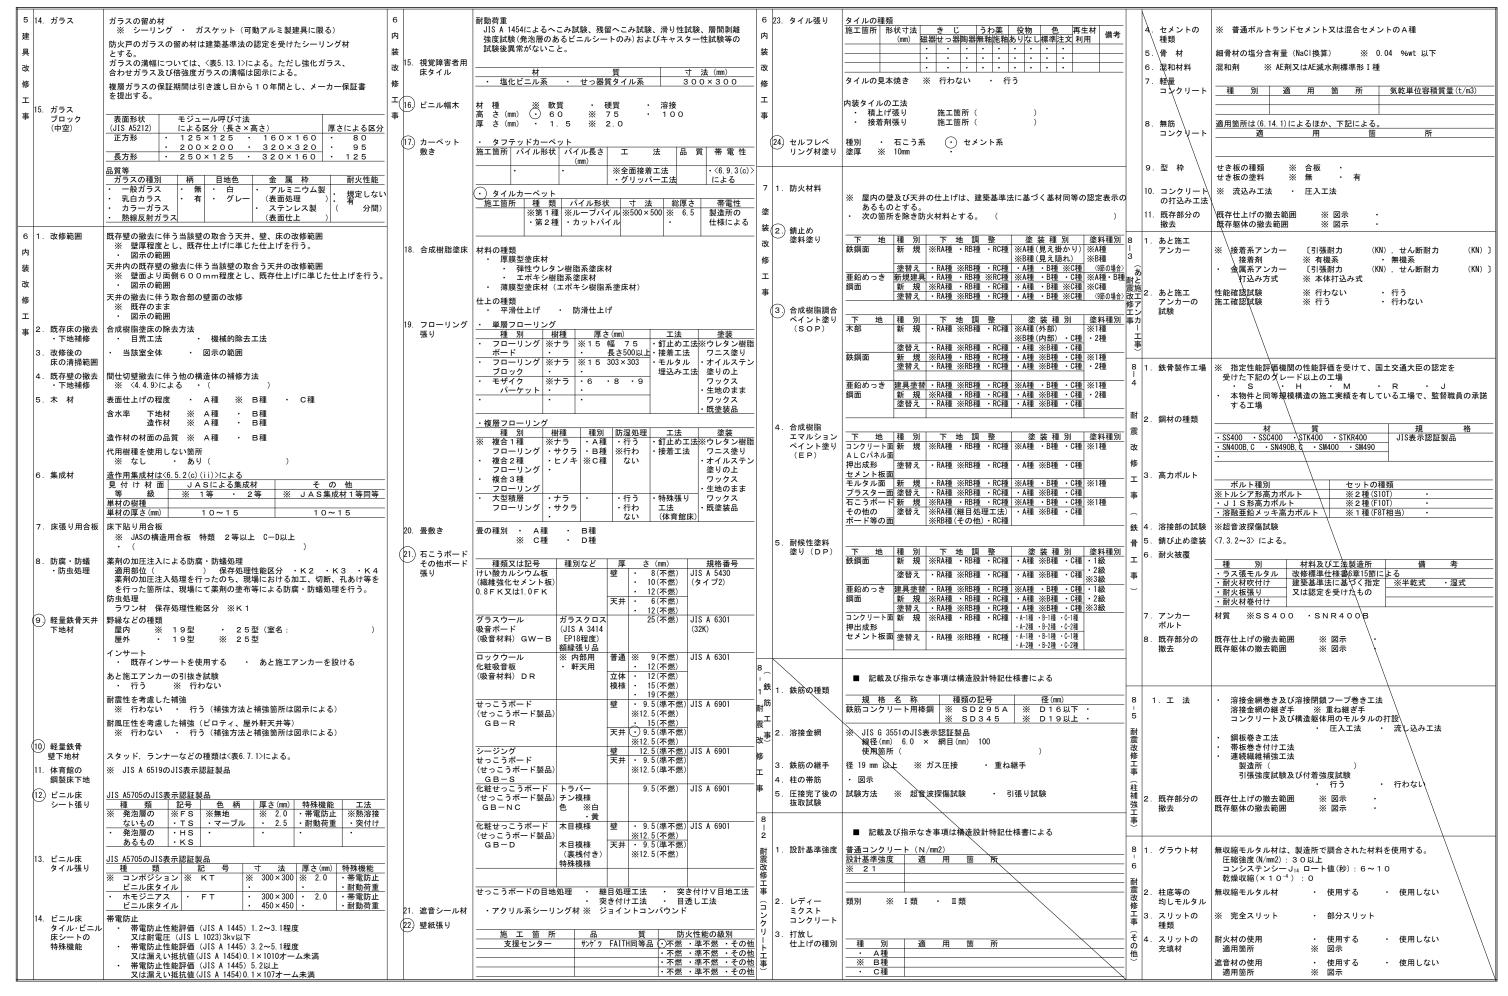



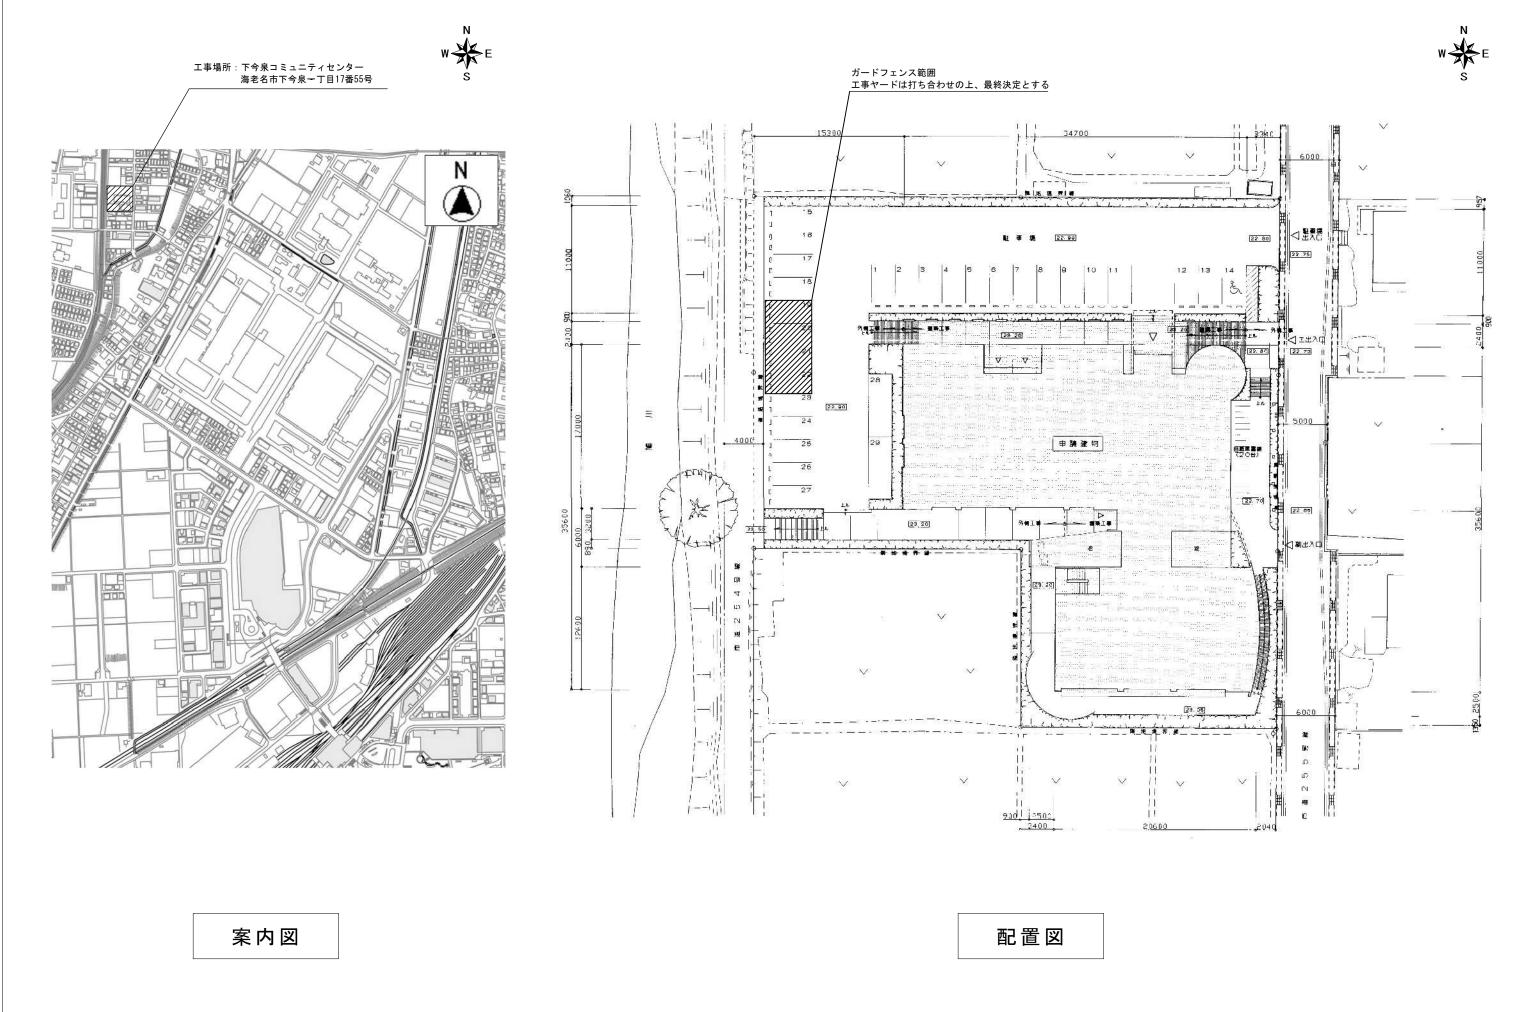


 海老名市
 案内図、配置図
 図面番号


 縮尺
 N.S
 A-03

 作名
 地域版子育で支援センター開設に伴う下今泉コミュニティセンター内装改修工事

室名		天 井
	改修前	LGS下地、プラスターボード t=9.5mm、
休養室	(文1)多削	ビニールクロス貼(天井内グラスウール(ア)25m/m)
集会室		既存撤去(下地は既存のまま)の上、プラスターボード t=9.5mm、
	改修後	ビニールクロス貼(天井内グラスウール(ア)25m/m 既存のまま)
		天井化粧目地(スギ 30×30 CL塗り)

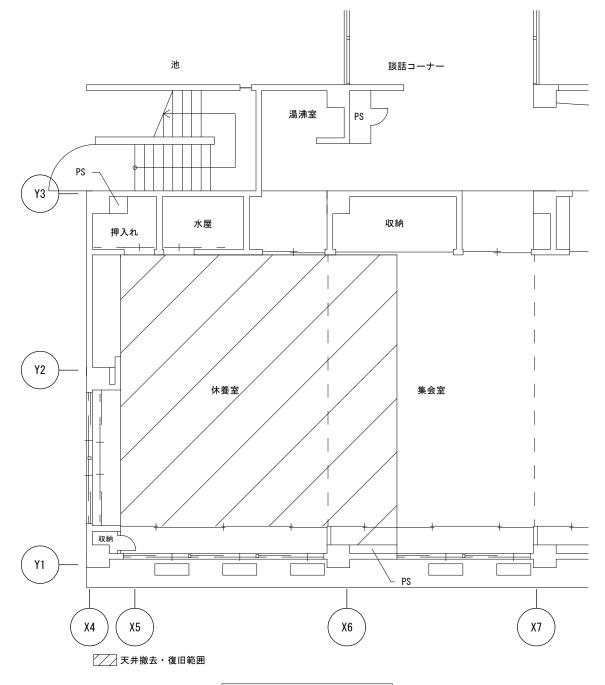


1階平面図(改修範囲)
※資材搬出入経路は、養生を行うこと。

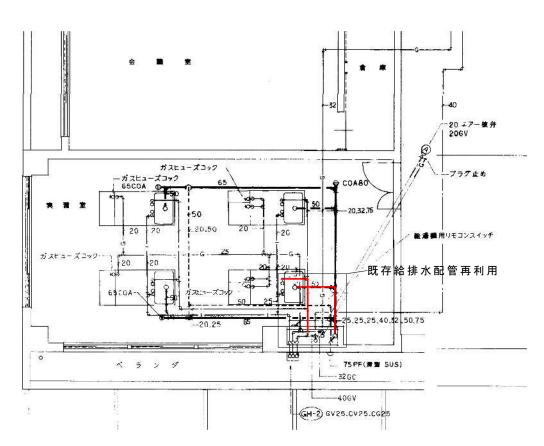


## 既存給排水図 NS

※既存再利用給排水管以外は撤去すること。 プラグ止め共

─キッチンパネルME・メラミン

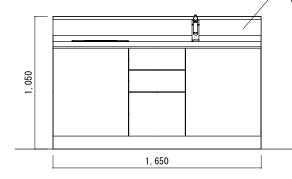

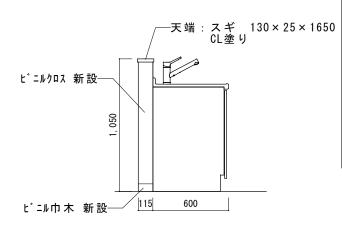

		品 名	品 番	数	備考
	1	SUS一体キャビ	MWFOP16JABWB3QR	1	3段引出・W450グリルレス用・点検口無
	2	W91/2口コンパクトIH	HT40C	1	450トップ・グリルレス
İ	3	ラウンド56シンク	J	1	水栓穴あり・左勝手・まな板スタンドなし
ĺ	4	P34/シングルレバー水栓	SFWL420SYXJG2N	1	ノルマーレS・一般地用・節湯C1/B
İ	5	直管配管排水セット	HTHSET1NN	1	排水円板(小)付
ĺ	6	電気温水器12Lセット	MEHPNH12V2JG2	1	電気温水器本体・排水セット・補強板
	7	止水栓アングル型	LF3V (55) KJG	1	(ドライバー式)
	8	キッチンパネルME・メラミン	KMPBWBF180M	1	【BW】フレッシュホワイト
	9	キッチンパネルME見切り材	KMS2BSPW	1	サイド用1本入り・ホワイト
	10	キッチンパネルME接着剤セット	KKSSN	1	接着剤(1)・両面テープ(3)
İ	11	コーキング材セットME用	KKSDW	1	ホワイト
İ	抽辟	・I GS65 シージンが石膏ボード12 5+12	5のト ビールクロス貼り		

袖壁: LGS65、シージング石膏ボード12.5+12.5の上、ビニルク収貼り


※天端:スギ 130×25×1650 CL塗り

調理台面 1/30

海老名市 Ebina City

件名	地域版子育て支援センター開設に伴う下今泉コミュニティセンター内装改修工事	
縮尺	1/100 · 1/30 · NS	A-04
図面名称	1階平面図、調理台面、既存給排水図	図面番号

室名		床	巾木	壁	天 井	備考
	改修前	コンクリート金ゴテ下地、 t゙=ル巾木 H=60	プラスターボード t=12.5mm GL工法)、	LGS下地、プラスターボード t=9.5mm、		
	区义111分削	タイルカーペット敷	רווא ע בווא ע ב	ビニルクロス貼り	岩綿吸音板 t=9mm	
会議室		タイルカーへ。ット撤去の上、下地ケレン、床下地調整	ビニル巾木撤去の上、		一部既存撤去(下地共)の上、LGS(19形@360)	WD-1: CL塗り(両面) WD-13: CL塗り(両面)
	改修後			下地既存のまま、ビニルクロス張り替え	プラスターボード t=9.5mm、岩綿吸音板 t=9mm、	
		(ポリマーセメントモルタル)、タイルカーペット敷	77ト巾木 H=60		7クリル系樹脂塗装(既存天井部含む)	
	改修前	コンクリート金ゴテ下地、	Ŀ`-#+ H_CO	->	1.00 T 4h	
倉庫 -	CX 11多 削	長尺塩ビシート貼 t=2.0mm	ビニル巾木 H=60	コンクリート打放、ビニルクロス貼り	LGS下地、化粧せっこうボード t=9.5mm	
	改修後	既存のまま	既存のまま	既存のまま	既存のまま	
	7L 1/4-24	コンクリート金ゴテ下地、	1°-4-1-100	プラスターボード t=12.5mm GL工法)、	LGS下地、プラスターポード t=9.5mm、	
	改修前	長尺塩ビシート貼 t=2.0mm	ビニル巾木 H=60	ビニルクロス貼り	岩綿吸音板 t=9mm	
実習室		//// 사 ^°   拉 + 不 ㄴ _ ㅜ 내 니 › ㄷ ㅜ 내 돼 畇	L`-!! 中 士 协 士 の L		一部既存撤去(下地共)の上、LGS(19形@360)	調理台新設(参考型番:LIXIL Tio19)
	│ 改修後 │	タイルカーペット撤去の上、下地ケレン、床下地調整	ビニル巾木撤去の上、	下地既存のまま、ビニルクロス張り替え	プラスターボード t=9.5mm、岩綿吸音板 t=9mm、	WD-1: CL塗り(両面) SD-1: SOP塗り(片面 枠共)
		(ポリマーセメントモルタル)、タイルカーペット敷(一 部 ビニル床シート)	yフト巾木 H=60		アクリル系樹脂塗装(既存天井部含む)	

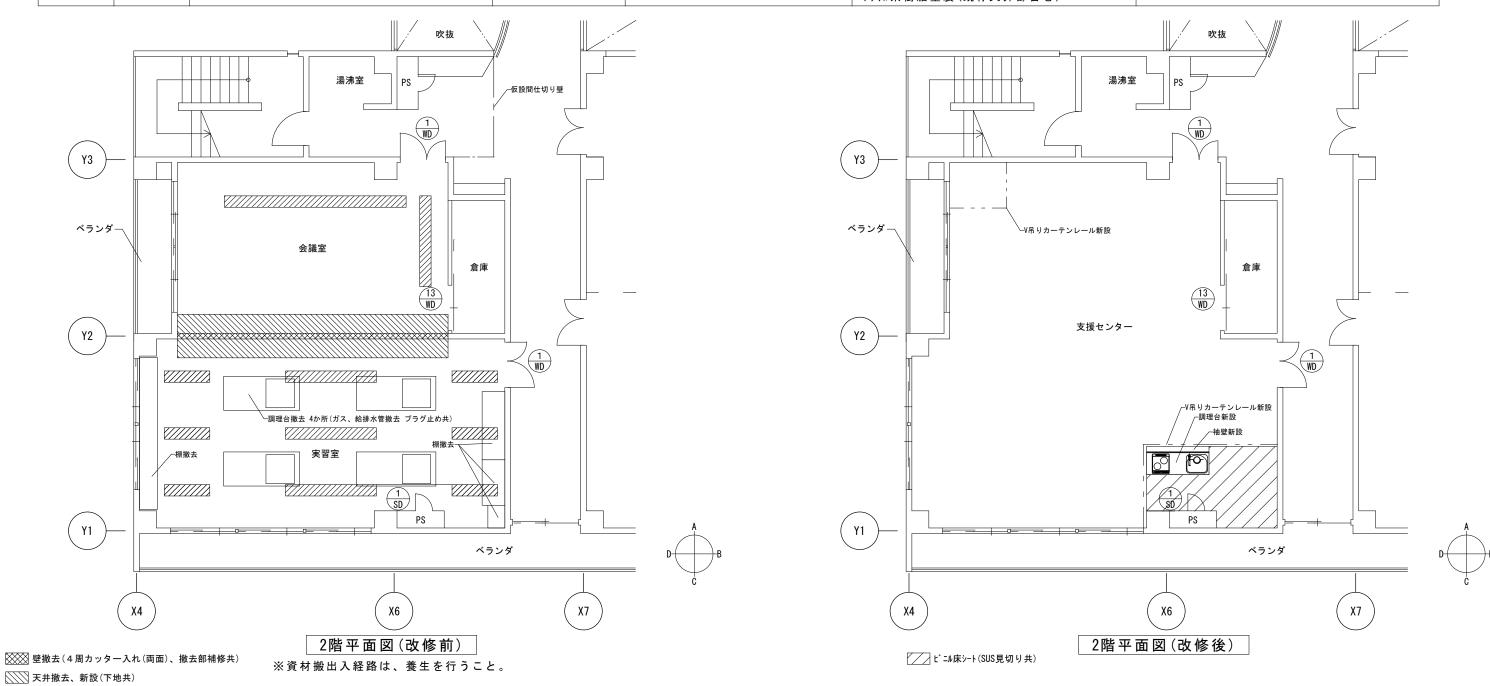

**////** 天井補修


海老名市 Ebina City

 図面名称
 2階平面図
 図面番号


 縮尺
 1/100
 A-05

 件名
 地域版子育で支援センター開設に伴う下今泉コミュニティセンター内装改修工事

## 改修前

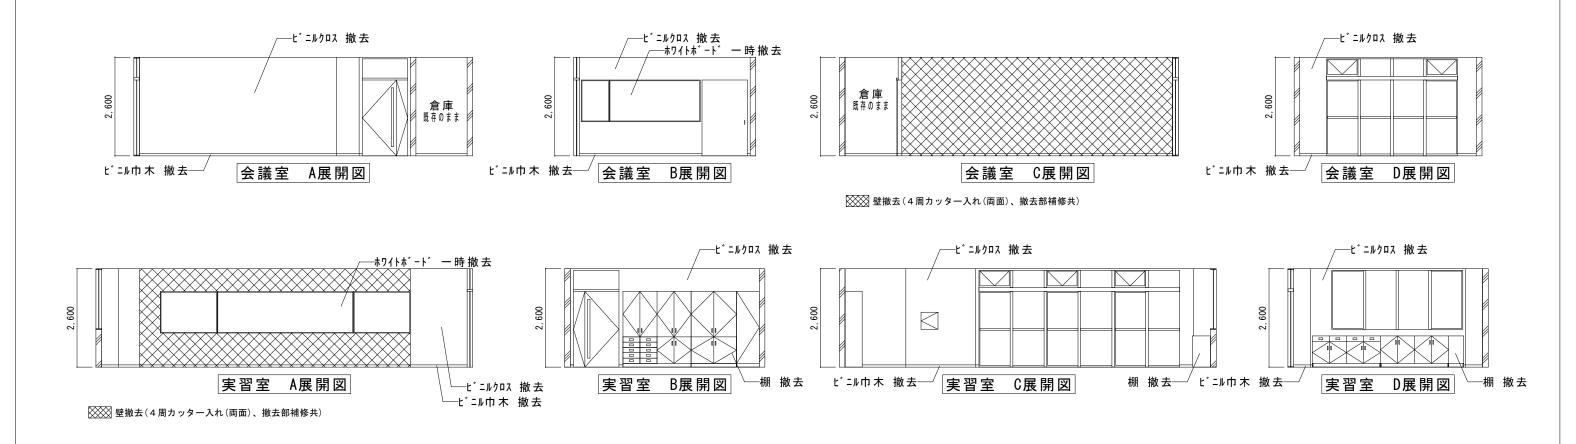


## 改修後

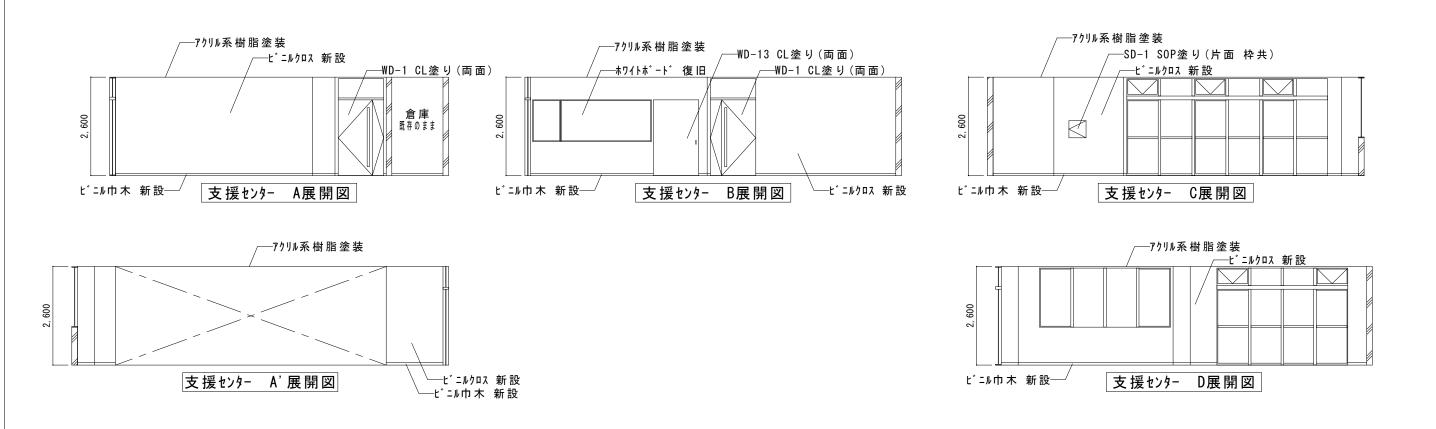


海老名市 Ebina City


縮尺	1/100	A-06
図面名称	展開図	図面番号


## 既存姿図

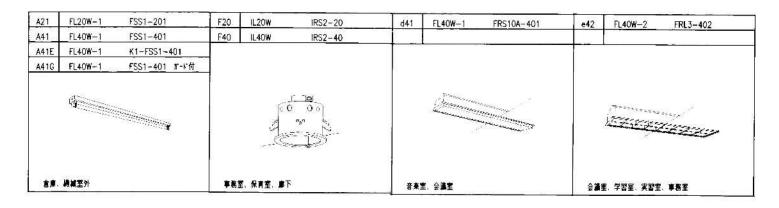

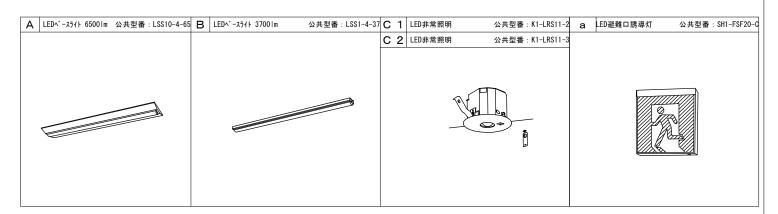

# ※1 ×部器具撤去

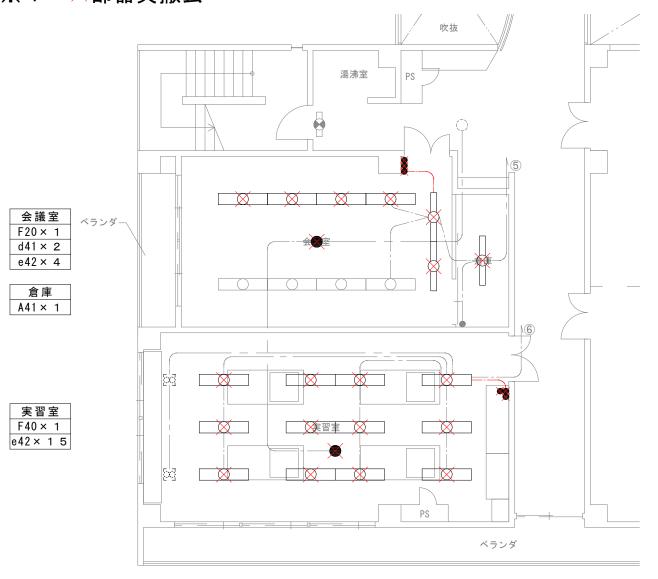

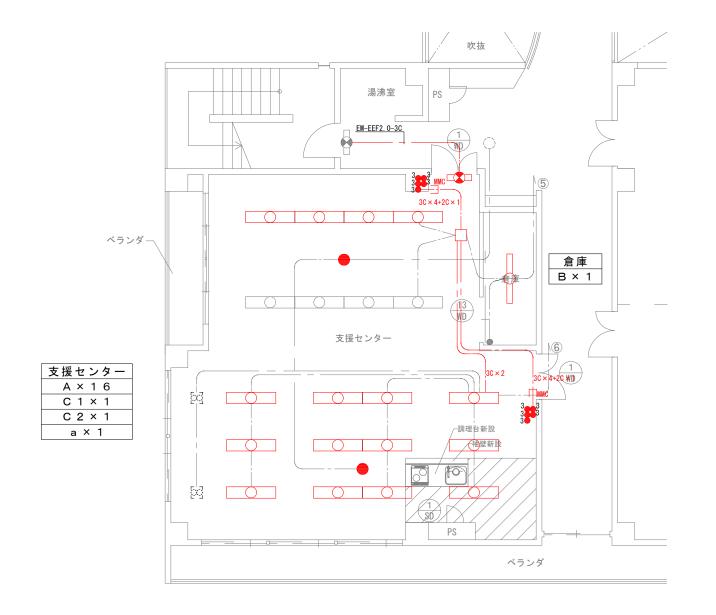

注記

※1 ×部器具撤去

※2 朱書き部配線撤去

2階平面図(改修前)

注記


※1 配線はEM-EEF1.6とする。


※2 朱書き部器具を新設する。

2階平面図(改修後)

海老	名市	
Ebir	na City	


件名	地域版子育て支援センター開設に伴う下今泉コミュニティセンター内装改修工事	
縮尺	1/100	E-01
図面名称	2 階平面図(電灯)	図面番号

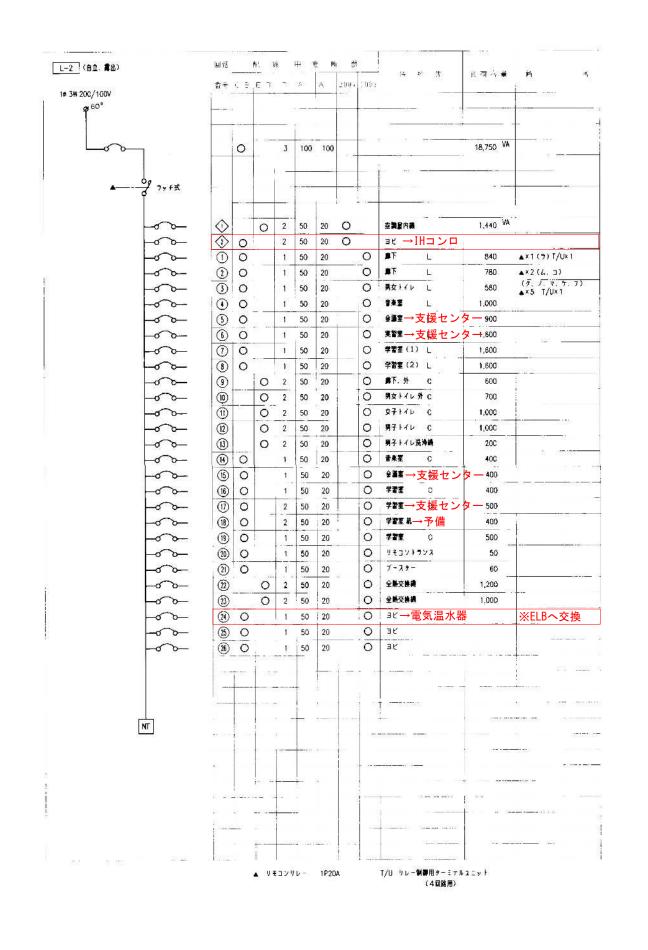


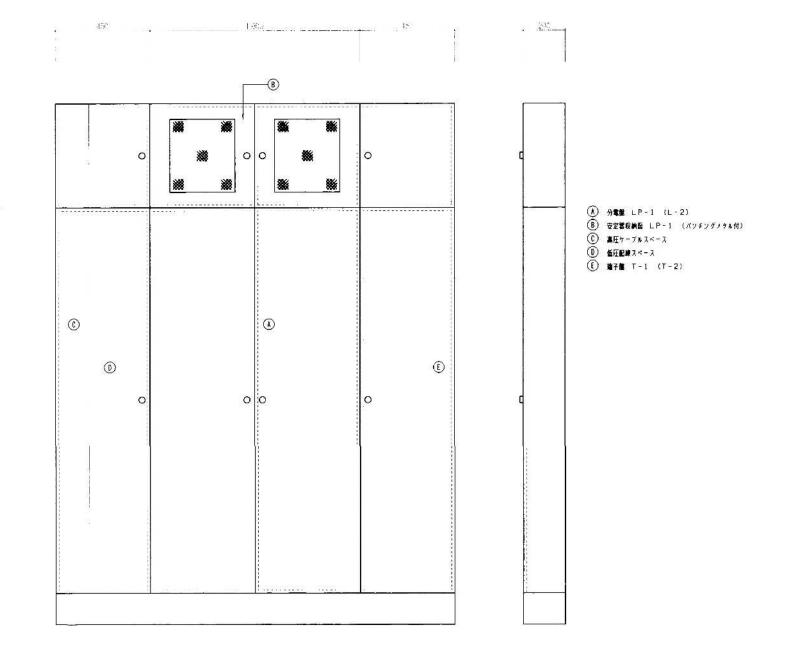

海老名市 Ebina City

名	地域版子育て支援センター開設に伴う下今泉コミュニティセンター内装改修工事		
尺	N. S		E-02
面名称	盤図	図面番号	

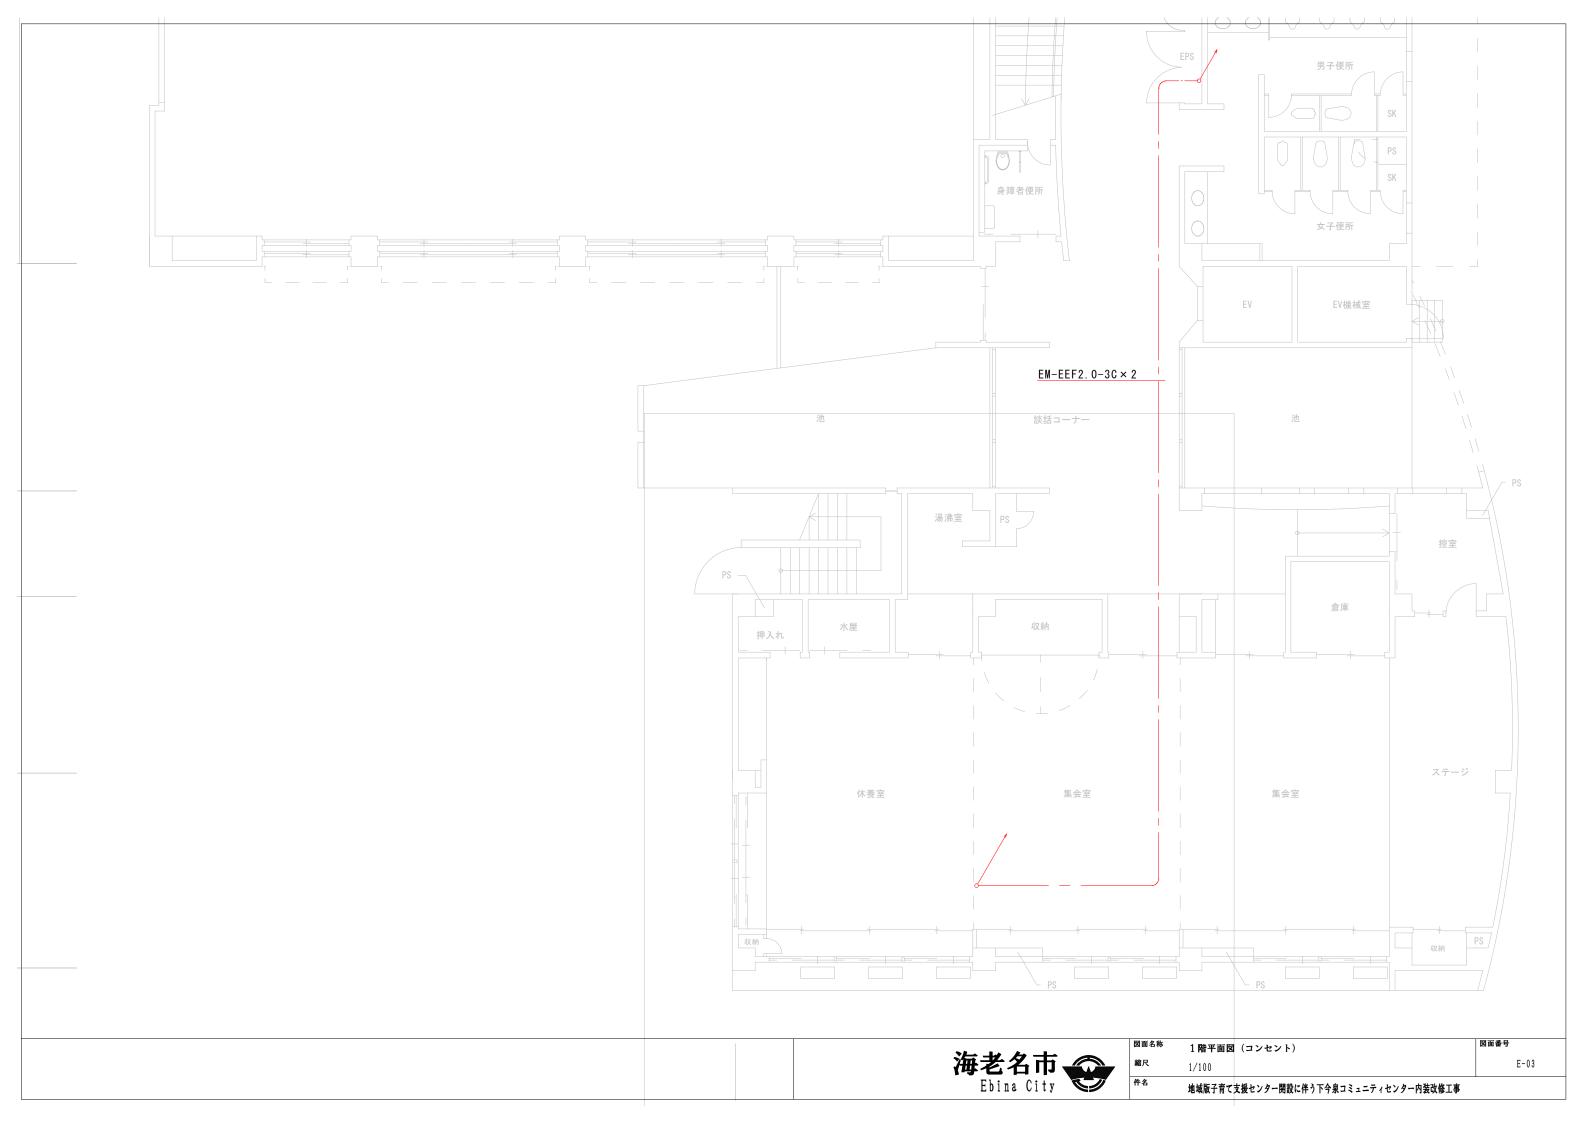

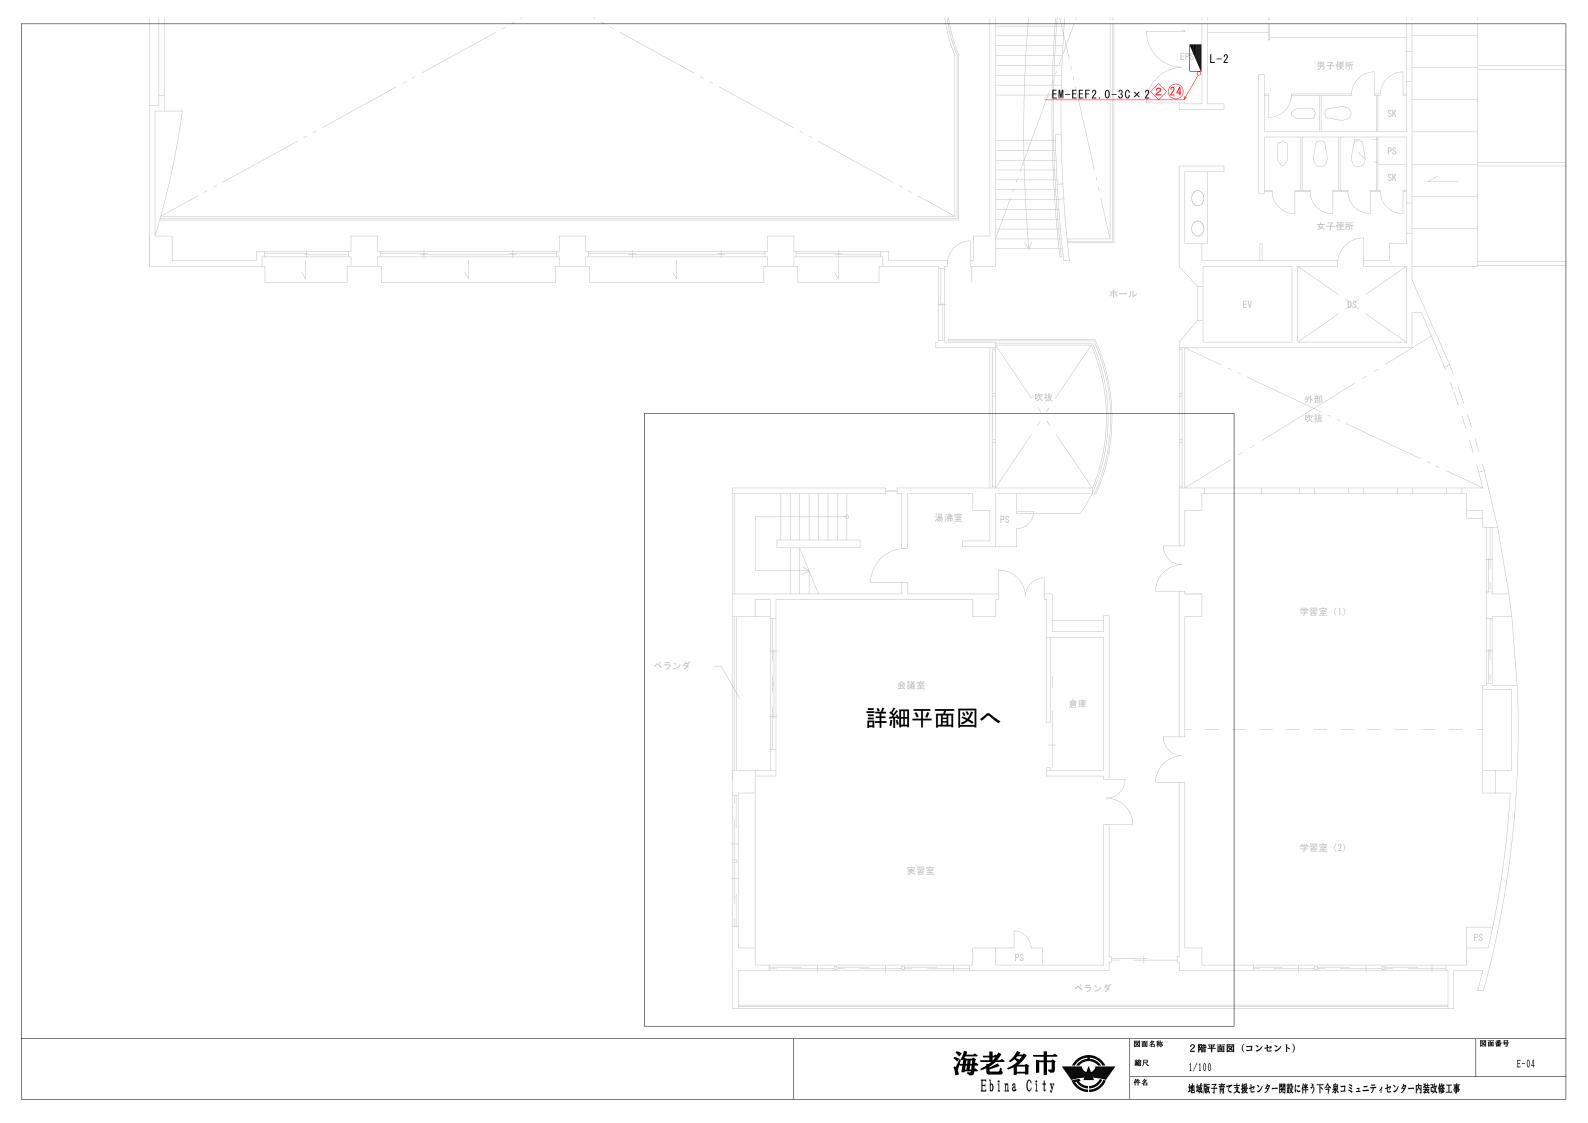

既設 凡例


□2E 壁付コンセント 2P15A×2 接地端子付
 □Ge 壁付コンセント 2P15A×1 接地極付
 □1 壁付コンセント 2P15A×1 抜止め

□ プルボックス撤去

注記

※1 朱書き部配線・器具撤去

※2 ★器具撤去後ブランクプレート処理

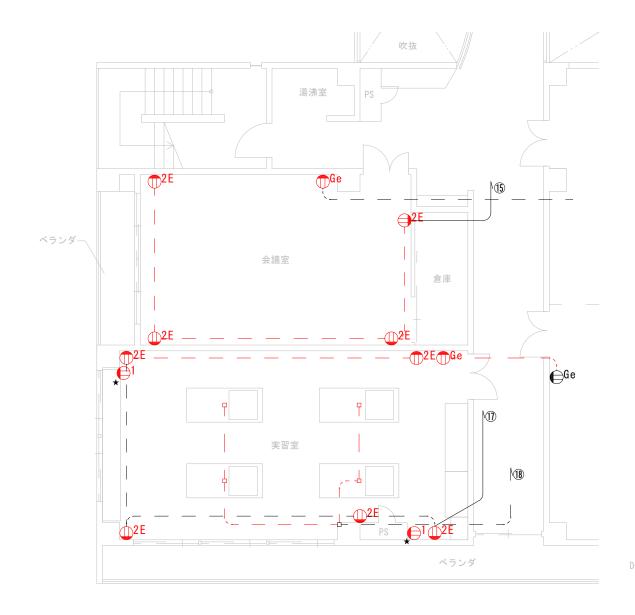

2階平面図(改修前)


新設 凡例

□2SEET 扉付き壁付コンセント 2P15A×2 接地極接地端子付 □2SGEET 扉付き壁付コンセント 2P15A×2 接地極接地端子付 □1H 壁付コンセント 200V 2P20A×1 接地極付

 EET
 壁付コンセント
 2P15A×1
 接地極接地端子付

注記

※1 朱書き部配線・器具新設

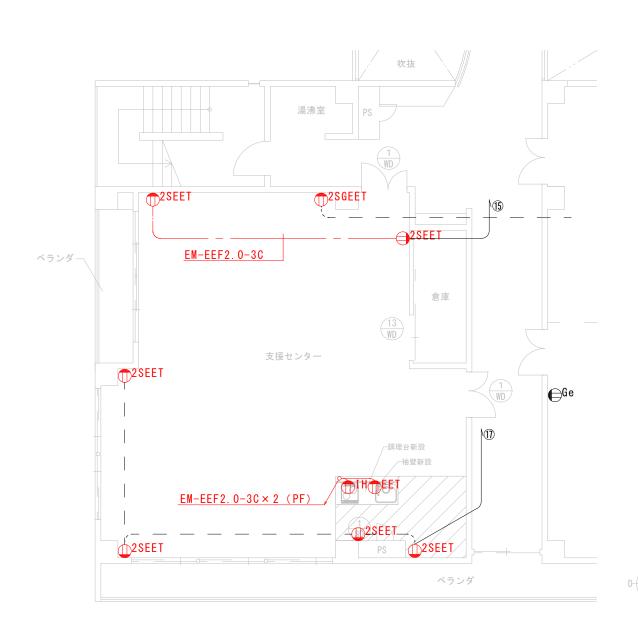



## 2階平面図(改修後)

海老名市 Ebina City

図面名称	2階平面図(コンセント詳細図)	図面番号
縮尺	1/100	E-05

地域版子育て支援センター開設に伴う下今泉コミュニティセンター内装改修工事

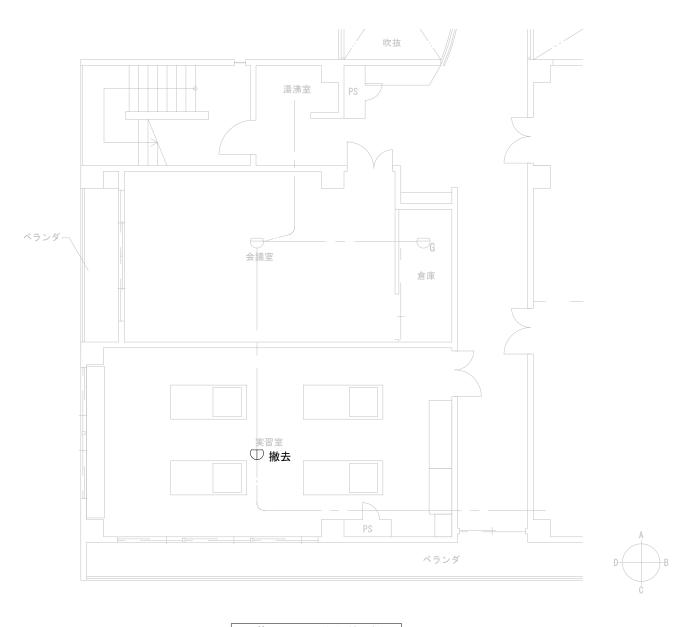

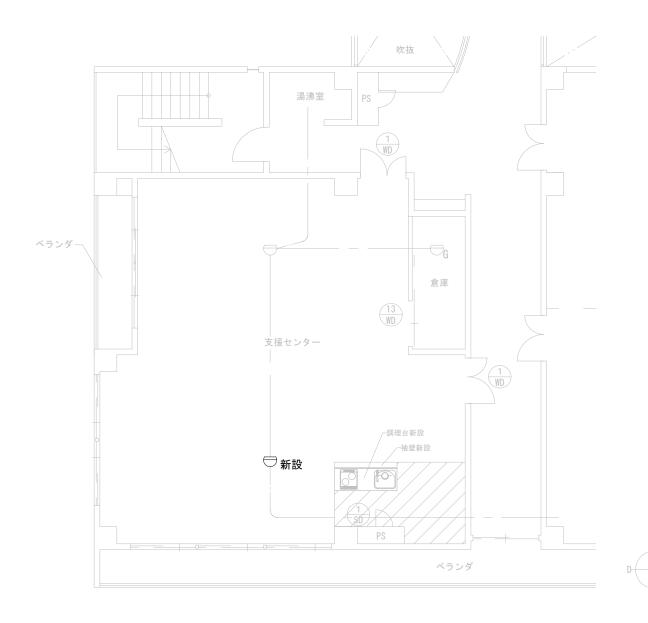

2階平面図(改修後)

2階平面図(改修前)

海老名市 Ebina City

件名	地域版子育て支援センター開設に伴う下今泉コミュニティセンター内装改修工事	
縮尺	1/100	E-06
図面名称	2 階平面図(自動火災報知設備)	図面番号