## 入札案件概要書(工事) 契約番号: 7114

件名	海老名市市営国分北三丁目住宅長寿命化工事
履行場所	海老名市国分北三丁目 2番 15 号
工期	令和7年5月20日~令和8年1月30日(256日)
工事の内容等	別紙 仕様書等 のとおり
予定価格	148,830,000 円 (税込) 135,300,000 円 (税抜)
最低制限価格	有り (開札後算定型) 詳細は海老名市最低制限価格等取扱基準及び入札説明書等を参照してください。
落札候補者の入札金額 が、調査基準価格 (70%) 未満の場合 ※ただし、予定価格 (税 込) 100 万円以下の案件 は除く。	低入札履行確認調査を実施します。詳細は低入札による履行確認調査取扱基準を参照してください。    契約締結にあたっての制限等   技術者と現場代理人の兼務不可 ※前年度の工事評定平均が「B (75点)」以上である場合は除く。   技術者及び現場代理人の他案件(本市入札案件)との兼任不可 ※技術者等の兼任制限が解除されている場合でも不可   前払金の制限(金額上限、中間前払金の制限など)   契約金額の20%以内(海老名市契約規則により、前払金が適用となる 場合に限ります。)   ※前払金の上限金額は5,000万円以下。中間前払金の支払いはありません。   契約全額の30%以上に相当する次のいずれかの手続きが必要です。   ※現金納付及び実績による免除はありません。 (ア)金融機関又は保証事業会社の保証 (イ)公共工事履行保証証券による保証 (履行ボンド) (ウ)履行保証保険契約の締結 (定額てん補)
入札方法等	条件付一般競争入札(電子入札)
質疑 (仕様等に関する事項)	所定の書式により、FAX で受け付けます。 電子入札システムの機能は使用しないでください。

参	営業種目	020 <b>建築一式 又は 090 管</b> 経審 700 点以上 - 点未満 <b>※経審は最新の評価点で判断します。</b>	〇下請契約の請負代金の合計の額 が5千万円(建築一式工事の場合は 8千万円)以上となる場合には特定 建設業の許可が必要です。 併せて、主任技術者に代えて監理技 術者を配置すること。
加	発注区分 詳細は入札公告で確認し てください。		D入札に初めて参加する場合は、営業 認定書の写しを提出してください。
条	その他の要件	告示日現在で社会保険(健康保険、厚生年金保 こと。 ※法令に基づき社会保険適用を除外る 本市発注の建築一式工事又は管工事において、 満の工事がないこと。	されている場合を除く
件	落札件数制限	なし	
Ī	配置技術者等の 兼任について	本案件に配置する主任(監理)技術者及び 一般委託の区分を問わず同じ開札日の他の案	
	事前提出書類 (システム添付)	参加資格確認申請時に次のファイルを添付してファイルは一つにまとめてください。 〇告示日現在で社会保険(健康保険、厚生年金代	

	ることを証する書類の写し。(次の (1) ~ (3) のいずれか)
	(1) 経営規模等評価結果通知書・総合評定値通知書(経営事項審査)の写し
	※経営事項審査の有効期限内の通知書を提出していれば提出不要
	(2) (同通知書発行後に社会保険に加入した場合) 健康保険、厚生年金保険及び
	労働(雇用)保険料の領収書の写し
	(3) (法令に基づき社会保険適用を除外されている場合) 健康保険、厚生年金保
	険及び雇用保険の加入義務がないことの届出書
┃ ┃  入札時提出	〇入札金額積算内訳書
八代守徒山 (システム添付)	別添のエクセルファイル「入札金額積算内訳書(工事入札時システム添付)」をダウ
	ンロードして使用してください。 システムへはPDF化して添付してください。
落札候補者が	開札後、落札候補者は次の書類をFAXで提出してください。
提出する書類	(落札候補者決定の翌開庁日午前 10 時まで。詳細は開札後 FAX で通知します。)
	○配置技術者等に関する書類
(FAX046-232-6574)	○建設業許可の確認できる書類
	※健康保険被保険者証の写しを提出する場合は、被保険者等記号・番号及び
	保険者番号(3箇所)にマスキング(黒塗り)をして提出してください。

## 海老名市市営国分北三丁目住宅長寿命化工事

内容説明事項書

海 老 名 市

- 1. 工事名称 海老名市市営国分北三丁目住宅長寿命化工事
- 2. 工 事 場 所 海老名市国分北三丁目2番15号
- 3. 工 事 概 要 海老名市市営住宅等長寿命化計画(令和6年3月改定)に位置付けられている、 海老名市市営国分北三丁目住宅長寿命化工事を行うものとする。
  - 主な改修工事内容(住戸部及び共用部)※住みながら工事
    - ・機械設備工事 : 住戸内給排水管・ガス管改修工事、換気設備更新

共用部給排水管更生工事、ガス管更新、受水槽更新

• 電気設備工事:住戸内、共用部照明LED化工事

対話式インターホンへの更新

- ・建築工事:上記工事に伴う影響範囲の撤去・復旧
- 〇 建物概要

住戸A棟: WRC造5階(10戸)、住戸B棟: WRC造3階(12戸)、集会所

- 5. 設計 図書 上記諸条件に依る見積に必要な図書は下記とする

(1)設 計 図 … 57 枚


算、工事費内訳書作成の効率化を図ることを目的に参考数量として公表するものである。

- 7. 法 令 の 遵 守 本工事の実施に当たり、建築基準法、消防法、その他各関係法令・規則 等を確実に遵守すること。
- 8. 官 公 署 手 続 官公署手続きは、全て受注者の責任と負担に於いて行うこと
- 9. その他の事項

項目	適	用	内容	備考
(1)事業区分				
①事業区分		事業事業	社会資本整備総合交付金(公 営住宅等ストック総合改善事 業)	
(2)工事監理体制				
②工事監理体制		当者 委託者		
(3)工程関係				
①工期内施設利用	■有に	二無	(9) その他による	安全対策を施し、居住者の安全確保を図ること
②関連工事、 その他工事	□有▮	■無		
③施工時期の制限	□有	■無		日曜、祝日は原則休工とする。
④施工時間の制限	□有▮	■無		住民生活に支障のないよう留意すること
⑤協議未成立事項	□有□	■無		

項目	j	迶	F	Ħ	内 容 等	備考
(4) 仮設関係						
①仮設計画	-	有		無	図示 (仮設計画図による)	受注者において、発注図の仮設計画 図を参考に作成し、事前に施設管理 者及び市担当者等の承諾を受けること
②交通誘導員		有		無	数量書による	
③工事用電力、 水の利用		有		無	受注者対応	
④濁水・湧水処理にお ける特別な対策等		有		無		
(5) 支給品						
①支給品について		有		無		
(6)建設副産物関係						
①建設発生土		有		無		
②建設副産物 建設廃棄物	-	有		無	数量書による	
③その他 (特別産業廃棄物等)		有		無		
(7)各種調査、使用制限						
①各種調査		有		無	特記仕様書による	
②使用制限 関係法令、規則等を遵守す るのは当然のこと右記事項 にも配慮すること	-	有		無	揮発性有機化合物等	本工事に使用する材料は、揮発性有機化合物等の放散しないもの又は放散量の少ないものを使用すること (F☆☆☆☆使用)
(8) 現場対応						
①現場照査等					-分に行い、不明確な部分は 引員と協議し、確認をとるこ	工事打合簿により施工前に監理受託 と
②公衆災害					・る振動・騒音・粉塵・悪臭 ブルについては、受注者の責	等については、特に注意し、付近住 任において解決すること
③原形復旧					開品類の移動及び養生、清 事後は原形に復すること	掃については、受注者の責任におい
(9) その他						
①適用基準等		海	老名	市	ホームページ「海老名市公 <b>♯</b>	大工事共通事項書」適用図書による。
②工事完成図書		「1 海	8 <u>-</u> 老名	市	ホームページー検査担当から 関係様式」内、工事提出書 ホームページー営繕課担当事 市営繕工事 工事提出書類作	類チェックリストによる <sup>基</sup> 務
③海老名環境マネジメ ントシステム	₹:	ᅟᅟᅟ	アノ	レ」		ムの運用に伴い、「公共工事環境配慮 E事では、その環境配慮マニュアルに いて環境配慮に努めること
④法定外の労災保険の 加入	加力	入す	る	ے ک		害補償制度(法定外の労災保険)に を締結したときは、発注者にその証

⑤工事説明会について	契約後、住民に対して工事説明会を行う予定である。契約後速やかに工事工程、居住者への工事影響範囲等の資料作成を行い、住民に対して説明を行うこと。説明会の日程調整、周知等は発注者にて行う。
⑥住みながら工事につ いて	○住みながら工事となるため、住人の安全を最優先とし、円滑に工事が進められるよう、住民に対して丁寧な説明・対応を行いトラブル防止に努めること。 ○予期しない事態が発生したり、住民とトラブルが生じた場合は速やかに市担当者に報告をすること。 ○生活にかかわる住民設置の設備等が工事の支障となる場合、工事期間中及び工事完了後に生活に影響がでないような対策を講じること。以下の内容が考えられるが、その他にも支障が生じるものがあれば、柔軟に対応をすること。 ・洗濯機の部屋内空きスペースへの移動、工事中の延長ホース等による仮復旧・冷蔵庫、家具の移動(※工事影響範囲の場合)・瞬間湯沸かし器の撤去・処分(A棟5部屋、B棟5部屋)・一段所は、夜間には利用可能できるようすること。 ○使所は、夜間には利用可能できるようすること。 ○夜間は、工事期間中利用できるようすること。 ○人選機は、工事期間中利用できるようすること。 ○人温呂、流し台、コンロは、使用できない期間をできる限り少なくすること。 ○人国呂、流し台、コンロは、使用できない期間をできる限り少なくすること。 ○住戸内の床を撤去する部分で、住民の生活動線となる部分は、段差解消等の養生等、安全対策をすること。
⑦住みながら工事の工 事工程について	○工事工程は、各住戸でまとめて工事(給排水、ガス、電気、建築等)を行えるよう工程を組むこと。工種ごとにばらけて住戸内作業を実施しないよう調整すること。 ○同一棟内で住民が同じ代替措置を使用することがないよう工程を調整すること。(例:同一棟内で同時期に浴室工事を行うことを避けるなど) ○土日祝日の工事をできるだけ避けること。なお、住民との調整による。 ○土日祝日の期間をまたいで工事を行うことを避けること。平日期間中に室ごとの工事は終えるようにすること。 ○工事工程表は、住戸ごとに作成すること。 ※参考 別紙設計上工事工程表
⑧空き住戸(A-102、B- 104、B-303)の利用につ いて	〇住戸の工事期間中、使用できない設備の代替措置として、空き住戸の開放(A-102、B-104…風呂、洗面、トイレのみ・B-303…台所のみ)を予定している。先行して空き住戸の改修工事を行い、使用できる状態とすること。 〇全住戸の工事が完了し、代替施設としての利用が完了した時点で、住戸クリーニング(専門業者)を受注者にて行うこと。

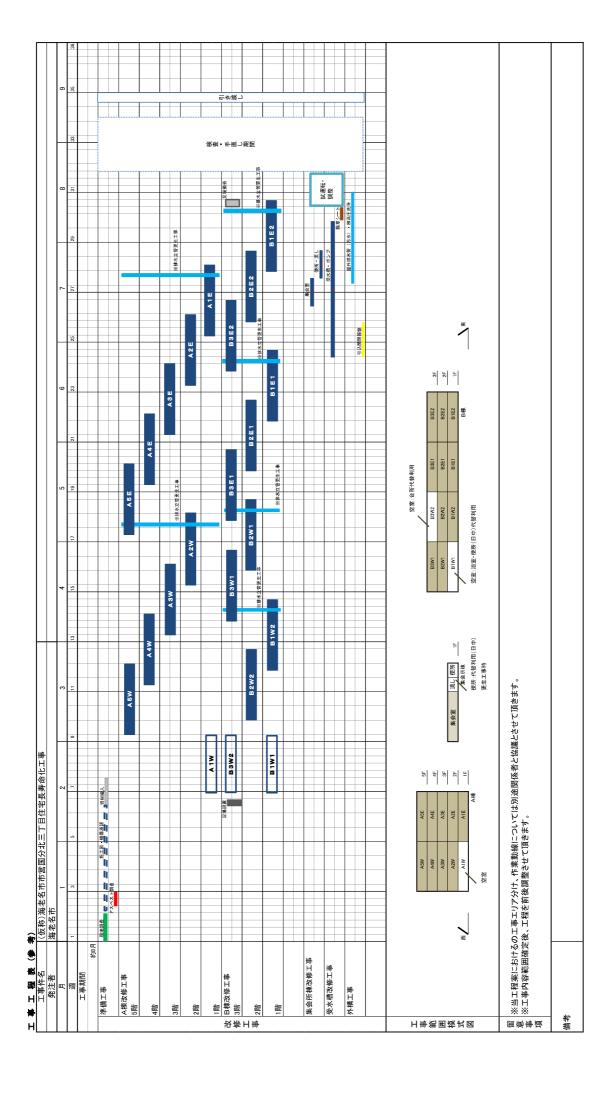

## ☆ 公共工事において配慮すべき環境要素

海老名市の公共工事において配慮の対象とすべき環境要素は、以下の一覧表のとおりとする。これらの環境要素は、工事施工過程の環境負荷の低減はもとより、公共工事の成果として地域及び地球環境に有益な影響が得られるためには不可欠なものである。

#### 環境要素一覧表

大分類	中分類	小分類					
		①自然林、草原など面的な広がりを持つ緑					
	(1)緑	②堤防、土手、法面、並木などの樹林帯又は草原など線的な連続性を持つ 緑					
	(2)地形·地質	その場所本来の地形・地質とそれに依拠する生態系					
	(3)水辺	河川や水路などとその堤敷及びそれに依拠する生態系					
1 地域の自然環境・ 景観	(4)動植物	現にその土地に生息するか、又は最近まで生息していた動植物					
	(5)歴史的遺産	①地表に存在する文化財、遺跡等 ②埋蔵文化財					
	(6)景観	①その土地の現在の景観 ②その土地に現在ある眺望地点とそこからの景観					
		③道路等、都市基盤施設がもたらす景観					
	(1)資源	①石油類・金属・水・岩石等の鉱物資源					
		②木材等の森林資源					
		①公園、屋外体育施設又は工事などで発生する砂塵による迷惑を考慮すべき局地的な大気環境					
	(2)大気	②自動車の排ガス、ごみ焼却施設からのダイオキシン等による汚染を考慮すべき地域的な大気環境					
		③フロンガス、二酸化炭素等の放出による影響を考慮すべき地球規模の大 気環境					
		①公園、屋外体育施設、駐車場などの排水の影響を受ける水系					
	(3)水質	②土地の改変等による濁水等の影響を受ける水系					
2 地球環境		③土木工事により影響を受ける地下水					
	(4)土壌	畑、水田、砂利道等のほか舗装されていない剥き出しの地面					
	(5)建設副産物	①排出土         ②コンクリートガラ         ③アスファルトガラ         ④伐採材         ⑤まだ使用可能な製品         ⑥鉄骨・鉄筋・その他の金属類の切りくず         ⑦不要木材         ⑧PCB等の毒性物質         ⑨その他の建設廃材					
	(6)熱帯林	コンクリート型枠などに使用され、減少を続ける熱帯林資源					
	(1)騒音	①工事作業機械の稼動による騒音 ②工事用車両走行による騒音 ③公園、野球場、陸上競技場等屋外体育施設での騒音 ④施設の空調機等電気・機械設備の騒音					
	(2)振動	①工事作業機械の稼動による振動 ②工事用車両走行による振動					
	(3)悪臭	しゅんせつ土等の悪臭					
	(4)電波障害	大規模建築物による電波受信状態への影響					
3 生活環境	(5)日照障害	大規模建築物による日影時間への影響					
		①公園、野球場、陸上競技場等屋外体育施設又は他の施設等の夜間照明により影響を受ける周辺住民の生活環境					
		②道路整備におけるルート又は道路構造による地域分断					
	(6)地域生活環境	③歩道若しくは道路横断施設又はその他の公共施設等における高齢者・障害者の安全な通行・歩行環境					
		④大規模建築物の駐車場等への出入り車両により影響を受ける交通の安全 性					
		121					

#### □ 設計・施工時に配慮する事項

## 3. 建物建築・改修工事

作業	配慮事項	環境要素
工事全体	周辺住民の生活環境への影響を考慮し、騒音・振動の発生を最小限に抑える。	3-(1)-①② 3-(2)-①②
掘削	排出土の発生を抑える設計を行う。	2-(5)-1
	極力現場内での利用を図る。	2-(5)-1
搬出土処理	搬出する場合は他の市内工事での有効利用を図る。	2-(5)-1
	排出土中に他の廃棄物が混入しないよう分別する。	2-(5)-1
地 業	砂利地業では再生砕石を使用する。	2-(5)-23
型 枠	鋼製型枠の使用を検討する。	2-(6)
鉄骨・鉄筋	切りくず等のリサイクルに努める。	2-(5)-6
金属類	切りくず等のリサイクルに努める。	2-(5)-6
木 材	集成材の使用を検討する。	2-(1)-2
雨水排水	雨水の集水桝に浸透型を使用する。	2-(3)-3
.+. V+	石膏ボードはリサイクル製品を使用しない (廃棄処分時に有害物質が発生する)。	2-(5)-8
内 装	壁紙等はリサイクル製品を使用する。	2-(1)-2
	ホルムアルデヒド等の低使用製品を使用する。	2-(5)-8
断 熱	冷暖房施設の省エネのため、断熱構造とする。	2-(1)-① 2-(2)-③
	低騒音・低振動型作業機械を使用する。	3-(1)-①
	排ガス規制に適合した作業機械・車両 (ディーゼルエンジン) を使用する。	2-(2)-2
工事作業機械·車両運行	周辺住民の生活を妨げないように作業時間帯を設定する。	3-(1)-(1)(2) 3-(2)-(1)(2) 3-(6)-(5)
	道路以外の場所に作業機械搬入車両、ダンプトラック等の待機場所を確保する。	3-(6)-⑤
	工事用作業機械・車両の待機中はアイドリングをしない。	2-(2)-② 3-(1)-①

#### □ 設計・施工時に配慮する事項

#### 6. 機械設備工事

作業	配慮事項	環境要素
機械設備	低騒音・省エネ型のものを採用する。	$ \begin{array}{c} 2-(1)-(1) \\ 2-(2)-(3) \\ 3-(1)-(4) \end{array} $
	排出土の発生を抑える設計を行う。	2-(5)-①
掘削	周辺住民の生活環境への影響を考慮し、騒音・振動の発生を最小限に抑える。	3-(1)-①② 3-(2)-①②
	極力現場内での利用を図る。	2-(5)-①
排出土処理	搬出する場合は他の市内工事での有効利用を図る。	2-(5)-①
	排出土中に他の廃棄物が混入しないよう分別する。	2-(5)-①
埋め戻し	現場内排出土及び再生砕石を使用する。	2-(5)-123
排出物	材種別に分別収集し、リサイクルできるものは必ず再生プラントへ搬入する。	2-(5)-①~⑨
75年山初	廃棄物の適正処理 (マニフェスト管理)	2-(5)-(1)~(9)
	フロン等の適切な管理・処分を行う。	2-(2)-③
	低騒音・低振動型作業機械を使用する。	3-(1)-①
	排ガス規制に適合した作業機械・車両 (ディーゼルエンジン) を使用する。	2-(2)-2
工事作業機械・車両運行	周辺住民の生活を妨げないように作業時間帯を設定する。	3-(1)-①② 3-(2)-①② 3-(6)-⑤
	道路以外の場所に作業機械搬入車両、ダンプトラック等の待機場所を確保する。	3-(6)-⑤
	工事用作業機械・車両の待機中はアイドリングをしない。	2-(2)-② 3-(1)-①

#### □ 設計・施工時に配慮する事項

#### 7. 電気設備工事

作業	配慮事項	環境要素
電気設備	省エネ型機器を採用する。	2-(1)-① 2-(2)-③
排出物	材種別に分別収集し、リサイクルできるものは必ず再生プラントへ搬入する。	2-(5)-①~⑨
7升山初	廃棄物の適正処理 (マニフェスト管理)	2-(5)-(1)~(9)
	PCB等の適切な管理・処分を行う。	2-(5)-8
	低騒音・低振動型作業機械を使用する。	3-(1)-①
	排ガス規制に適合した作業機械・車両 (ディーゼルエンジン) を使用する。	2-(2)-②
工事作業機械・車両運行	周辺住民の生活を妨げないように作業時間帯を設定する。	3-(1)-(1)(2) 3-(2)-(1)(2) 3-(6)-(5)
	道路以外の場所に作業機械搬入車両、ダンプトラック等の待機場所を確保する。	3-(6)-⑤
	工事用作業機械・車両の待機中はアイドリングをしない。	2-(2)-② 3-(1)-①

令和7年度

# 数量書

工事名称 海老名市市営国分北三丁目住宅長寿命化工事

工事場所 海老名市国分北三丁目2番15号

エ 期 令和7年5月20日から令和8年1月30日まで

工 事 概 要 海老名市市営住宅等長寿命化計画(令和6年3月改定)に位置付けられている、 海老名市市営国分北三丁目住宅長寿命化工事を行うものとする。

- 主な改修工事内容(住戸部及び共用部)※住みながら工事
  - ・機械設備工事 : 住戸内給排水管・ガス管改修工事、換気設備更新 共用部給排水管更生工事、ガス管更新、受水槽更新
  - ・電気設備工事:住戸内、共用部照明LED化工事 対話式インターホンへの更新
  - ・建築工事:上記工事に伴う影響範囲の撤去・復旧
- 建物概要

住戸A棟: WRC造5階(10戸)、住戸B棟: WRC造3階(12戸)、集会所

工事費內訳 1

		ı						
名	称	数	量	単位	金	額	備	考
直接工事費								
住宅工事			1	式				
計				14				
共通費								
共通仮設費			1	式				
現場管理費			1	式				
一般管理費等			1	式				
計:								
工事価格			1	式				
消費税等相当額			1	式			消費税率 10 %	
工事費			1	式				

名	称	数	量	単位	金	額	備	考
A棟・補助対象工事(機械設備)			1					
			1	式				
B棟・補助対象工事(機械設備)								
			1	式				
小	H			- 1				
A棟・補助対象外工事(機械設備)								
			1	_6				
B棟・補助対象外工事(機械設備)				式				
ロログノバコ のノーニ テ (1次1次以間)			1					
集会室・補助対象外工事(機械設備	<b></b>			式				
果云里· 佣奶对家外工事 (傚恢成)	/H		1					
				式				
屋外・補助対象外工事(機械設備)			1					
			1	式				
il-								

#### 建築工事 種目別内訳

名	称	数	量	単位	金	額	備	考
A棟・補助対象工事 (建築)			1					
			1	式				
B棟・補助対象工事 (建築)								
			1	式				
小計				I(				
A棟・補助対象外工事 (建築)								
10000000000000000000000000000000000000			1					
				式				
B棟・補助対象外工事 (建築)			1					
			1	式				
集会室・補助対象外工事 (建築)								
			1	式				
屋外・補助対象外工事(建築)								
			1	式				
計				10				
				-				

名	称	数	量	単位	金	額	備	考
<ul><li>・補助対象工事(電気設備)</li></ul>	•							
			1					
h 1801 114				式				
東・補助対象工事(電気設備)			1					
			1	式				
会室・補助対象工事(電気設備	<b></b>							
			1					
構・補助対象工事(電気設備)				式				
悔・ 伸切対象工事 (電気設備)			1					
			1	式				
1.	<b>小計</b>							
<ul><li>・補助対象外工事(電気設備</li></ul>	)							
来,他奶对家外工事(电双成洲	,		1					
			•	式				
東・補助対象外工事(電気設備	)							
			1	-45-				
会室・補助対象外工事(電気詞	2.借			式				
云主	× VIII		1					
			•	式				
外・補助対象外工事(電気設備	描							
			1	式				
計	<b>L</b>			IV.				
ь	'							
				1				
				1				

棟・補助対象工事(機械設備)								
名	称	数	量	単位	金	額	備	考
<b>奥</b> 気設備			1					
			1	式				
合水設備								
			1	式				
非水設備				14				
			1	式				
冷湯設備				工				
			1	15.				
ブス設備				式				
) / LIX IIII			1					
放去工事				式				
以云工争			1					
				式				
前日	•							

B棟・補助対象工事(機械設備)								
名	称	数	量	単位	金	額	備	考
換気設備			1	式				
給水設備			1	式				
排水設備			1	式				
給湯設備			1	式				
ガス設備			1	式				
撤去工事			1	式				
計	t			14				

						T	
称	数	量	単位	金	額	備	考
		1					
		1	式				
		1	#				
		1					
			IV.				
		1	15.				
			式				
		1					
			式				
		1					
			式				
	称	称数	新 数 量 1 1 1 1 1 1 1 1 1 1 1 1 1 1 1 1 1 1	称     数量     単位       1     式       1     式       1     式       1     式       1     式       1     式       1     式       1     式	称     数量単位     金       1     式       1     式       1     式       1     式       1     式       1     式       1     式       1     式       1     式	称     数量単位     金額       1     式       1     式       1     式       1     式       1     式       1     式	称     数量単位     金額     備       1     式       1     式       1     式       1     式       1     式       1     式

棟・補助対象外工事(機械設備		100						
名	称	数	量	単位	金	額	備	考
<b>奥</b> 気設備			1					
			1	式				
新生器具設備			1					
			1	式				
非水設備								
			1	式				
ブス設備			_					
			1	式				
法工事								
			1	式				
生材処理				10				
			1	式				
計	-			工(				
		1						

集会室・補助対象外工事(機械設備		1		1				
名	称	数	量	単位	金	額	備	考
<b>奥</b> 気設備			1					
			1	式				
新生器具設備								
			1	式				
<b>放去工事</b>								
			1	式				
<b></b>				IV.				
			1	_15				
計				式				
П								

屋外・補助対象外工事(機械設備								
名	称	数	量	単位	金	額	備	考
給水設備			1	式				
排水設備			1	式				
撤去工事			1	式				
発生材処理			1					
BH BH				式				

A棟・補助対象工事(建築)	et.	ale/		227.71		der	744	-der
名	称	数	量	単位	金	額	備	考
直接仮設			1					
			1	式				
可装改修								
			1	式				
<b>金装改修</b>				14				
			1					
区体改修				式				
A 14 以18			1					
			-	式				
<b></b> 去工事			1					
			1	式				
色生材処理								
			1	式				
計	•			IV.				
F1								

## 建築工事 科目別内訳

棟・補助対象工事 (建築)	<i>+1.</i>	144	-	335 fda	^	det:	£44+	-tr
名 正接仮設	称	数	量	単位	金	額	備	考
.1女仪成			1					
装改修				式				
表以修			1					
Mont 16				式				
装改修			1					
				式				
体改修			1					
			1	式				
去工事			1					
			1	式				
生材処理			1					
			1	式				
il-	-							

A棟・補助対象外工事(建築)		100		1				To .
名	称	数	量	単位	金	額	備	考
内装改修			1					
			1	式				
<b>数去工事</b>								
			1	式				
<b></b>				14				
			1					
計				式				
FI.								

## 建築工事 科目別内訳

棟・補助対象外工事 (建築) 名	称	数	量	単位	金	額	備	考
装改修	101	320	並	412	Mr.	пн	VHI	~7
			1					
女去工事				式				
X A T 7			1					
<b></b> 生材処理				式				
E 生 材 处 垤			1					
=				式				
in p	r							

集会室・補助対象外工事(建築)								
名	称	数	量	単位	金	額	備	考
直接仮設			1					
			1	式				
計								

## 建築工事 科目別内訳

全外・補助対象外工事(建築)					T .			
名	称	数	量	単位	金	額	備	考
栽			1					
			1	式				
生材処理			1					
			1	式				
計	+							

棟・補助対象工事(電気設備)						
名称	数量	単位	金	額	備	考
<b></b>						
	1	式				
<b>放去工事</b>						
	1	式				
計		工				
<del>,</del> .						

棟・補助対象工事(電気設備)								
名	称	数	量	単位	金	額	備	考
<b></b>			1					
			1	式				
<b></b>								
			1	式				
計								

集会室・補助対象工事(電気設備	(1)							
名	称	数	量	単位	金	額	備	考
電灯設備			1					
			1	式				
<b>女去工事</b>								
			1	式				
計								

外構・補助対象工事(電気設備) 名	称	数	量	単位	金	額	備	考
	.41.	300		7-12	312	ндк	rm cmv	,
			1					
				式				
<b></b>			1					
			1	式				
計								
		_						
				1				

棟・補助対象外工事(電気設備)		_						
名	称	数	量	単位	金	額	備	考
訂打設備								
			1	式				
<b>女去工事</b>				10				
			1					
· · · · · · · · · · · · · · · · · · ·				式				
2.4 处理			1					
			1	式				
計								
		+						

棟・補助対象外工事(電気設備)								
名	称	数	量	単位	金	額	備	考
<b></b>			1					
			1	式				
女去工事			1					
			1	式				
<b>Ě生材処理</b>								
			1	式				
計				17				

長会室・補助対象外工事(電気設備)								
名	称	数	量	単位	金	額	備	考
生材処理								
			1	式				
計				14				
							_	

屋外・補助対象外工事(電気設備)								
名	称	数	量	単位	金	額	備	考
電灯設備			1	式				
撤去工事			1	式				
発生材処理			1	式				
計								

A棟・補助対象	工事 (機械設備)		換気設備				
名 称	摘	要	数量	単位	単 価	金 額	備考
排気ファン	FE-2 2部屋用天井 80m3/h×80Pa×2		10	台			
搬入・据付費			1				別紙 00-0001
スパイラルダクト (低圧ダクト)	インサート無 100mm		26				
架形ベントキャップ(; ゙ラリ付)	カステンレス製	100 φ	10				
計				lini			

A棟・補助対象工事	事(機械設備)	給水設備				
名 称	摘 要	数量	単位	単 価	金 額	備考
	軟質管・金属製継手接合 屋内一般 20A	227	m			
テイニンク゛鋼管 (SGP-VB)	ねじ〜フランジ接合 屋内一般 20A	26	m			
量水器取外し再取 け		10	個			
管端防食37)	10K(ねじ・給水用) 20A	10	個			
逆止弁 管端防食コア)	10K(ねじ・給水用) 20A	10	個			
<b>呆温工事</b>		1	式			別紙 00-0002
はつり補修費		1	式			別紙 00-0003
配管切断		1	式			別紙 00-0004
給水立管更生工事	A棟・B棟共	1	式			別紙 00-0005
計						

棟・補助対象工事 (機械設備)   排水設備											
名 称	摘	要	数量	単位	単 価	金	額	備	考		
非水・硬質ポリ	屋内一般	40A		7-12	— іщ	312	upt.	m	,		
塩化ビニル				8							
対火二層管 (VP)				m							
・   ・	屋内一般	50A									
温化ビニル			43	8							
対火二層管(VP)				m							
木・硬質ポリ	屋内一般	65A									
豆化ビニル			1'	7							
対火二層管(VP)				m							
・  ・  ・  ・  ・  ・  ・  ・  ・  ・  ・  ・  ・	屋内一般	75A									
a化t ニル				3							
対火二層管 (VP)				m			Titl 6d				
				1			万川 和	00-0006			
				式							
計				10							
н											
						-					

A棟・補助対象工具	A棟・補助対象工事(機械設備) 給湯設備										
名 称	摘	要	数	量	単位	単	価	金	額	備考	
ガス給湯器	WH-1 潜熱回収型 給湯能力:20号			10	台						
取付費				1	式					別紙 00-0007	
保温材付架橋ポリエ チレン2管	屋内一般 20A			106	m						
追炊き用配管	15A			36	m						
はつり補修費				1	式					別紙 00-0008	
計					IV.						

A棟・補助対象工	事 (機械設備)		ガス設備				
名 称	摘	要	数量	単位	単 価	金 額	備考
プロパン・配管用 炭素鋼鋼管(白)	ねじ接合 20A	屋内一般	20	m			
<sup>° ロハ°</sup> ン・配管用 炭素鋼鋼管(白) 女修	ねじ接合 25A	屋内一般	158	m			
* X297	20A		10	個			
゛スコック	25A		10	個			
゙スメーター取外し再 反付			10	個			
はつり補修費			1	式			別紙 00-0009
計							

A棟・補助対象工事 (機械設備) 撤去工事											
名	称	摘	要	数	量	単位	単	価	金	額	備考
給水設備	撤去										別紙 00-0010
					1	式					
合水配管	切断					24					別紙 00-0011
					1	D.					
非水設備	<b> </b>					式					別紙 00-0012
/F/J/11/2 I/II	1111/12				1						777/194 00 0012
	h 1 11-st					式					THE CO. LANSING
非水配管	的断				1						別紙 00-0013
					1	式					
合湯設備	撤去										別紙 00-0014
					1	式					
ガス設備	撤去					10					別紙 00-0015
					1						
ガス配管	2 Jan 14 C					式					別紙 00-0016
ノヘ配官	1.601601				1						为17年 00-0016
						式					
i	計										

棟・補助対象工事(機械設備) 換気設備												
名 称	摘	要	数	量	単位	単	価	金	額	備	考	
非気ファン	FE-2 2部屋用天井扇 80m3/h×80Pa×20W			12	台							
般入・据付費				1	式					別紙 00-0017		
n゚イラルダクト 低圧ダクト)	インサート無 100mm			31								
ぞ形ベントキャップ(カ ラリ付)	ステンレス製	100 φ		12	m 個							
計					IEI							

様・補助対象工事(機械設備) 給水設備 ※ ***********************************												
名 称	摘	要	数量	単位	単 価	金	額	備	考			
水道用ポリエチレン管 改修	軟質管・金属製継手技 屋内一般 20A	妾合	230	) m								
合水・塩ビ イニング鋼管 (SGP-VB)	ねじ〜フランジ接合 屋F 20A	<b>勺一般</b>	44									
	ねじ接合 屋F 25A	勺一般	:	l m								
量水器取外し再取 け	20mm		1:									
比切弁 管端防食コア)	10K(ねじ・給水用) 20	A	1:									
逆止弁 管端防食コア)	10K(ねじ・給水用) 20	A	12									
<b></b>			:	l 式				別紙 00-0018				
はつり補修費			:	l 式				別紙 00-0019				
計				- 1								

棟・補助対象工事(機械設備) 排水設備											
イ	新 (成成成開) 摘	要	数量	単位	単 価	金額	備考				
非水・硬質ポリ	屋内一般	40A	-	- 平匹	平 Щ	亚 银	UHI 75				
hr/パードスリール 塩化ビニル	庄「1 /4X	10/1	4								
対火二層管 (VP)			1	m							
・	屋内一般	50A		111							
温化t ゙ニル			66								
水二層管(VP)				m							
<b>非水・硬質ポリ</b>	屋内一般	65A									
富化ビニル			19								
h火二層管(VP)				m							
水・硬質ポリ	屋内一般	75A									
記化ビニル			5								
付火二層管 (VP)				m			T1105				
							別紙 00-0020				
			1	式							
計				工							
PΙ											
	1										
	1										

棟・補助対象工事(機械設備) 給湯設備												
名 称	摘 要	数量	単位	単 価	金 額	備考						
ガス給湯器	WH-1 潜熱回収型 給湯能力:20号	12	台									
取付費		1	式			別紙 00-0021						
保温材付架橋ポリュ fレン管	屋内一般 20A	212	m									
追炊き用配管	15A	178	m									
計												

B棟・補助対象工	事 (機械設備)		ガス設備				
名 称	摘	要	数量	単位	単 価	金 額	備考
プロパン・配管用 炭素鋼鋼管(白)	ねじ接合 20A	屋内一般	42	m			
プロペン・配管用 炭素鋼鋼管(白) 改修	ねじ接合 25A	屋内一般	161	m			
改修 ガスコック	20A		12	個			
カ゛スコック	25A		12	個			
ガスメーター取外し再 取付			12	個			
はつり補修費			1	式			別紙 00-0022
Ē+							

B棟・補助対象工事(機械設備) 撤去工事											
名	称	摘	要	数	量	単位	単 価		金	額	備考
合水設備撤	去										別紙 00-0023
					1	式					
合水配管切	新					14					別紙 00-0024
					1	D.					
非水設備撤	±					式					別紙 00-0025
LVIVBY Nut tux					1						777/194 00 0025
	Total Control					式					THE CO. LANSING
水配管切	對				1						別紙 00-0026
					1	式					
沿湯設備撤·	去										別紙 00-0027
					1	式					
ガス設備撤	去					17					別紙 00-0028
					1						
ガス配管切	4C					式					別紙 00-0029
/ <b>本配</b> 官 9/1	491				1						为77年 00-0029
						式					
計											

A棟・補助対象外	工事 (機械設備)		換気設備						
名 称	摘	要	数量	単位	単 価	金	額	備	考
#気ファン	FE-1 用天井扇( 50m3/h×80Pa×1		10	台					
‡気ファン	FE-3 レンジ フート ファン 350 m 3/ h × 60 Pa ×		10						
と			1				別	紙 00-0030	
n゚イラルダクト 低圧ダクト)	インサート無 150mm		7						
€形ベントキャップ(カ ラリ付)	ステンレス製	100 φ	10						
だ形へ、ントキャップ。(カ ラリ付)	ステンレス製 (FD付)	150 φ	10						
·温工事			1				别;	紙 00-0031	
計									

棟・補助対象外工事(機械設備) 衛生器具設備												
名 称	摘	要	数量	単位	単 価	金 額	備考					
洋風大便器	CS325BPR		10									
			10	組								
洗濯機パン	PWSP80J2W			,,								
			10	組								
流し用混合水栓	TKS05317J			7/11								
			10	個								
洗濯機用水栓	WT11R			TIEI								
			10	free								
器具取付費				個			別紙 00-0032					
			1				337/24 00 0000					
温水洗浄便座取	n 9住百公			式								
外し・再取り付			2									
<b>東海松馬り</b> ね1	<ul><li>取り外し後に使用</li></ul>	ココペル・ナッ		台								
応催機取り外し 再取り付け	* 取り外し後に使り	刊明記とする	10									
				台								
計												
							+					

A棟・補助対象外	工事(機械設備)		排水設備								
名 称	摘	要		₹	単位	単	価	金	額	備	考
排水・硬質ポリ 塩化ビニル管 (VP)改修	屋内一般	40A		3	m						
排水・硬質ポリ 塩化ビニル管 (VP)改修	屋内一般	50A		4	m						
排水・硬質ポリ 塩化ビニル管 (VP)改修	屋内一般	75A		3	m						
1階床下排水管高 圧洗浄				1	式						
計											

A棟・補助対象外	工事(機械設備	)	ガス設備				
名 称	摘	要	数量	単位	単 価	金 額	備考
プロパン・配管用 炭素鋼鋼管(白)	ねじ接合 25A	屋内一般	5	m			
プロパン・配管用 炭素鋼鋼管(白)	ねじ接合 32A	屋内一般	25	m			
2口 LBコンセントヒュース゛ コック	9. 5mm		10	個			
移設床埋込BOXカラン 用プレート	,		30	個			
計							

棟・補助対象外工事	(機械設備)		撤去工事								
名 称	摘	要	数	量	単位	単	価	金	額	備者	夸
<b>奥</b> 気設備撤去										別紙 00-0033	
				1	式						
新生器具設備撤去					14					別紙 00-0034	
				1							
非水設備撤去					式					別紙 00-0035	
P/N IX III IIX ZX				1						777/194, 00 0033	
					式						
非水配管切断				1						別紙 00-0036	
				1	式						
合湯設備撤去										別紙 00-0037	
				1	式						
計					IV.						
					1						
					1						

	工事(機械設備)		発生材処理								
名 称	摘	要	数	量	単位	単	価	金	額	備	考
生材運搬				1						別紙 00-0038	
				1	式						
性材処理										別紙 00-0039	
				1	式						
計					I(						

3棟・補助対象外	工事 (機械設備)		換気設備								
名 称	摘	要	数	量	単位	単	価	金	額	備	考
非気ファン	FE-1 用天井扇(f 50m3/h×80Pa×1			12	台						
#気ファン	FE-3 レンジ フート ファン 350m3/h×60Pa×			12	台						
殺入・据付費				1	式					別紙 00-0040	
パイラルダクト 低圧ダクト)	インサート無 150mm			6	m						
だ形ベントキャップ(カ ラリ付)	ステンレス製	100 φ		12	個						
寝形ベントキャップ(カ ラリ付)	ステンレス製 (FD付)	150 φ		12	個						
R温工事				1	式					別紙 00-0041	
計											

B棟・補助対象外	工事 (機械設備)	衛生器具設備				
名 称	摘 要	数量	単位	単 価	金 額	備考
洋風大便器	CS325BPR	12				
		12	組			
先濯機パン	PWSP80J2W	12				
		12	組			
流し用混合水栓	TKS05317J	10				
		12	個			
先濯機用水栓	WT11R	12				
		12	個			
器具取付費						別紙 00-0042
		1	式			
显水洗浄便座取り						
外し・再取り付け	7	1	台			
	取り外し後に使用可能とする					
再取り付け		12	台			
計						
			1		1	

B棟・補助対象外	工事 (機械設備)		排水設備				
名 称	摘	要	数量	単位	単 価	金 額	備考
排水・硬質ポリ 塩化ビニル管 (VP)改修	屋内一般	40A		8 m			
排水・硬質ポリ 塩化ビニル管 (VP)改修	屋内一般	50A		39 m			
非水・硬質ポリ 塩化ビニル管 (VP)改修	屋内一般	75A		21 m			
1階床下排水管高 圧洗浄				1 式			
計							

B棟・補助対象外	工事 (機械設備	)	ガス設備								
名 称	摘	要	数	量	単位	単	価	金	額	備	考
プロパン・配管用 炭素鋼鋼管(白)	ねじ接合 25A	屋内一般		16	m						
プロパン・配管用 炭素鋼鋼管(白)	ねじ接合 32A	屋内一般		37	m						
ロ LBコンセントヒュース゛ ック	9. 5mm			12	個						
多設床埋込BOXカラン 用プレート				36	個						
計											

B棟・補助対象外工事	(機械設備)		撤去工事							
名 称	摘	要	数	量	単位	単	価	金	額	備考
<b>奥気設備撤去</b>										別紙 00-0043
				1	式					
新生器具設備撤去					14					別紙 00-0044
				1	式					
非水設備撤去					工人					別紙 00-0045
				1						7,000
非水配管切断					式					別紙 00-0046
1-7X EL E 97 E/1				1						777/194 00 0040
A NELSON, GENERAL L.					式					THE CONTRACTOR OF THE CONTRACT
合湯設備撤去				1						別紙 00-0047
				1	式					
計										
					1					
					1					

棟・補助	対象外コ	[事(機械設備)		発生材処理								
名	称	摘	要	数	量	単位	単	価	金	額	備	考
生材運搬	投										別紙 00-0048	
					1	式						
É生材処理	1					IV.					別紙 00-0049	
					1							
計						式						
PI												
						+						
						1						

集会室・補助対象	身外工事 (機械設備)		換気設備								
名 称	摘	要	数	量	単位	単	価	金	額	備	考
非気ファン	FE-4 天井扇 420m3/h×80Pa×99	5W		2	台						
<b></b> 気ファン	FE-5 天井扇 80m3/h×50Pa×13	N		1	台						
気ファン	FE-6 天井扇 200m3/h×80Pa×3	1W		1	台						
と				1	式					別紙 00-0050	
計					14						

	象外工事 (機械設備)		衛生器具設備								
名 称	摘	要	数	量	単位	単	価	金	額	備	考
<b>羊風大便器</b>	参考型番) CS597BM	S		1							·
				1	組						
F.洗器	参考型番) LSL870A	PR									
				1	組						
<b></b> 胃 取 付 費					7,322					別紙 00-0051	
				1	式						
計					10						

集会室・補助対象外口	L事 (機械設備)		撤去工事								
名 称	摘	要	数	量	単位	単	価	金	額	備	考
<b>奥</b> 気設備撤去										別紙 00-0052	
				1	式						
新生器具設備撤去										別紙 00-0053	
				1	式						
計					10						

	外工事(機械設備)	発生材処理				
名 称	摘要	数量	単位	単 価	金 額	備考
<sup>発</sup> 生材運搬		1				別紙 00-0054
		1	式			
発生材処理						別紙 00-0055
		1	式			
計						

屋外·補助対象外	工事(機械設備)	給水設備				
名 称	摘 要	数量	単位	単 価	金 額	備考
法)	TW-1 ポンプ室付 中仕切付 2.0×3.0×2.5H+2.0×3.0×2.5H 材工・運搬・搬入費共	1	基			
給水加圧装置	PWU-1 推定末端圧力一定給水ユニット 32φ×50φ×150L/min×30m×0.75kW (並列交互運転)	1	台			
搬入据付		1	式			別紙 00-0056
給水・塩ビ ライニング鋼管 (SGP-VB)	ねじ接合 機械室・便所 20A	3	m			
給水・塩ビ ライニング鋼管 (SGP-VB)	ねじ接合 機械室・便所 25A	7	m			
給水・塩ビ ライニング鋼管 (SGP-VB)	ねじ接合 機械室・便所 40A	3	m			
給水・塩ビ ライニング鋼管 (SGP-VB)	ねじ接合 機械室・便所 50A	3	m			
給水・塩ビ ライニング鋼管 (SGP-VB)	ねじ接合 機械室・便所 80A	4	m			
仕切弁 (管端防食コア)	10K(ねじ・給水用) 20A	2	個			
仕切弁 (管端防食コア)	10K(ねじ・給水用) 40A	2	個			
仕切弁 (管端防食コア)	10K(ねじ・給水用) 50A	2	個			
ライニング仕切弁	10K(フランジ) 80A	1	個			
フレキシフ゛ルシ゛ョイント	合成コ゚ム製 40A	4	個			
フレキシフ゛ルシ゛ョイント	合成ゴム製 80A	1	個			
防振継手	合成ゴム製 40A	2	個			

屋外・補助対象タ	小工事 (機械設備)	給水設備									
名 称	摘 要	数量	単位	単 価	金 額	備考					
防振継手	合成ゴム製 40A		2								
		4	個								
定水位調整弁	アング ル型 (副弁無し) 25A										
		2	2								
t * ールタッフ °	20A		個								
,,,,,	2011		2								
			個								
呆温工事			1			別紙 00-0057					
			式								
計											

屋外・補助対象外			排水設備							
名 称	摘	要	数	量	単位	単 価	鱼	全 額	備	考
塩化ビニル管 (VP)	屋内一般	75A		5	m					
配管用防虫網	80A			2	個					
既設排水管高圧洗 浄	汚水桝清掃共			1	式					
計										

	象外工事(機械)			撤去工事									
名 称	: 指	ij	要	数	量	単位	単	価	金	額	備	与	
合水設備撤去					,						別紙 00-0058		
					1	式							
合水配管切断											別紙 00-0059		
					1	式							
						14					別紙 00-0060		
					1	式							
計						工人							

屋外・補助対象タ	外工事 (機械設備)	発生材処理					
名 称	摘 要	数	量	単位	単 価	金 額	備考
<b>è</b> 生材運搬			1				別紙 00-0061
			1	式			
<sup>-</sup>			1				別紙 00-0062
			1	式			
計							

棟・補助対	象工事			直接仮設							
名	称	摘	要	数	量	単位	単	価	金	額	備考
基出し											別紙 00-0063
					1	式					
<b>美</b> 生						- 1					別紙 00-0064
					1	式					
整理清掃後/	十付け					14					別紙 00-0065
					1	式					
内部足場						I(					別紙 00-0066
					1	_15					
反設材運搬						式					別紙 00-0067
ARA FI ALIM					1						757724 00 0001
計						式					
PI											

A棟・補助対象工	事 (建築)	内装改修				
名 称	摘 要	数量	単位	単 価	金 額	備考
床 発泡樹脂パネル	厚80 密着工法	97. 6	m²			
末 ラワン合板	厚12	97. 6	m²			
末 ゛ニル層積層床シート	厚2.3mm	97.6	m²			
置床	H214	39.8	m²			
末 耐水合板	厚15	39.8	m²			
: *=ル床シート	無 地 厚さ2.5 複層ビニル床シートFS 一般床 熱溶接工法 -	39.8	m²			
達 1イル	100角 陶器質 接着貼り	7.2	m²			
木製巾木	H60	151	m			
軽量鉄骨壁下地	65形 下地張りなし @300	32.9	m²			
軽量鉄骨壁 開口部補強	65形 扉等三方補強 600×1850mm程度	10	か所			
壁 けい酸 カルシウム板張り	タイプ 2 (ノンアス) 0.8FK 厚10 鋼製、木、ボード下地 突付け -	19.8	m²			
達 : ゛ニルクロス	ケイカル板面	19.8	m²			
天井 せっこうボード 張り(GB-R)	厚 9.5 準不燃 継目処理	23. 6	m²			
天井 ゔ゚゠ルクロス	**一ト* 面	23.6	m²			
天井廻縁	塩化ビニル製	62	m			

A棟・補助対象工	事(建築)		内装改修						
名 称	摘	要	数量	単位	単 価	金	額	備	考
ユニットハ゛ス	1216								
	集積共		10	a. ac					
UB扉額縁	木製 95*35 材	丁		か所					
CD/4F-URINA	7/14X 50.00 P1		49						
				m					
脱衣室	メラミンホ。ストフォーム厚30	0 W150 L600							
ライニング甲板			10	か所					
タ゛イニンク゛キッチン	L1800			773-19/1					
流し台	21000		10						
取外し再取付				か所					
タ゛イニンク゛キッチン	L600								
がス台			10	2.==					
取外し再取付 ダイニングキッチン	SUS L2400+600 L	形山		か所					
流し台水切り	303 L2400+000 L	- 生	10						
100 D JN 90 7			10	か所					
タ゛イニンク゛キッチン	シリコーン系 (SR-1)防7	かびタイプ							
流し台水切り	$10 \times 10$		33						
取合いシーリング				m					
計									

44 H 44 H 44 +	± /7± /**		30 14 16 lbr								
A棟・補助対象工	尹 (建梁)		塗装改修	-	277.71	224	/m²	^	der	p.+	++
名 称	摘	要	数	量	単位	単	価	金	額	備	考
SOP塗り (糸幅300mm以下) 改修仕様	下地調整RA種(新規	程B種 面)		151	m						
2-UC塗り	木部 B種 素地ごしらえ共			49	m						
計											

A棟・補助対象工	神日別門 <sup>東 (建築)</sup>		躯体改修								
名 称	尹 (建采) 摘	要	数	量	単位	単	価	金	額	備	考
外壁 コンクリート開口塞ぎ	300×500 配筋D10@200 ケ 打継目地,シーリング	ミカルアンカー@200		10	か所	,	, jun	-35-3		VII.2	
計											

棟・補助対象工事	耳 (建築)		撤去工事								
名 称	摘	要	数	量	単位	単	価	金	額	備	考
装撤去										別紙 00-0068	
				1	式						
計					14						
					-						

A棟・補助対象工事(建	(築)		発生材処理							
名 称	摘	要	数	量	単位	単	価	金	額	備考
発生材積込・運搬										別紙 00-0069
				1	式					
発生材処分										別紙 00-0070
				1	式					
計					1/					
					1					

B棟・補助	力対象工具	事 (建築)		直接仮設							
名	称	摘	要	数	量	単位	単 信	ш	金	額	備考
墨出し											別紙 00-0071
					1	式					
養生						14					別紙 00-0072
					1	-45					
整理清掃	後片付け					式					別紙 00-0073
					1						7,7,7,24 00 0010
外部足場						式					別紙 00-0074
外部足場					1						万170人 00-0074
						式					
内部足場					1						別紙 00-0075
					1	式					
災害防止											別紙 00-0076
					1	式					
仮設材運掘	般					10					別紙 00-0077
					1	D.					
計	-					式					
н											
						-					

建築上事_	細目別内訳							
B棟・補助対象工		内装改修				·		
名 称	摘要	数量	単位	単 価	金	額	備	考
床 発泡樹脂パネル	厚80 密着工法	75. 1	m²					
床 ラワン合板	厚12	75. 1	m²					
床 ビニル層積層床シート	厚2.3mm	75. 1	m²					
置床	H214	40.6	m²					
床耐水合板	厚15	40.6	m²					
ビニル床シート	無 地 厚さ2.5 複層ビニル床シートFS 一般床 熱溶接工法 -	40.6	m²					
壁 タイル	100角 陶器質 接着貼り	8. 2	m²					
木製巾木	Н60	151	m					
軽量鉄骨壁下地	65形 下地張りなし @300	40. 2	m²					
軽量鉄骨壁 開口部補強	65形 扉等三方補強 600×1850mm程度	12	か所					
壁 けい酸 カルシウム板張り	タイプ 2 (ノンアス) 0.8FK 厚10 鋼製、木、ボード下地 突付け -	25. 6	m²					
壁 ビニルクロス	ケイカル板面	25. 6	m²					
天井 せっこうボード 張り(GB-R)	厚 9.5 準不燃 継目処理	25. 9	m²					
天井 ビニルクロス	ボート 面	25. 9	m²					
天井廻縁	塩化ビニル製	70.8	m					

B棟・補助対象工	事 (建築)		内装改修						
名 称	摘	要	数量	単位	単 価	金	額	備	考
ユニットハ゛ス	1216 材工共								
			12	か所					
脱衣室	メラミンホ。ストフォーム厚30	0 W150 L600		79 1771					
ライニング甲板			12						
タ゛イニンク゛キッチン	L1800			か所					
流し台	L1000		12						
取外し再取付				か所					
ダイニングキッチン ガス台	L600		12						
ル ^ ロ 取外し再取付			12	か所					
タ゛イニンク゛キッチン	SUS L2400+600 I	.型							
流し台水切り			12	か所					
タ゛イニンク゛キッチン	シリコーン系 (SR-1) 防	カ <b>ゝ</b> てドタイプ <sup>°</sup>		77.1771					
流し台水切り	10×10		39. 6						
取合いシーリング				m					
計									
	1								

事(建築)		塗装改修								
摘	要	数	量	単位	単	価	金	額	備	考
木部 下地調整RA種(新	工程B種 f規面)		151	m						
	事(建築) 摘 木部 下地調整RA種(第	摘 要	摘 要 数	摘 要 数 量	摘 要 数 量 単位	摘 要 数 量 単位 単	摘 要 数 量 単位 単 価	摘 要 数 量 単位 単 価 金	摘 要 数 量 単位 単 価 金 額	摘 要 数 量 単位 単 価 金 額 備

(建築) 摘 00×500 己筋D10@200 ケミ 丁継目地,シーリング。ま	要 カルアンカー@200 た	数	量 12	単位	単	価	金	額	備	考
記筋D10@200 ケミ	カルアンカー@200 も		12							
				か所						

棟・補助対象工事	(建築)		撤去工事										
名 称	摘	要	数	量	単位	単	価	金	額	備	考		
R装撤去										別紙 00-0078			
				1	式								
計													
					1								

3棟・補助対象工事(建	築)	発生材処理					
名 称	摘 要	数	量	単位	単 価	金 額	備考
発生材積込・運搬							別紙 00-0079
			1	式			
発生材処分				I(			別紙 00-0080
			1				
計				式			
PI							

	細目別内訳					
A棟・補助対象外	工事 (建築)	内装改修				
名 称	摘 要	数量	単位	単 価	金 額	備考
	参考型番)FTV1N-604,MFTXE-601YJU 材工共	10	か所			
計						

A棟・補助対象外	工事 (建築)		撤去工事								
名 称	摘	要	数	量	単位	単 信	西	金	額	備	考
內装撤去				,						別紙 00-0081	
				1	式						
計											
					1						
			1								

A棟・補助対象外工		発生材処理				
名 称	摘要	数量	単位	単 価	金 額	備考
発生材積込・運搬						別紙 00-0082
		1	式			
発生材処分			10			別紙 00-0083
		1	_15			
計			式			
HI						
-						
				1	1	

B棟・補助対象外	ト工事 (建築)		内装改修								
名 称	摘	要	数	量	単位	単 佃	fi	金	額	備	考
脱衣室 洗面化粧台	参考型番)FTV1N 材工共	N-604, MFTXE-601YJU		12	か所						
計											

棟・補助対象外	工事 (建築)		撤去工事							
名 称	摘	要	数	量	単位	単 価	金	額	備	考
R装撤去									別紙 00-0084	
				1	式					
計					14					

は棟・補助対象外工事	(建築)		発生材処理								
名 称	摘	要	数	量	単位	単	価	金	額	備	考
発生材積込・運搬										別紙 00-0085	
				1	式						
<b>発生材処分</b>					工人					別紙 00-0086	
211703				1						337/124 00 0000	
31					式						
計											

集会室・補助対	象外工事(建築)		直接仮設							
名 称	摘	要	数	量	単位	単	価	金	額	備考
<b>奏</b> 生	_									別紙 00-0087
				1	式					
整理清掃後片付け	ţ				14					別紙 00-0088
				1	-45					
計					式					
н і										

屋外・補助対象	外工事 (建築)	植栽							
名 称		数	量	単位	単 価	金	額	備	考
防草シート撤去			01.0						
			21. 2	m²					
防草シート	不織布長繊維系 厚0.4mm程	建度	01.0						
	材工共		21. 2	m²					
計									
						1			

量外・補助対象			発生材処理							
名 称	摘	要	数	量	単位	単	価	金	額	備考
色生材積込・運搬	投									別紙 00-0089
				1	式					
8生材処分										別紙 00-0090
				1	式					
計										
								1		

A棟・補助対象工	事(電気設備)	電灯設備				
名 称	摘 要	数量	単位	単 価	金 額	備考
(共用部)						
LED照明器具	参考型番)XWG211AGNC LE9	-				
a		5	個			
LED照明器具	参考型番)NWFF21639 LE9					
b		1	個			
LED照明器具 d	LBF3MP/RP -2 -13 LN	1				
		1	個			
(住戸内)						
LED照明器具 A	参考型番)LGB51516 LE1	10				
		10	個			
LED照明器具 B	参考型番) LGW51715W CF1	10				
		10	個			
LED照明器具 C	参考型番)LGB58000F	10				
C		10	個			
LED照明器具 D	参考型番) LGB52096 LE1	10				
		10	個			
インターホン機器 t,D	モニター付親機 カメラ付ドアホン子機	10				
	777131 749 3 198	10	組			
配管・配線		1				別紙 00-0091
		1	式			
計						

A棟・補助対象工	事(電気設備)		撤去工事								
名 称	摘	要	数	量	単位	単	価	金	額	備	考
照明器具 撤去	共用部									別紙 00-0092	
				1	式						
照明器具 撤去	住戸部				IV.					別紙 00-0093	
				1							
計					式						
μΙ											
					+					1	
					1						

3棟・補助対象工	事(電気設備)	電灯設備				
名 称	摘要	数量	単位	単 価	金 額	備考
(共用部)						
.ED照明器具	参考型番)XWG211AGNC LE9					
a		4	個			
ED照明器具	参考型番) NWFF21639 LE9		IEI			
)		2	/100			
ED照明器具	LBF3MP/RP -2 -13 LN		個			
		2	free			
ED照明器具	LBF3MP/RP -4 -20 LN		個			
)	EDI OMI / RI 4 20 EN	1				
(住戸内)			個			
(生产四)						
	(s. da well are )					
ED照明器具	参考型番) LGB51516 LE1	12				
		12	個			
ED照明器具	参考型番) LGW51715W CF1	12				
3		12	個			
ED照明器具	参考型番) LGB58000F	10				
		12	個			
ED照明器具	参考型番) LGB52096 LE1		III			
)		12	個			
ンターホン機器	モニター付親機		IEI			
, D	カメラ付ドアホン子機	12	組			
記管・配線			朴且			別紙 00-0094
		1	15-			
計			式			
н.						

B棟・補助対象工	事 (電気設備)	撤去工事				
名 称	摘 要	数量	単位	単 価	金 額	備考
照明器具 撤去	共用部	1	式			別紙 00-0095
照明器具 撤去	住戸部	1	式			別紙 00-0096
計			1			

集会室・補助対象	と工事 (電気設備)		電灯設備								
名 称	摘	要	数	量	単位	単	価	金	額	備	考
LED照明器具 E	参考型番)XLX230V	ENJ LE9		1	/77						
LED照明器具 F	参考型番) XLX455V	HNP LE9		6	個						
LED照明器具	LRS113	LN			個						
G				1	個						
LED照明器具 H	参考型番) XLGE800	3CE1		1	個						
非常用 LED照明器具	K1-LSS11 -1	-		1							
計					個						

集会室・補助対象	京工事 (電気設備)		撤去工事								
名 称	摘	要	数	量	単位	単 個	Б	金	額	備	考
照明器具 撤去				1					·	別紙 00-0097	
				1	式						
計											

事 (電気設備)		電灯設備							
摘	要	数	量	単位	単 価	金	額	備	考
LSS1MP/RP -2 -14	LN		1	個					
				ш					
	摘	摘 要	摘 要 数	摘 要 数 量 LSS1MP/RP -2 -14 LN	摘   要   数   量   単位     LSS1MP/RP -2 -14   LN	摘要     数量     単位     単価       LSS1MP/RP -2 -14     LN       1	摘要     数量     単位     単価     金       LSS1MP/RP -2 -14     LN	摘要     数量     単位     単価     金額       LSS1MP/RP -2 -14     LN	摘要     数量     単位     単価     金額     備       LSS1MP/RP -2 -14     LN

外構・補助対象工	事(電気設備)	撤去工事				
名 称	摘 要	数量	単位	単 価	金 額	備考
照明器具 撤去		1	式			別紙 00-0098
計						

A棟・補助対象外	工事 (電気設備)	電灯設備								
名 称	摘	数	量	単位	単 価	i	金	額	備	考
樹脂プレート付) ニーム付	1P HL 15A ×1 -		10	個						
樹脂プレート付) ーム付	1P HL 15A ×2 -		10	個						
尌脂プレート付) -ム付	1P15A x 1 消し遅れスイッチ x 1		10	個						
/セント 樹脂プレート付)	連用形2P15A×2 - 125V		10	個						
ンセント 樹脂プレート付)	連用形2P15A×1 (接地極付) 125V		10	個						
ンセント 樹脂プレート付)	連用形2P15A×2 (接地端子付) 125V		20	個						
掛シーリンク゛			20	個						
電話用アウトレット 樹脂製)	モシ゛ュラーシ゛ャック(RJ11) ×1		10	個						
計										

A棟・補助対象外	工事(電気設備)	撤	去工事								
名 称		E	数	量	単位	単	価	金	額	備	考
配線器具	住戸内									別紙 00-0099	
(弱電機器含む)				1	式						
計					10						
	1				l						

棟・補助対象外工	事(電気設備)		発生材処理								
名 称	摘	要	数	量	単位	単	価	金	額	備	考
生材運搬										別紙 00-0100	
				1	式						
生材処分					14					別紙 00-0101	
				1	-4-						
計					式						

は ・ 補助対象外。	工事 (電気設備)		電灯設備						
名 称	摘	要	数量	単位	単 価	金	額	備	考
イドハンドル形スイッチ	1P HL 15A ×1 -								
樹脂プレート付)	-		1:						
-ム付				個					
	1P HL 15A ×2 -								
樹脂プレート付)	-		1						
-ム付				個					
	1P15A x 1								
樹脂プレート付)	消し遅れスイッチ x 1		1						
-ム付				個					
ンセント	連用形2P15A×2								
樹脂プレート付)	-		1						
	125V			個					
ンセント	連用形2P15A×1								
樹脂プレート付)	(接地極付)		1						
	125V			個					
ンセント	連用形2P15A×2								
(樹脂プレート付)	(接地端子付)		2						
	125V			個					
掛シーリンク									
			2						
				個					
電話用アウトレット	モシ゛ュラーシ゛ャック(RJ11) ×	1							
(樹脂製)			1						
				個					
計									
	1			1	I .			1	

B棟・補助対象外	工事(電気設備)	撤去工事				
名 称	摘要	数量	単位	単 価	金 額	備考
配線器具 (弱電機器含む)	住戸内	1	式			別紙 00-0102
計						

棟・補	助対象外口	L事(電気設備)		発生材処理								
名	称	摘	要	数	量	単位	単	価	金	額	備	考
生材運	搬										別紙 00-0103	
					1	式						
生材如	L分					1(					別紙 00-0104	
					1							
	計					式						
i	řΙ											

集会室・補助対象	象外工事(電気設備	)	発生材処理								
名 称	摘	要	数	量	単位	単	価	金	額	備	考
発生材運搬										別紙 00-0105	
				1	式						
è生材処分					10					別紙 00-0106	
				1	式						
計					1/						
										1	
										-	

屋外・補助対象外	工事(電気設備)	電灯設備				
名 称	摘 要	数量	単位	単 価	金 額	備考
	MCCB3P 225AF× 1個					
(屋外形)		2	/cca			
<b>警報盤</b>	AL-1		個			
iii TV.m.		1				
			個			
耐撃性 更質ビニル管(HIVE)	露出配管 16mm	4				
関し -NE (HIVE)		4	m			
	露出配管 22mm					
更質ビニル管(HIVE)		21				
゚ルボックスSS形	200*200*200		m			
屋外(溶融亜鉛め	200*200*200	1				
っき)		_	個			
500V耐燃性ポリエチレ	1.6mm					
絶縁電線(EM-IE)		11	m			
EM-CEケーフ゛ル	3.5mm2- 3C 管内		111			
		10				
EM-CEEケーフ゛ル	2mm2- 2C		m			
	管内	4				
		1	m			
EM-CEEケーフ゛ル	2mm2- 4C	10				
	管内	19	m			
リンフ゛ラスイッチ	1P 15A ×1 ネーム付		111			
(金属プレート付)		1				
シャ	連用形2P15A×1		個			
(金属プレート付)	(接地極付)	1				
	125V	1	個			
計						
			+			
			1 7			

量外・補助対象タ	<b>朴工事(電気設備)</b>		撤去工事		-					
名 称		要	数	量	単位	単	価	金	額	備考
幾器類	照明器具・警報盤			1						別紙 00-0107
				1	式					
配管配線類										別紙 00-0108
				1	式					
計										

屋外・補助対象外工	事(電気設備)		発生材処理									
名 称	摘	要	数	量	単位	単	価	金	額	備考		
発生材運搬										別紙 00-0109		
				1	式							
<b></b>					10					別紙 00-0110		
				1	式							
計					工(							

A棟・補助対象工	事 (機械設備)		換気設備								
名 称	摘	要	数	量	単位	単	価	金	額	備	考
般入・据付費										別紙 00-0001	
				1	式						
奥気扇 据付	天井埋込形				14						
				10	/>						
計					台						
										1	
										1	

A棟・補助対象工具	事(機械設備)		給水設備							
名 称	摘	要	数	量	単位	単	価	金	額	備考
<b></b> <b></b>										別紙 00-0002
				1	_b					
合水管 保温	ク゛ラスウール				式					
山小目 床值	天井内,パイプシャフト内 アル	ミカ゛ラス化粧筒		26						
	20A	() / ( <u>a</u> ) <u>a</u> )			m					
計										
										multer an area
はつり補修費				1						別紙 00-0003
				1	式					
	100~150mm 63mm									
小 カッターによる				10						
記管用貫通口) 計					か所					
рΙ										
记管切断										別紙 00-0004
				1						
the Arthur Mark	Takk lanks oo to be de				式					
記管切断 (鋼管類)	配管切断 20A 保温有			10						
手間のみ				10	か所					
計										
								1		
								1		
								1		
								1		

A棟・補助対象工事(機械設備) 給水設備											
名 称	摘	要		Ł	単位	単	価	金	額	備	考
給水立管更生工事	A棟・B棟共									別紙 00-0005	
				1	式						
養生・清掃・機器	水質検査、水道局	申請費用等含む			14						
搬出入等諸費用				1	-45						
研磨・ライニング工事	40A FRPライニング				式						
,,,,,,,,,,,,,,,,,,,,,,,,,,,,,,,,,,,,,,,	1011 1111 / 1117			6							
年度 こんか 子声	25A FRPライニンク				系統						
研磨・71~77 工争	25A FKF/1-7/			2							
					系統						
消耗品・雑費等				1							
				1	式						
更生工事作業	切断・バルブ復旧等	Ę.									
影響範囲工事				1	式						
更生工事作業後	量水器前バルブ更親	等			17						
影響範囲工事				1	Is.						
産廃処理費					式						
生光之生貞				1							
it or th					式						
諸経費				1							
					式						
計											
		·									

A棟・補助対象エ	事 (機械設備)	排水設備				
名 称	摘 要	数量	単位	単 価	金 智	領 備 考
排水立管更生工事	F-					別紙 00-0006
		1	式			
排水管内高圧洗泡	Ď.					
		6	系統			
排水管内研磨			711.00			
		6	系統			
汚雑排水系統竪管 更生工事	音 100A FRPライニング	2				
火生工事	A棟	2	系統			
排水系統竪管更生	E 80A					
工事	FRPライニンク* A棟	2	系統			
台所系統竪管更生	E 65A					
工事	FRPライニンク* A棟	2	系統			
汚水系統枝合流部	ß 75A		211700			
更生工事	FRPライニンク゛	8	か所			
	た 50A FRPライニンク゛		74 /21			
部更生工事		8	か所			
台所系統枝合流	50A FRPライニング		74 /21			
部更生工事		10	か所			
機器損料	高圧洗浄車、吸引車、プラント、コンプレ		74 /21			
	ッサー等	1				
付帯工事	A棟 管切断復旧、支障物取り外し・再取		式			
111111111111111111111111111111111111111	り付け	1				
V	A棟		式			
養生・消耗品費	A棟	1				
		1	式			
諸経費	A棟					
		1	式			
処分費	廃材・汚泥		14			
	A棟	1	式			
計			1/			

A棟・補助対象工事(機械設備)	給湯設備					
名 称 摘	要数	量	単位	単 価	金 額	備考
<b></b>						別紙 00-0007
		1	式			
¥間湯沸器 据付 追炊付壁掛形 20号			八			
中间例识别 超刊 起州 里斯沙 1000		10				
			台			
計						
はつり補修費						別紙 00-0008
c > / mile g		1				337/64 00 0000
			式			
幾械はつり(ダイヤモ 100~150mm 63mm		0.0				
ドカッターによる 己管用貫通口)		20	か所			
計			74 771			

A棟・補助対象工具	事 (機械設備)	ガス設備				
名 称	摘要	数量	単位	単 価	金 額	備考
はつり補修費						別紙 00-0009
		1	式			
機械はつり(ダイヤモ	100~150mm 32mm		20			
ンドカッターによる		10				
配管用貫通口)			か所			
機械はつり(タ イヤセ ンドカッターによる	100~150mm 50mm	4				
配管用貫通口)		1	か所			
計						
		1	l	l .	1	1

A棟・補助対象工	事 (機械設備)	指	散去工事							
名 称	摘	要	数	量	単位	単	価	金	額	備考
給水設備撤去										別紙 00-0010
				1	式					
給水・塩ビ	ねじ接合 屋	内一般			八					
ライニング 鋼管	20A	1 /10		271						
(SGP-VA)撤去					m					
ボール逆止弁 撤去	20A			10						
				10	個					
<b>計</b>					TEI .					
給水配管切断										別紙 00-0011
				1	-4-					
配管切断	配管切断 25A 保温	右			式					
(鋼管類)	旧 目 97 时 20A 1水価	H		10						
<ul><li>手間のみ</li></ul>					か所					
計										
LIL 1. St. He Mr. L.										THAT OF SOLO
排水設備撤去				1						別紙 00-0012
				1	式					
排水・配管用	ねじ接合 屋内一般	40A								
炭素鋼鋼管(白)				10						
撤去 排水・配管用	ねじ接合 屋内一般	50A			m					
炭素鋼鋼管(白)	44 し1女口 庄円 収	50A		56						
撤去					m					
排水・配管用	ねじ接合 屋内一般	65A								
炭素鋼鋼管(白) 撤去				21						
	ねじ接合 屋内一般	80A			m					
管撤去		0011		4						
					m					
計										

A棟・補助対象工	事(機械設備)	撤去工事				
名 称	摘要	数量	単位	単 価	金 額	備考
非水配管切断						別紙 00-0013
		1				
a AA Innille	STATE LOUBLE GOAL (FILE) FOR		式			
2管切断 鋼管類)	配管切断 50A 保温無	8				
野目類) 手間のみ		0	か所			
2管切断	配管切断 65A 保温無		13 177			
鋼管類)	HE E JOHN COLL PRIME,	8				
手間のみ			か所			
记管切断	配管切断 80A 保温無					
鋼管類)		8				
手間のみ			か所			
計						
合湯設備撤去						別紙 00-0014
		1				
			式			
ガス給湯器撤去	WH-1	10				
	給湯能力:16号	10	台			
合湯・銅管 撤去	屋内一般 20A( 3/4B)		P			
中间 押日 版厶	生门 版 2011( 5/45)	13				
			m			
自炊き用配管撤去	15A					
		12				
			m			
計						

A棟・補助対象工	事 (機械設備)	撤去工事				
名 称	摘 要	数量	単位	単 価	金 額	備考
ガス設備撤去						別紙 00-0015
		1	式			
プロパン・配管用	ねじ接合 屋内一般					
炭素鋼鋼管(白)	20A	151				
撤去 プロパン・配管用	ねじ接合 屋内一般		m			
炭素鋼鋼管(白)	25A 産内一板	5				
撤去			m			
プロパン・配管用	ねじ接合 屋内一般					
炭素鋼鋼管(白) 撤去	32A	11				
18k <del>エ</del> 2 口 LBコンセントヒュース゛	9 5mm		m			
コック 撤去		10				
			個			
1口 LBコンセントヒュース゛ コック撤去	9. 5mm	10				
27/11収五		10	個			
ガスコック 撤去	20A					
		10	/m			
ガスコック 撤去	25A		個			
W //=// IHX ZX	2011	10				
			個			
Lネジコック 撤去	15A	10				
		10	個			
計			liei .			
ガス配管切断						別紙 00-0016
		1	式			
配管切断	配管切断 32A 保温無		1/			
(鋼管類)		1				
・手間のみ			か所			
計						

B棟・補助対象工具	事 (機械設備)	換気設備				
名 称	摘要	数量	単位	単 価	金 額	備考
搬入・据付費		1	式			別紙 00-0017
換気扇 据付	天井埋込形	12	台			
計			Н			

B棟・補り	助対象工具	事 (機械設備)		給水設備								
名	称	摘	要	数	量	単位	単	価	金	額	備	考
保温工事											別紙 00-0018	
					1	式						
給水管 保	2温	ク゛ラスウール				24						
		天井内, パイプシャフト内	ア アルミガラス化粧筒		44							
給水管 保	え温.	20A グ・ラスウール				m						
		天井内,パイプシャフト内	ア アルミガラス化粧筒		1							
計	4-	25A				m						
Р	1											
											T11/45	
はつり補作	修費				1						別紙 00-0019	
					1	式						
機械はつ ンドカッターに	り (ダイヤモ	100~150mm 63mm			12							
ファ ガックー(こ 配管用貫)	- よる 通口)				12	か所						
計	+											

B棟・補助対象工	事 (機械設備)	排水設備				
名 称	摘 要	数量	単位	単 価	金 額	備考
非水立管更生工事						別紙 00-0020
		1	式			
非水管内高圧洗浄			10			
		10				
HI- J. Mr. H- 717 GE			系統			
排水管内研磨		10				
		10	系統			
<b>汚雑排水系統竪管</b>		_				
更生工事	FRPライニンク゛ B棟	2	系統			
非水系統竪管更生			术和			
工事	FRPライニンク	4				
1. デズ 仕取 放 声 リ	B棟		系統			
台所系統竪管更生 工事	FRPライニング	4				
1.7	B棟	4	系統			
汚水系統枝合流部						
更生工事	FRPライニンク	8	か所			
雑排水系統枝合流	50A FRPライニング		73.4791			
部更生工事		8				
\\ \\	FOL DDD (A) A		か所			
台所系統枝合流 部更生工事	50A FRPライニング	12				
ルスエエチ		12	か所			
付帯工事	管切断復旧、支障物取り外し・再取					
	り付け B棟	1	式			
<b>幾器損料</b>	高圧洗浄車、吸引車、プラント、コンプレ		10			
	ッサー等	1				
* //. W+< 11 ==	B棟		式			
養生・消耗品費	B棟	1				
		1	式			
諸経費	B棟					
		1	式			
処分費	廃材・汚泥		I/			
	A棟	1				
31			式			
計						

3棟・補助対象	と工事 (機	(械設備)		給湯設備								
名 称		摘	要	数	量	単位	単	価	金	額	備	考
付費											別紙 00-0021	
					1	-1-						
¥間湯沸器 扐	星付 追恢	付辟掛形	20号			式						
T1010000000000000000000000000000000000		口工的///	20.5		12							
						台						
計												

B棟・補助対象工	事 (機械設備)		ガス設備								
名 称	摘	至	数	量	単位	単	価	金	額	備	考
はつり補修費										別紙 00-0022	
				1	式						
機械はつり(ダイヤモ	100~150mm 32mm				10						
ンドカッターによる				12							
配管用貫通口)					か所						
機械はつり(ダイヤセ ンドカッターによる	100~150mm 50mm			2							
配管用貫通口)				2	か所						
計											
										1	

B棟・補助対象工	事 (機械設備)		撤去工事								
名 称	摘	要	数	量	単位	単	価	金	額	備	考
<b>合水設備撤去</b>										別紙 00-0023	
				1	式						
合水・塩ビ	ねじ接合屋	[内一般			I(						
イニング 鋼管	20A	=r 1 /4X		236							
SGP-VA)撤去				200	m						
合水・塩ビ		<b>M</b> M M M M M M M M M M M M M M M M M M									
イニング 鋼管	25A			1							
SGP-VA) 撤去 ・・ル逆止弁 撤去	204				m						
7// / / / / / / / / / / / / / / / / / /	20A			12							
				12	個						
計											
合水配管切断										別紙 00-0024	
				1							
a AA tan Mai	and the lander of a finish	1 -			式						
2管切断 鋼管類)	配管切断 25A 保温	i.有		6							
野自短り 手間のみ				O	か所						
計					17 171						

B棟・補助対象工	事 (機械設備)		撤去工事								
名 称	摘    要		数	量	単位	単	価	金	額	備	考
排水設備撤去										別紙 00-0025	
				1	式						
排水・配管用	ねじ接合 屋内一般	40A									
炭素鋼鋼管(白) 撤去				7	m						
排水・配管用	ねじ接合 屋内一般	50A			111						
炭素鋼鋼管(白)				73							
撤去 排水・配管用	ねじ接合 屋内一般	65A			m						
炭素鋼鋼管(白)	4401安日 庄口 川	OOA		24							
撤去					m						
排水・コーティング鋼 管 撤去	ねじ接合 屋内一般	80A		6							
E WY				Ü	m						
排水・硬質ポリ	屋内一般 40A										
塩化ビニル管 (VP)撤去				8	m						
排水・硬質ポリ	屋内一般 50A				111						
塩化ビニル管				39							
(VP)撤去 排水・硬質ポリ	屋内一般 65A				m						
塩化ビニル管	上1 水 0011			14							
(VP)撤去					m						
計											
排水配管切断										別紙 00-0026	
				1	式						
配管切断	配管切断 50A 保温無				14						
(樹脂管類)				12	,						
・手間のみ 配管切断	配管切断 75A 保温無				か所						
(樹脂管類)	自LE SUBI TON 体值無			4							
<ul><li>手間のみ</li></ul>					か所						
計											
	l .				1			1			

B棟・補助対象工	事(機械設備)	撤去工事				
名 称	摘 要	数量	単位	単 価	金 額	備考
合湯設備撤去						別紙 00-0027
		1	式			
ガス給湯器撤去	WH-1					
	給湯能力:16号	12	台			
合湯・銅管 撤去	屋内一般 20A( 3/4B)		Þ.			
		16				
自炊き用配管撤去	154		m			
2人で 円配目取立	104	14				
			m			
計						

B棟・補助対象工	事 (機械設備)	撤去工事				
名 称	摘要	数量	単位	単 価	金 額	備考
ガス設備撤去						別紙 00-0028
		1	式			
プロパン・配管用	ねじ接合 屋内一般		20			
炭素鋼鋼管(白)	20A	232				
撤去	1. 12 left A		m			
プロパン・配管用 炭素鋼鋼管(白)	ねじ接合 屋内一般 25A	12				
撤去	20A	12	m			
プロパン・配管用	ねじ接合 屋内一般					
炭素鋼鋼管(白)	32A	25				
撤去 2 口LBコンセントヒュース <sup>*</sup>	Q. Emm		m			
コック 撤去	9. 511111	12				
		12	個			
	9. 5mm					
コック撤去		12	個			
ガスコック 撤去	20A		10			
,,,,,,,,,,,,,,,,,,,,,,,,,,,,,,,,,,,,,,		12				
			個			
ガスコック 撤去	25A	12				
		12	個			
Lネジコック 撤去	15A		Itel			
		12	_			
計			個			
βT						
ガス配管切断						別紙 00-0029
77 71 E E 97 E/I		1				31/184 00 0023
			式			
配管切断	配管切断 32A 保温無					
(鋼管類) ・手間のみ		2	か所			
計			13-12			
			1		1	

A棟・補助対象:	外工事 (機械設備)		換気設備					
名 称		要	数量	単位	単 価	金	額	備考
般入・据付費								別紙 00-0030
			1	式				
臭気扇 据付	天井埋込形			工人				
,,,,,,,,,,,,,,,,,,,,,,,,,,,,,,,,,,,,,,,	3 47 ( 2027)		10					
いごっしき担仏				台				
ンジフード据付			10					
			10	台				
計								
- 混工事								別紙 00-0031
ド価上手			1					万寸和式 00-0031
			1	式				
気筒 保温	ロックウール・隠ぺい							
			3	m²				
計				111				

棟・補助	対象外	工事 (機械設備)		衛生器具設備								
名	称	摘	要	数	量	単位	単	価	金	額	備	考
具取付套	ŧ				1						別紙 00-0032	
					1	式						
で 使器 取	付	タンク式 普通便座										
					10	組						
た濯機パン	取付	トラップ付き				<b>☆</b> □						
					10	фп						
だし用混合	<b>全水</b> 栓	TKS05317J				組						
					10	_						
に濯機用オ	l	WT11R				個						
det&用力 対付費	八生	WIIIK			10							
計						個						
TE												

A棟・補助対象外	工事(機械設備)	撤去工事				
名 称	摘 要	数量	単位	単 価	金 額	備考
換気設備撤去						別紙 00-0033
		1	式			
排気ファン撤去	FE-1 天井換気扇					
	$100 \phi \times 70 \mathrm{m}  3/ \mathrm{h} \times 25 \mathrm{Pa} \times 9 \mathrm{w}$	10	/>			
排気ファン撤去	FE-2 レンシ、フート、ファン		台			
21 2 14 2 2 2 2 2 2 2	15045070m3/h×90Pa×101w	10				
° 15 s h ° h 1 / lff. [7]	   100mm 再使用しない		台			
^^、1/ルタ クト(1ム/生、 高圧1、2ダクト)	100㎜ 再使用しない	7				
撤去		·	m			
スパイラルダクト(低圧、 高圧1、2ダクト)	150mm 再使用しない	5				
向圧1、2/ / / / / / / / 撤去		9	m			
排気筒保温撤去	ロックウール 屋内隠ぺい 再使用しない					
		2	m²			
ベントキャップ撤去	再使用しない		111			
		30	_			
給気口 撤去			個			
M1 X( 11 11 11 21		10				
31			個			
計						

A棟・補助対象外	工事 (機械設備)		撤去工事								
名 称	摘	要	数	量	単位	単	価	金	額	備	考
衛生器具設備撤去	÷									別紙 00-0034	
				1	式						
大便器撤去	タンク式	再使用しない			1/					1	
				10							
洗濯機パン撤去	トラップ付 再使用	1 /al.)			組						
1/61年17天/17 71队 乙	1777 11 丹灰角	U/4 V ·		10							
					組						
シャワーセット撤去	固定式シャワー、湯 再使用しない	水混合栓 吐水口		10							
	再使用 しない			10	組						
水栓類撤去	13mm				,,						
				30	個						
計					旭						
н											
排水設備撤去										別紙 00-0035	
				1	式						
排水・硬質ポリ	屋内一般	40A			1/					1	
塩化ビニル管				3							
(VP)撤去 排水・硬質ポリ	屋内一般	50A			m						
塩化ビニル管	座門一版	DUA		4							
(VP)撤去					m						
排水・硬質ポリ 塩化ピニル管	屋内一般	65A		2							
塩化に 二ル官 (VP)撤去				3	m						
計											
-										+	
										1	
	1							1			

A棟・補助対象外	工事 (機械設備)		撤去工事								
名 称	摘	要	数	量	単位	単	価	金	額	備	考
非水配管切断										別紙 00-0036	
				1	式						
記管切断	配管切断 50A 保証	1 無			八						
(樹脂管類)	HL E 97 E/I 50/I [A II	III. 2777		4							
手間のみ					か所						
記管切断	配管切断 75A 保証	1.無									
樹脂管類)				2	か所						
手間のみ 計					73-771						
合湯設備撤去										別紙 00-0037	
				1							
お所瞬間湯沸かし	5年三八				式						
ゴ川畔町砺伽がし 景撤去	5注户方			5							
				Ü	台						
計											

A棟・補助対象:	外工事(機械設備		発生材処理						
名 称	摘	要	数量	単位	単 価	金	額	備考	:
発生材運搬								別紙 00-0038	
			1	式					
散去材運搬		2t積級							
	人力積込	混合廃棄物	4. 6						
計	DID区間有り	4.5km以下		m3					
PI									
発生材処理			,					別紙 00-0039	
			1	式					
発生材処分費	廃プラスチック			Ì					
			0.7	m3					
発生材処分費	繊維くず			m 3					
22111000	10,000		0.4						
発生材処分費	陶器類			m3					
<b>光生材処万貨</b>	陶奋類		1.4						
				m3					
発生材処分費	金属くず		2. 1						
			2. 1	m3					
計									
			1			1			

B棟・補助対象	外工事(機械設備)		換気設備					
名 称		要	数量	単位	単 価	金	額	備考
殺入・据付費								別紙 00-0040
			1					
臭気扇 据付	天井埋込形			式				
2017	7 471 212/1		12					
いごっ 17 <del>10</del> 41				台				
ンジフード据付			12					
			10	台				
計								
- 2   2   2   2   2   2   2   2   2   2								別紙 00-0041
KIIII. 12. 3P			1					)J1/184 00 0041
				式				
気筒 保温	ロックウール・隠ぺい		3					
			3	m²				
計								

B棟・補助対象	外工事(機械設備)		衛生器具設備						
名 称	摘	要	数量	単位	単 価	金	額	備	考
器具取付費			1	式				別紙 00-0042	
大便器 取付	タンク式 普通便り	座	12	組					
洗濯機パン取付	トラップ・付き		12						
流し用混合水杉	TKS05317J		12						
洗濯機用水栓 取付費	WT11R		12						
iii-									

B棟・補助対象	外工事 (機械設備)	撤去工事						
名 称	摘要	数量	単位	単 価	金	額	備	考
換気設備撤去							別紙 00-0043	
		1	式					
非気ファン撤去	FE-1 天井換気扇		14					
	$100~\phi~\times70\mathrm{m}3/~h~\times25Pa\times9w$	12						
排気ファン撤去	FE-2 レンシ゛フート゛ファン		台					
升メ(ノ ) ノ 1収五	15045070 m 3/ h × 90Pa × 101w	12						
		15	台					
	E、100mm 再使用しない							
高圧1、2ダクト) 敵去		8	m					
い° イラルタ゛クト(低圧	E、150mm 再使用しない		111					
⑤圧1、2ダクト)		6						
敢去 非気筒保温撤去	ロックウール 屋内隠ぺい 再使用しない		m					
F. 双 同 木 価 俶 云	ロックリール 産内隠へい 再使用しない	3						
			m²					
゛ントキャップ。撤去	再使用しない							
		36	個					
哈気口 撤去			III					
		12						
計			個					
ĦΓ								

B棟・補助対象外	工事 (機械設備)		撤去工事								
名 称	摘	要	数	量	単位	単	価	金	額	備	考
衛生器具設備撤去										別紙 00-0044	
				1							
1. /= III <del>   </del>	by h	<b>宝</b> 件田1 400			式						
大便器撤去	タンク式	再使用しない		12							
				12	組						
洗濯機パン撤去	トラップ付 再使用しな	:V)			7,000						
				12							
シャワーセット撤去	固定式シャワー、湯水温	1 A 4 A 11 A 4 A 1			組						
ンヤリーモット加工	画度式シャソー、傷水症	百任 吐水口		12							
	TIK/II U'AV			12	組						
水栓類撤去	13mm										
				36	free						
計					個						
п											
排水設備撤去										別紙 00-0045	
19F/N IX III IIX 23				1						))1/kg 00 0043	
				-	式						
排水・硬質ポリ	屋内一般 4	OA		_							
塩化ビニル管 (VP)撤去				8							
排水・硬質ポリ	屋内一般 50	OA .			m						
塩化ビニル管	上17 /以	011		39							
(VP)撤去					m						
排水・硬質ポリ	屋内一般 68	5A									
塩化ビニル管 (VP)撤去				14	m						
計					111						

B棟・補助対象	外工事 (機械設備)		撤去工事								
名 称		要	数	量	単位	単	価	金	額	備	考
非水配管切断										別紙 00-0046	
				1	式						
記管切断	配管切断 50A 保	担無			八						
(樹脂管類)	HL E 97 P/ 50/1 /A	LIIIL 700		12							
手間のみ					か所						
記管切断	配管切断 75A 保	温無									
(樹脂管類)				4	3. =r						
手間のみ 計					か所						
рΙ											
合湯設備撤去										別紙 00-0047	
				1							
	, =00				式						
合所瞬間湯沸か 器撤去	いし 5住戸分			5							
计队工				Э	台						
計					П						

	外工事(機械設位		発生材処理						
名 称	摘	要	数量	単位	単 価	金	額		考
発生材運搬								別紙 00-0048	
			1	式					
散去材運搬	タ゛ンフ゜ トラック	2t積級		IV.					
M 五 内 产 M	人力積込	混合廃棄物	3.7						
	DID区間有り	4.5km以下		m3					
計									
発生材処理								別紙 00-0049	
			1	式					
発生材処分費	廃プラスチック			14					
	3		0.3						
	(14.77.)			m3					
発生材処分費	繊維くず		0.3						
			0. 3	m3					
発生材処分費	陶器類			mo					
			1. 2						
rod Life O th	A 1 11			m3					
発生材処分費	金属くず		1.9						
			1. 9	m3					
計									
								-	
								<u> </u>	
								<u> </u>	
								1	

集会室・補助対3	象外工事(機械設備	)	換気設備								
名 称	摘	要	数	量	単位	単	価	金	額	備	考
般入・据付費				1						別紙 00-0050	
				1	式						
奥気扇 据付	天井埋込形				,						
				4	台						
計					Н						

	象外工事 (機械設備)	衛生器具設備				
名 称	摘要	数量	単位	単 価	金 額	備考
具取付費		,				別紙 00-0051
		1	式			
便器 取付	タンク式 普通便座					
		1	AH			
洗器 取付	壁掛けそで付き、自動水栓1個		組			
Dealtr acti	至時のこく日で、日勤が任1回	1				
31			組			
計						

集会室・補助対象	泉外工事 (機械設備)	撤去工事				
名 称	摘要	数量	単位	単 価	金 額	備考
與気設備撤去						別紙 00-0052
		1	式			
気ファン撤去	FE-3 天井換気扇		IV.			
7	$150 \phi \times 420 \mathrm{m}3/\mathrm{h} \times 80 \mathrm{Pa} \times 95 \mathrm{w}$	2				
11. Fr - 1. Mr 1.	20 t 7 ll lt l=		台			
#気ファン撤去	FE-4 天井換気扇 100φ×80m3/h×60Pa×13w	1				
		1	台			
#気ファン撤去	FE-5 天井換気扇					
	$100 \phi \times 200 \mathrm{m}  3/\mathrm{h} \times 60 \mathrm{Pa} \times 13 \mathrm{w}$	1	台			
計			P			
н						
断生器具設備撤去						別紙 00-0053
		1	式			
大便器 撤去	タンク式		八			
11/2	,,,,,,	1				
estan W.			組			
手洗器 撤去		1				
		1	組			
計						

	象外工事(機械		発生材処理	T				T	
名 称	摘	要	数量	単位	単 価	金	額		考
性材運搬			1					別紙 00-0054	
			1	式					
<b>女去材運搬</b>	タ゛ンプ゜トラック	2t積級		,					
	人力積込 DID区間有り	混合廃棄物	0.3	. 0					
計	DID区間有り	4.5km以下		m3					
н									
善生材処理								別紙 00-0055	
			1	式					
性材処分費	陶器類			10					
			0. 2						
生材処分費	金属くず			m3					
全生材 処分質	金馬(9		0.1						
			V. 1	m3					
計									

名 称 摘 要 数 量 単位 単 価 金 額       搬入据付     1       小形給水 ボンプ エット 据付 (衛生機器) 計     1       計     基	備 考 別紙 00-0056
1 式  小形給水 防振基礎 0.75kW以下 ポンプ2台	別紙 00-0056
大形給水   防振基礎 0.75kW以下 ポンプ2台   ま   1	
小形給水 防振基礎 0.75kW以下 ポンプ2台	
**ソプ*ユット 据付 (衛生機器) 基	
計	
at a second seco	
保温工事	別紙 00-0057
	331,24 00 0001
式	
給水管 保温 り ブラスウール 機械室, 書庫, 倉庫 アルミカ・ラス 化粧原紙 3	
198795.土,百冲、月冲、/ / / / / / / / / / / / / / / / / / /	
給水管 保温 が ラスウール	
機械室, 書庫, 倉庫 アルミガラス化粧原紙 4 80A m	
80A m h 給水管 保温 ボリスチレン	
屋外露出, 浴室 ステンレス鋼板 3	
20A m	
給水管 保温 ボリスチレン 屋外露出, 浴室 ステンルス鋼板 7	
(全) ア略山, 作主 ハ/ソハ神(収 25A m	
給水管 保温 ポリスチレン	
屋外露出,浴室 ステンレス鋼板 3	
80A m   m	

座外・棚場	切対象外	工事 (機械設備)		撤去工事								
名	称	摘	要	数	量	単位	単	価	金	額	備	考
給水設備推	数去										別紙 00-0058	
					1							
受水槽解体	七十重					式						
又小怕炸	⊬⊥-jr				1							
					1	式						
給水加圧装			圧力一定給水エット									
撤去			$L/\min \times 30m \times 0.75kW$		1							
66 L 164.		(並列交互運転)				基						
給水・塩ヒ ライニング鋼管		ねじ接合 20A	屋内一般		4							
/1// 刺音 (SGP-VA) 指		20A			4	m						
給水・塩t		ねじ接合	屋内一般			111						
ライニング 鋼管		25A	A 14 /A		7							
(SGP-VA) 推						m						
給水・塩ヒ		ねじ接合	屋内一般									
ライニング 鋼管		40A			3							
(SGP-VA) 指 給水・塩ヒ		ねじ接合	屋内一般			m						
おか・塩に ライニング 鋼管		44 し1安 古 50A	座四一版		3							
(SGP-VA) 推		5011			0	m						
給水・塩ヒ		ねじ接合	屋内一般									
ライニンク゛ 鋼管		80A			2							
(SGP-VA) 指						m						
給水・塩ヒ		ねじ接合	屋内一般									
ライニンク 瀬管 (SGP-VA) 推		100A			1	***						
仕切弁 指		20A				m						
132 20 71 111		2011			2							
						個						
仕切弁 推	改去	40A										
					5	/m						
仕切弁 揃	ofer ++:	50A				個						
11.97开 推	以去	DUA			2							
					2	個						
仕切弁 指	改去	80A				li-						
					1							
						個						
バタフライ弁	撤去	100A			,							
					1	個						
定水位弁	撤去	25A				伸			-		+	
心小压力	14Y 77	2011			2							
						個						

屋外・補助対象タ	<b>卜</b> 工事(機械設備)	撤去工事				
名 称	摘要	数量	単位	単 価	金 額	備考
給水設備撤去						別紙 00-0058
			1 式			
ボールタップ 撤去	20A		天			
, ,			2			
			個			
フレキシブル継手撤去	40A		4			
			個			
フレキシブル継手撤去	80A		1			
			1			
計			個			
н						
給水配管切断						別紙 00-0059
			1			
配管切断	配管切断 25A 保温有		式			
(鋼管類)	配售奶奶 254 保価有		2			
<ul><li>手間のみ</li></ul>			か所			
配管切断	配管切断 40A 保温有					
(鋼管類) ・手間のみ			3 か所			
配管切断	配管切断 80A 保温有		72 1771			
(鋼管類)			1			
·手間のみ 計			か所			
₽T						

量外・補助対象タ	<b>小</b> 工事(機械設備)		撤去工事								
名 称	摘	要	数	量	単位	単	価	金	額	備	考
非水設備撤去				1						別紙 00-0060	
				1	式						
非水・硬質ポリ	屋内一般	75A		_							
塩化ビニル管 (VP)撤去				5	m						
方虫網撤去	SUS製 80A										
				2	個						
計					旧						

屋外・補助対	象外工事(機械影	3備)	発生材処理				
名 科	摘	要	数量	単位	単 価	金 額	備考
生材運搬							別紙 00-0061
			1	式			
敬去材運搬	タ゛ンプ゜トラック	2t積級		I			
, _ , , , , _ , , ,	人力積込 DID区間有り	混合廃棄物	9. 2				
-1	DID区間有り	4.5km以下		m3			
計							
<b></b>							別紙 00-0062
0 T-1/1 V=4T			1				7.57/84 00 0002
				式			
<b>è</b> 生材処分費	廃プラスチック		7.4				
			7. 4	m3			
発生材処分費	繊維くず			mo			
			1.6				
発生材処分費	金属くず			m3			
电生材 処分質	並馬 、 9		0.2				
			3.2	m3			
計							

A棟・補助対象工			直接仮設							
名 称	摘	要	数	量	単位	単	価	金	額	備考
墨出し										別紙 00-0063
				1	式					
墨出し(内部改修)	個別改修				工					
	12.00			235						
H 1112 (4-2071.6c)	# A 7/ //				m²					
墨出し(内部改修)	<b>復</b> 合 改 修			46.6						
				40.0	m²					
計										
* L										DILAL OU DOCA
養生				1						別紙 00-0064
				1	式					
養生(内部改修)	個別改修									
				270	m²					
養生(内部改修)	複合改修				III					
	124713			46.6						
=1					m²					
計										
整理清掃後片付け	-									別紙 00-0065
				1						
整理清掃後片付け	ITT DI I JA MC				式					
整埋清掃後斤付け (内部改修)	100万以以10分			270						
				2.0	m²					
整理清掃後片付け	複合改修			10.0		·				
(内部改修)				46.6	m²					
計					111					

棟・補助対象工	事 (建築)		直接仮設					
名 称	摘	要	数量	単位	単 価	金	額	備考
内部足場								別紙 00-0066
			1	_15				
内部仕上足場	階高4.0m以下			式				
(改修)	脚立足場 一般		23.	6				
	-		201	m²				
計								
反設材運搬			1					別紙 00-0067
			1	式				
反設材運搬								
内部仕上足場			23.	6				
即立足場) 計				m²				
FT								

A棟・補助対象工	事 (建築)	撤去工事					
名 称	摘	要数	量	単位	単 価	金 額	備考
内装撤去							別紙 00-0068
			1				
4-	E00			式			
床 発泡樹脂パネル撤去	厚80		97. 6				
7C1C401/H 1/4/H-Z	未供欠		31.0	m²			
未	厚12						
アン合板撤去	集積共		97.6				
	E			m²			
末 :゙ニル層積層床シート	厚2.3 集積共		97. 6				
・→ハ増付増床ン゚゚ト 散去	果恨共		91.0	m²			
末	H214			111			
置床撤去	集積共		39.8				
				m²			
未	厚15						
耐水合板撤去	集積共		39.8	m²			
<del></del>	厚2.5			III			
゛ニル床シート撤去	集積共		39.8				
				m²			
壁	100角 陶器質						
14ル撤去	集積共		7. 2	2			
木製巾木撤去	H60			m²			
[	集積共		151				
				m			
<b>经量鉄骨壁下地撤</b>							
去	集積共		8.5	2			
	厚6 ビニルクロス共			m²			
ェ 「イカル板撤去	集積共		8. 5				
	N A A		0.0	m²			
間仕切	厚40						
『礼撤去	集積共		22. 7	2			
箧	集積共			m²			
E ゛ニルクロス撤去	未识六		9.6				
			0.0	m²			
天井合板・ボード	一重張り 一般						
<b></b> 数去	集積共		23.6	2			
に井クロス撤去	集積共			m²			
ナナノレク似玄	果恨共		23.6				
			20.0	m²			

棟・補助対象	L事 (建築)		撤去工事							
名 称	摘	要	数量	単位	単	価	金	額	備	考
羽装撤去									別紙 00-0068	
				1 式						
ミ井廻り縁撤去										
				62						
ニットハ゛ス撤去	1216			m						
71 73114 24	集積共			10						
4 + ÷	アルミ製 W150 L600			か別	:					
え衣室 イニング甲板撤去	集積共			10						
				か別	:					
゙イニングキッチン 充し台水切り撤	ステンレス製 W150 L240	0		10						
11. しロ水切り1版	五 未慎大			10 か別	:					
計										

A棟・補助対象	[事 (建築)		発生材処理							
名 称	摘	要	数	量	単位	単	価	金	額	備考
発生材積込・運	般									別紙 00-0069
				1	式					
発生材積込み	ボード・木材類 /	人力			工人					
76 II 17 19 12 - 7	1 /1/17/54 /			19.7						
					m3					
撤去材運搬	ダンプトラック 2 人力積込 2	2t積級 木材類		1. 9						
	DID区間有り 4			1. 9	m3					
撤去材運搬	タ゛ンプ゜トラック 2	2t積級								
	人力積込 s	金属くず類		0.2	. 0					
撤去材運搬	DID区間有り 4 ダンプトラック 2	#. 5KIII以下 2t積級			m3					
JIK ZA FI KE JAK	人力積込 注	混合廃棄物		17.6						
31	DID区間有り 4	4.5km以下			m3					
計										
発生材処分										別紙 00-0070
				1						
発生材処分	木くず				式					
<b>兜生材処</b> 万	A > 9			1.9						
					m3					
発生材処分	金属くず			0.0						
				0.2	m3					
発生材処分	安定型混合廃棄	手物			mo					
				17.6						
計					m3					
P1										

3棟・補助対象工具	事 (建築)		直接仮設					
名 称	摘	要	数量	単位	単 価	金	額	備考
退出し								別紙 00-0071
			1	式				
退出し(内部改修)	個別改修			工				
至四〇(17時以19)	[E//19X]		258					
				m²				
墨出し(内部改修)	複合改修		53. 5					
			55. 5	m²				
計				111				
<b>美生</b>								別紙 00-0072
			1	式				
逢生(内部改修)	個別改修			IV.				
C (  7	19019		258					
( ) ( ) ( ) ( ) ( ) ( )	16 0 -1 16			m²				
養生(内部改修)	複合改修		53. 5					
			55. 5	m²				
隻生(外壁改修)				111				
			14. 4	2				
計				m²				
PΙ								

棟・補助対象工		直接仮設					
名 称	摘 要	数量	単位	単 価	金	額	備考
整理清掃後片付け							別紙 00-0073
		1	式				
整理清掃後片付け	個別改修		14				
内部改修)		258					
整理清掃後片付け	<b>ヤ</b> ヘル <i>ゆ</i>		m²				
管理信冊仮月刊り [内部改修]	<b>複合以修</b>	53. 5					
		00.0	m²				
整理清掃後片付け							
(外壁改修)		14. 4	m²				
計			111				
<b>小</b> 部足場							別紙 00-0074
		1	式				
<b> </b>	建枠 900×1700 布枠500+240		14				
(手すり先行方式)	12m未満	54					
安全手すり	枠組本足場用		m²				
(手すり先行方式)		7. 2					
			m				
計							
可部足場							別紙 00-0075
1可化物		1					で 100_00 大地 fi 位
			式				
可部仕上足場	階高4.0m以下	0= 0				-	
改修)	脚立足場 一般	25. 9	m²				
計			111				

は ・補助対象	工事 (建築)		直接仮設							
名 称		要	数量	単位	単 位	Б	金	額	備	考
災害防止									別紙 00-0076	
			1	式						
7場最下段フェンス	張 H1800 運搬費含	t e		I(						
9	W	_	9. 6							
1 1 1 1 1 1 1 1 1 1 1 1 1 1 1 1 1 1 1 1	Black to Me area	0000 TWF		m						
ッシュシート張り	防炎性能 JIS A 運搬費含む	8952 1 類	54. 7							
	<b>建</b> /成员 口 包		04. 1	m²						
計										
= 5tt. I. I. vezt lán									Fuldet on ones	
<b>反設材運搬</b>			1						別紙 00-0077	
			1	式						
反設材運搬	建枠幅600									
枠組本足場)	44		54	m²						
手すり先行方式 対数材運搬	枠組本足場用(手	すり先行方式)		m						
安全てすり)	11 /102-1-702 30713 ( 3	, , , , , , , , , , , , , , , , , , , ,	7. 2							
				m						
或設材運搬 内部仕上足場			25. 9							
即立足場)			23. 9	m²						
計										

B棟・補助対象工具	事 (建築)		撤去工事						
名 称	摘	要	数量	単位	単 価	金	額	備	考
内装撤去								別紙 00-0078	
			1	式					
床	厚80			- (					
発泡樹脂パネル撤去	集積共		75. 1	m²					
床	厚12			111					
ラワン合板撤去	集積共		75. 1						
床	厚2.3			m²					
ビニル層積層床シート	集積共		75. 1						
撤去	HOLA			m²					
床 置床撤去	H214 集積共		40.6						
			10.0	m²					
	厚15 集積共		40.6						
则 小 口 恢 版 云	来很大		40.0	m²					
	厚2.5								
ビニル床シート撤去	集積共		40.6	m²					
壁	100角 陶器質			***					
タル撤去	集積共		8. 2	m²					
木製巾木撤去	H60			m					
	集積共		151						
軽量鉄骨壁下地撤	65形 @300			m					
	集積共		10. 2						
B4	East at hear He			m²					
	厚6 ビニルクロス共 集積共		10. 2						
			10.5	m²					
間仕切 パ	厚40 集積共		28						
/ · · · / · / · / · / · / · / · / · / ·	未頂大		26	m²					
壁	集積共								
ビニルクロス撤去			13. 3	m²					
天井合板・ボード	一重張り 一般			111					
撤去	集積共		25. 9	2					
天井クロス撤去	集積共			m²					
			25. 9						
				m²					

3棟・補助対象工			撤去工事				
名 称	摘	要	数量	単位	単 価	金 額	備考
勺装撤去							別紙 00-0078
			1	式			
に井廻り縁撤去				10			
			70.8				
ニットバス撤去	1016			m			
ーットハ 人似 云	1216 集積共		12				
			12	か所			
<b>党</b> 衣室	アルミ製 W150 L600						
イニング甲板撤去	集積共		12	か所			
* イニンク* キッチン	ステンレス製 W150 L2400	1		13-131			
流し台水切り撤去	集積共		12				
計				か所			
FT							

	や工事 (建築)		発生材処理					
名 科		要	数量	単位	単 価	金	額	備考
発生材積込・道	重搬		1					別紙 00-0079
			1	式				
発生材積込み	ボード・木材類	人力						
			19. 5	m3				
散去材運搬	ダンプトラック	2t積級		ms				
	人力積込	木材類	1.7					
散去材運搬	DID区間有り ダンプトラック	4.5km以下		m3				
取 云 材 連 椒	人力積込	21傾版 金属くず類	0.3					
	DID区間有り	4.5km以下		m3				
散去材運搬	タ`ンプ <sup>°</sup> トラック	2t積級 混合廃棄物	17.6					
	人力積込 DID区間有り		17.6	m3				
計	DID LIN II	11 0111119),						
70 (L ++ hn /\								Bulfar on anno
発生材処分			1					別紙 00-0080
			1	式				
発生材処分	木くず		1.7					
			1. 7	m3				
発生材処分	金属くず			1110				
			0.3					
発生材処分	安定型混合廃棄	<b>E</b> 物		m3				
221,772,70	J 7 7 2 2 1 7 2 7 3 2 7		17. 6					
計				m3				
äΤ								

棟・補助対象外工具	事(建築)		撤去工事								
名 称	摘	要	数	量	単位	単	価	金	額	備	考
可装撤去										別紙 00-0081	
				1	式						
					I(						
说衣室 先面化粧台撤去				10							
計					か所						
Τī											
										+	
										<u> </u>	

	外工事 (建築)	777	発生材処理	))/ /I	))/ [m	^	der	£44-	-1-
名 称		要	数量	単位	単 価	金	額	備	考
き生材積込・選	<b>基搬</b>							別紙 00-0082	
			1	式					
色生材積込み	ボード・木材類	人力		14					
		,	1.9						
				m3					
数去材運搬	ダンプトラック 人力積込	2t積級	1.0						
	人刀積込 DID区間有り	混合廃棄物	1.9	m3					
計	DID区间有り	4. JAIII A		1113					
,									
色生材処分								別紙 00-0083	
			1						
				式					
色生材処分	安定型混合廃	棄物	1.9						
			1. 9	m3					
計				mo					

B棟・補助対象外工	[事(建築)		撤去工事								
名 称	摘	要	数	量	単位	単	価	金	額	備	考
可装撤去										別紙 00-0084	
				1	式						
<b>並</b> 衣室					工						
脱衣室 先面化粧台撤去				12							
					か所						
計											
										1	

B棟・補助対象外	L事 (建築)		発生材処理						
名 称	摘	要	数量	単位	単 価	金	額	備	考
発生材積込・運搬								別紙 00-0085	
			1	式					
発生材積込み	ボード・木材類	人力		14					
			2. 3						
撤去材運搬	ダンプトラック	2t積級		m3					
100 五 夕 八 上 700	人力積込	混合廃棄物	2.3						
	DID区間有り	4.5km以下		m3					
計									
発生材処分								別紙 00-0086	
2021/1/070			1					7,000	
₹0 4L ++ 6n /\	<b>泪入麻弃怖</b>			式					
発生材処分	混合廃棄物		2. 3						
			2.0	m3					
計									
		·							
L			l .	1	l .			1	

集会室・補助対象	と外工事 (建築)		直接仮設				
名 称	摘	要	数量	単位	単 価	金 額	備考
<b>美</b> 生							別紙 00-0087
			1	式			
養生(内部改修)	複合改修			工			
民工(17時以19)	12 L 92 19		1.6				
				m²			
計							
を理清掃後片付け							別紙 00-0088
2.4111111111111111111111111111111111111			1				25,1,54 00 0000
	16 4 -1 16			式			
整理清掃後片付け (内部改修)	複合改修		1.6				
			1.0	m²			
計							

屋外·補助対象外	工事 (建築)		発生材処理							
名 称	摘	HV.	数量	単位	単	価	金	額	備	考
発生材積込·運搬									別紙 00-0089	
			1	式						
発生材積込み	ボード・木材類 人力									
			0.							
撤去材運搬	ダンプトラック 2t積級			m3						
1版 五 杓 建 )版	人力積込 混合廃棄物	'n	0.	1						
	DID区間有り 4.5km以下	-		m3						
計										
発生材処分									別紙 00-0090	
76±17.073			1						337/24 00 0000	
To d. I. I. I. a. ()				式						
発生材処分	安定型混合廃棄物		0.	1						
			0.	m3						
計										

A棟・補助対象工	事(電気設備)	電灯設備						
名 称	摘要	数量	単位	単 価	金	額		考
配管・配線							別紙 00-0091	
		1	式					
(インターホン関係)			10					
1種金属線ぴ(MM1)	D#I (40, 4mm)							
11里亚/陶/水〇·(MM1)	D2 (40. 4mm)	26						
			m					
1種金属線ぴ(MM1) 附属品	B型(40.4mm) ジャンクションボックス	10						
門加斯口口		10	個					
	B型(40.4mm) 1個用スイッチボ゛ックス							
附属品		10	個					
600V耐燃性ポリエチレ	1. 6mm		1101					
ン絶縁電線(EM-IE)		138						
(PF管内) EM-AEケーフ・ル	1.2 mm- 2C		m					
EM-AE/-/ N	管内	26						
			m					
EM-AEケーフ゛ル	1.2 mm- 2C FEP内 (PF·CD)	40						
	LELLA (LL.CD)	40	m					
EM-AEケーフ゛ル	1. 2 mm- 2C							
	ピット・天井	34						
(給湯器関係)			m					
1種金属線ぴ(MM1)	D#II (40, 4mm)							
1/1里 亚 / 陶 / WM 1 /	D± (40. 4IIII)	60						
			m					
600Vポリエチレン絶縁 耐燃性ポリエチレンシース		60						
ing RATE A リエテレンジース ケーフ゛ル平形 EM-EEF		60	m					
コンセント(防雨形)	2P15A×2							
	(抜止め 接地極×2 接地端子付) 125V	10	個					
計	1201		旧					
***								

	工事(電気設備)	撤去工事	- N/ // -	))/ fm	A der	1115
名 称	摘 要	数量	単位	単 価	金 額	備考
照明器具 撤去	共用部	1				別紙 00-0092
		1	式			
照明器具 撤去	直付 FL20W-1					
		1	/ma			
照明器具 撤去	階段通路誘導灯 (天井付)		個			
思列400元 取五	FL20W-1 BT付	5				
		_	個			
照明器具 撤去	階段通路誘導灯(壁付)					
	FL20W-1 BT付	1	個			
計			IEI			
照明器具 撤去	住戸部					別紙 00-0093
		1	D <sub>2</sub>			
照明器具 撤去	直付ダウンライト IL40W		式			
思明命兵 服云	直介] タ リンノイト IL40W	20				
			個			
照明器具 撤去	直付ダウンライト IL60W					
		10	個			
照明器具 撤去	棚下灯 FL10W		IEI			
	(J) 1 713 1 1 1 1 1 1 1 1 1 1 1 1 1 1 1 1 1	10				
71			個			
計						

B棟・補助対象工	事 (電気設備)	電灯設備				
名 称	摘 要	数量	単位	単 価	金 額	備考
配管・配線						別紙 00-0094
		1	式			
(インターホン関係)			工			
(10) 40 (90) (11)						
1種金属線ぴ(MM1)	B型 (40. 4mm)	20				
		30	m			
	B型(40.4mm) ジャンクションボックス		111			
附属品		12	_			
1番 A 屋 绰 78 (MI)	B型(40.4mm) 1個用スイッチボックス		個			
附属品	B空 (40. 4回回) 11回用 ハイツテル ツケム	12				
		10	個			
600V耐燃性ポリエチレ	1. 6mm					
ン絶縁電線(EM-IE) (PF管内)		200	m			
EM-AEケーフ゛ル	1. 2 mm- 2C		111			
	管内	30				
EM-AEケーフ゛ル	1. 2 mm- 2C		m			
EM-AE/I-/ N	I. 2 mm - 2C   FEP内 (PF·CD)	23				
		20	m			
EM-AEケーフ゛ル	1. 2 mm- 2C					
	ピット・天井	29	***			
(給湯器関係)			m			
1年人見始が(1977)	DEU (40, 4					
1種金属線ぴ(MM1)	D空 (40. 4mm)	72				
		12	m			
600Vポリエチレン絶縁						
耐燃性ポリエチレンシース ケーブル平形 EM-EEF		72	***			
カーアル平形 EM-EEF コンセント(防雨形)	2P15A×2		m			
1 (124113772)	(抜止め 接地極×2 接地端子付)	12				
÷1.	125V		個			
計						

B棟・補助対象	工事(電気設備)	撤去工事				
名 称	摘 要	数量	単位	単 価	金 額	備考
照明器具 撤去	共用部					別紙 00-0095
		1	式			
照明器具 撤去	直付 FL20W-1		14			
		3	_			
照明器具 撤去	直付 FL40W-1		個			
W. 21 July 24	E(1) I LHOW I	2				
WT -W 85 5 11/1			個			
照明器具 撤去	階段通路誘導灯(天井付) FL20W-1 BT付	2				
	1.F70M 1 B114	2	個			
照明器具 撤去	階段通路誘導灯 (壁付)					
	FL20W-1 BT付	1	個			
計			旧			
照明器具 撤去	住戸部	,				別紙 00-0096
		1	式			
照明器具 撤去	直付ダウンライト IL40W		- 1			
		24	/177			
照明器具 撤去	直付ダウンライト IL60W		個			
/// / III/ /	EIII / /V/II IBOON	12				
m an m = #. 4.	In The Distance		個			
照明器具 撤去	棚下灯 FL10W	12				
		12	個			
計						

集会室・補助対象	象工事 (電気設備)		撤去工事								
名 称	摘	要	数	量	単位	単	価	金	額	備	考
照明器具 撤去										別紙 00-0097	
				1	式						
贸明器具 撤去	屋外ブラケット型										
				1	個						
照明器具 撤去	FRS3-202RH				旭						
				1	-						
照明器具 撤去	FRS3-402RH				個						
1916年 101五	1103 402MI			6							
7.00.00 8 24.2	IMA 68 1, 50 1)				個						
贸明器具 撤去	埋込ダウンライト			1							
					個						
贸明器具 撤去	K1-IRS4-20										
				1	個						
計											
										1	
										1	

	工事(電気設備)		撤去工事								
名 称	摘	要	数	量	単位	単	価	金	額	備	考
明器具 撤去										別紙 00-0098	
				1	式						
明器具 撤去	直付 FL20W-1				10						
				1							
31					個						
計											
					1						

A棟・補助対象外	工事 (電気設備)		撤去工事								
名 称	摘	要	数量	i	単位	単	価	金	額	備	考
配線器具	住戸内									別紙 00-0099	
(弱電機器含む)				1	式						
コンセント 撤去	連用形2P15A×2				14						
	-			10	free						
コンセント 撤去	125V 連用形2P15AE付×1				個						
20 CO   1HC ZZ	座/1/021 TONE[1] ∧ T			10							
	125V				個						
コンセント 撤去	連用形2P15A×2 +	ET		20							
	125V			20	個						
スイッチ 撤去	片切スイッチ x 1										
				10	/cc						
スイッチ 撤去	片切スイッチ x 2				個						
1777 201	71 24. 177 == =			10							
	Hill Tark of the state of the s	3 1 1 1 1 1 1 1 1 1			個						
スイッチ 撤去	片切スイッチ x 2 + パ	イロットフンフ		10							
				10	個						
引掛シーリンク゛撤去											
				20	個						
電話用MJ 撤去					旧						
				10							
呼出チャイム 撤去					個						
中山/7/14 版云				6							
				Ü	台						
室内ブザー 撤去				c							
				6	台						
インターホン親機 撤去					н						
				4	,						
インターホン子機 撤去					台						
17 / 47 1 1/交 1取 乙				4							
					台						
電線 撤去	1.6mm			155							
				199	m						
計					***						

摘	要	数	量	単位	単	価	金	額	備	考
										,
									別紙 00-0100	
			1	式						
	2t積級			14						
人力積込	混合廃棄物		0.2							
DID区間有り	4.5km以下			m3						
									別紙 00-0101	
			1	-4-						
<b>蛍光灯</b>				工人						
(全住戸、共	·用部、屋外、集会所含	<b>3</b>	1							
む)	<del></del>			式						
女正型混合角	<b>E</b> 莱彻		0.2							
			0.2	m3						
		+								
	む)	(全住戸、共用部、屋外、集会所含	(全住戸、共用部、屋外、集会所含 む)	(全住戸、共用部、屋外、集会所含む)	蛍光灯 (全住戸、共用部、屋外、集会所含む)     1       む)     式       安定型混合廃棄物     0.2	蛍光灯 (全住戸、共用部、屋外、集会所含む)     1       む)     式       安定型混合廃棄物     0.2	蛍光灯 (全住戸、共用部、屋外、集会所含む)     1       支定型混合廃棄物     0.2	蛍光灯     (全住戸、共用部、屋外、集会所含む)       支定型混合廃棄物     0.2	蛍光灯     (全住戸、共用部、屋外、集会所含む)       セン     式       安定型混合廃棄物     0.2	

B棟・補助対象外	ト工事 (電気設備)		撤去工事							
名 称	摘	要	数量	単位	単	価	金	額	備	考
配線器具	住戸内								別紙 00-0102	
(弱電機器含む)				1 式						
コンセント 撤去	連用形2P15A×2									
	-			12						
コンセント 撤去	125V 連用形2P15AE付×1			個						
27 C7   1HX Z2	<b>産州</b> //21 15AE/リハ1			12						
	125V			個						
コンセント 撤去	連用形2P15A×2 + E	Γ		24						
	125V			個						
スイッチ 撤去	片切スイッチ x 1									
				12 個						
スイッチ 撤去	片切スイッチ x 2			旭						
177	71 74 177 11 1			12						
- 1 1 1111-1-	H-ITT-1 4 O · · · · · · ·	. 1 = 1		個						
スイッチ 撤去	片切スイッチ x 2 + パイロ	コットフンノ		12						
				個						
引掛シーリンク゛撤去										
				24 個						
電話用MJ 撤去				100						
				12						
呼出チャイム 撤去				個						
竹田/竹本 脈五				10						
				台						
室内ブザー 撤去				10						
				10 台						
インターホン親機 撤去										
				2						
インターホン子機 撤去				台						
14 / 414 1 JAN 187 TZ				2						
				台						
電線 撤去	1. 6mm			70						
				70 m						
計										
計				111						

B棟・補助対象外	工事 (電気設備)	発生材処理				
名 称	摘要	数量	単位	単 価	金 額	備考
発生材運搬		1	-45			別紙 00-0103
	ゲンプトラック 2t積級 人力積込 混合廃棄物 DID区間有り 4.5km以下	0.2	式 m3			
≅- - -						
70 d. ++ hn /\						Blift oo olo4
発生材処分		1	式			別紙 00-0104
	安定型混合廃棄物	0.2	m3			
<u></u>						

集会室・補助対	†象外工事(電気	設備)	発生材処理					
名 称		要	数量	単位	単 価	金	額	備考
発生材運搬								別紙 00-0105
			1	式				
散去材運搬	タ゛ンフ゜ トラック	2t積級		14				
	人力積込	混合廃棄物	0.3					
計	DID区間有り	4.5Km以下		m3				
生材処分								別紙 00-0106
1工何及力			1					717AC 00-0100
6 (I. 1-1-1-1)	<b>小小到温入床</b>	<b>本</b> 4-		式				
<b>Ě生材処分</b>	安定型混合廃	<b>莱彻</b>	0.3					
			0.0	m3				
計								

	外工事(電気設備)		撤去工事							
名 称	摘	要	数	量	単位	単 価	金	額	備	考
幾器類	照明器具・警報盤			1					別紙 00-0107	
				1	式					
(撤去)										
警報盤 撤去										
				1	個					
引込盤 撤去					jjej					
				2	個					
計					IEI					
	1									
	-									

屋外·補助対象	外工事(電気設備)		撤去工事								
名 称	摘	要	数	量	単位	単	価	金	額	備	考
配管配線類										別紙 00-0108	
				1	式						
電線管 撤去	G22				I(						
	露出			7							
and John Aven Life 1.					m						
電線管 撤去	PE22 露出			14							
	路山			14	m						
電線管 撤去	VE16										
	露出			4							
電線 撤去	1. 6mm				m						
	1. Onini			11							
					m						
ケーフ゛ル 撤去	CV3. 5mm2-3C 管内			10							
	官內			10	m						
ケーフ゛ル 撤去	CVV2mm2-2C				111						
	管内			4							
ケーフ゛ル 撤去	CVV2mm2-4C				m						
7-7 N 1WZ	管内			19							
					m						
P·BOX 撤去	200 x 200 x 200										
				1	m						
スイッチ 撤去	片切スイッチ x 1				111						
	, , , , , , ,			1							
コンセント 撤去	連用形2P15AE付×1				個						
コノピノト 加士	連用形ZPI5AEN XI			1							
	125V				個						
計											
								1			

		工事(電気設		1	発生材処理								
名	称	摘	要		数	量	単位	単	価	金	額	備	考
生材運	般			T		,						別紙 00-0109	
						1	式						
<b>法材運</b>	般	タ゛ンプ゜トラック	2t積級				14						
		人力積込 DID区間有り	混合廃棄物			0.2							
青	L	DID区間有り	4.5km以下				m3						
Р													
生材処	分											別紙 00-0110	
						1	-						
<b>全材処</b>	分	安定型混合廃	棄物				式						
		,,,,,,,,,,,,,,,,,,,,,,,,,,,,,,,,,,,,,,	->14			0.2							
=							m3						
Ė	r												

名	称	摘	要	数	量	単位	単	価	金	額	備	考
夏囲い こうしゅう											別紙 00-0111	
					1							
医内空気環境	生油 亡					式					別紙 00-0112	
2円至风界/	礼侧儿				1						为178式 00-0112	
					-	式						
スベスト調査タ	分析費										別紙 00-0113	
					1	-4-						
〈質検査						式					別紙 00-0114	
1、貝状虫					1						75-17/94, 00 011-1	
						式						
で通誘導整理	∄員B										別紙 00-0115	
					1	式						
どき住戸代権	去和 田					I(					別紙 00-0116	
五 ローエン 「Vi 多クリーニンク゛	4 J. J. 11				1						25-17/94, 00 0110	
					_	式						
計												

名 称	摘要	数量	単位	単 価	金 額	備考
仮囲い		1				別紙 00-0111
		1	式			
仮囲い	A型バリケード	26. 8				
		20. 6	m			
出入口ゲート	W3000	1				
		1	か所			
計						
室内空気環境測定						別紙 00-0112
		1	式			
試料採取						
		1	式			
室内空気環境測定						
		2	戸			
計						
アスベスト調査分析費		_				別紙 00-0113
		1	式			
試料採取						
		1	式			
アスベスト調査分析費						
		10	検体			
計			DATE:			
		1	1		1	

#### 共通仮設費(積上) 共通費別紙明細


名 称	摘	要	数	量	単位	単	価	金	額	備	考
質検査										別紙 00-0114	
				1							
SS IA -L-	3 L H = 4 m				式						
(質検査	受水槽更新時			1							
				1	式						
計											
で通誘導整理員B										別紙 00-0115	
				1	D.						
で通誘導整理員B					式						
、				40							
				10	人						
計											
き住戸代替利用										別紙 00-0116	
をクリーニンク*				1	式						
き住戸代替利用					14						
をクリーニンク゛				2							
31					室						
計											
								-			


# 海老名市市営国分北三丁目住宅長寿命化工事

図面リ	スト				
〇意匠図					
図面番号	図面名称	縮尺 (A1)	図面番号	図面名称	縮尺 (A1)
00	図面リスト	NS	A-01	建築工事 特記仕様書1	NS
M-01	機械設備工事 特記仕様書	NS	A -02	建築工事 特記仕様書2	NS
M-02	配置図(改修後)	1/150	A -03	建築工事 特記仕様書3	NS
M-03	機器表•凡例(改修後)	NS	A-04	建築工事 特記仕様書4	NS
M-04	器具表(改修後)	NS	A -05	建築工事 特記仕様書5	NS
M-05	A棟系統図(改修後)	NS	A-06	案内図・配置図	1/200
M-06	B棟系統図(改修後)	NS	A-07	仕上表	NS
M-07	A棟1階·基準階平面図(改修後)	1/100	A -08	A棟1階・基準階平面図断面図(改修後)	1/100
M-08	A棟1階·基準階換気設備平面図(改修後)	1/100	A -09	B棟1階・基準階平面図断面図(改修後)	1/100
M-09	A棟住戸平面詳細図(改修後)	1/30	A-10	A棟住戸平面詳細図(改修後)	1/30
M-10	B棟1階・基準階平面図(改修後)	1/100	A-11	B棟住戸平面詳細図(改修後)	1/30
M-11	B棟1階・基準階換気設備平面図(改修後)	1/100	A-12	A棟・B棟展開図(改修前・後)	1/50
M-12	B棟住戸平面詳細図(改修後)	1/30	A-13	A棟・B棟天井伏図(改修前・後)	1/30
M-13	集会室棟平面図(改修後)	1/50	A-14	ユニットバス詳細図	1/4, 1/10, 1/1
M-14	受水槽廻り詳細図	1/40	A-15	A棟1階・基準階平面図断面図(改修前)	1/100
M-15	受水槽詳細図(参考図)	1/30	A-16	B棟1階・基準階平面図断面図(改修前)	1/100
M-16	受水槽不断水工法施工フロー図	1/50	A-17	A棟住戸平面詳細図(改修前)	1/30
M-17	配置図(改修前)	1/150	A-18	B棟住戸平面詳細図(改修前)	1/30
M-18	機器表•凡例(改修前)	NS	A-19	集会所棟平面図屋根伏図立面図展開図(改修前・後)	1/50, 1/100
M-19	器具表(改修前)	NS	A -20	B棟立面図(仮設計画図)	1/100
M-20	A棟系統図(改修前)	NS	A -21	仮設計画図	1/150
M-21	B棟系統図(改修前)	NS			
M-22	A棟1階·基準階平面図(改修前)	1/100	E-01	電気設備工事 特記仕様書	NS
M-23	A棟1階·基準階換気設備平面図(改修前)	1/100	E-02	外構図・受水槽ポンプ室平面図(改修前・後)	図示
M-24	A棟住戸平面詳細図(改修前)	1/30	E-03	電灯設備 A棟1階·基準階平面図(改修前・後)	1/100
M-25	B棟1階・基準階平面図(改修前)	1/100	E-04	電灯·弱電設備 A棟住戸平面詳細図(改修前・後)	1/50
M-26	B棟1階・基準階換気設備平面図(改修前)	1/100	E-05	電灯設備 B棟1階·基準階平面図(改修前・後)	1/100
M-27	B棟住戸平面詳細図(改修前)	1/30	E-06	電灯·弱電設備 B棟住戸平面詳細図(改修前・後)	1/50
M-28	集会室棟平面図(改修前)	1/50	E-07	電灯設備 集会所棟平面図(改修前・後)	1/50

海老名	市	
Ebina	City	

図面名称	図面リスト	図面番号
縮尺	N. S	0
件名	海老名市市営国分北三丁目住宅長寿命化工事	

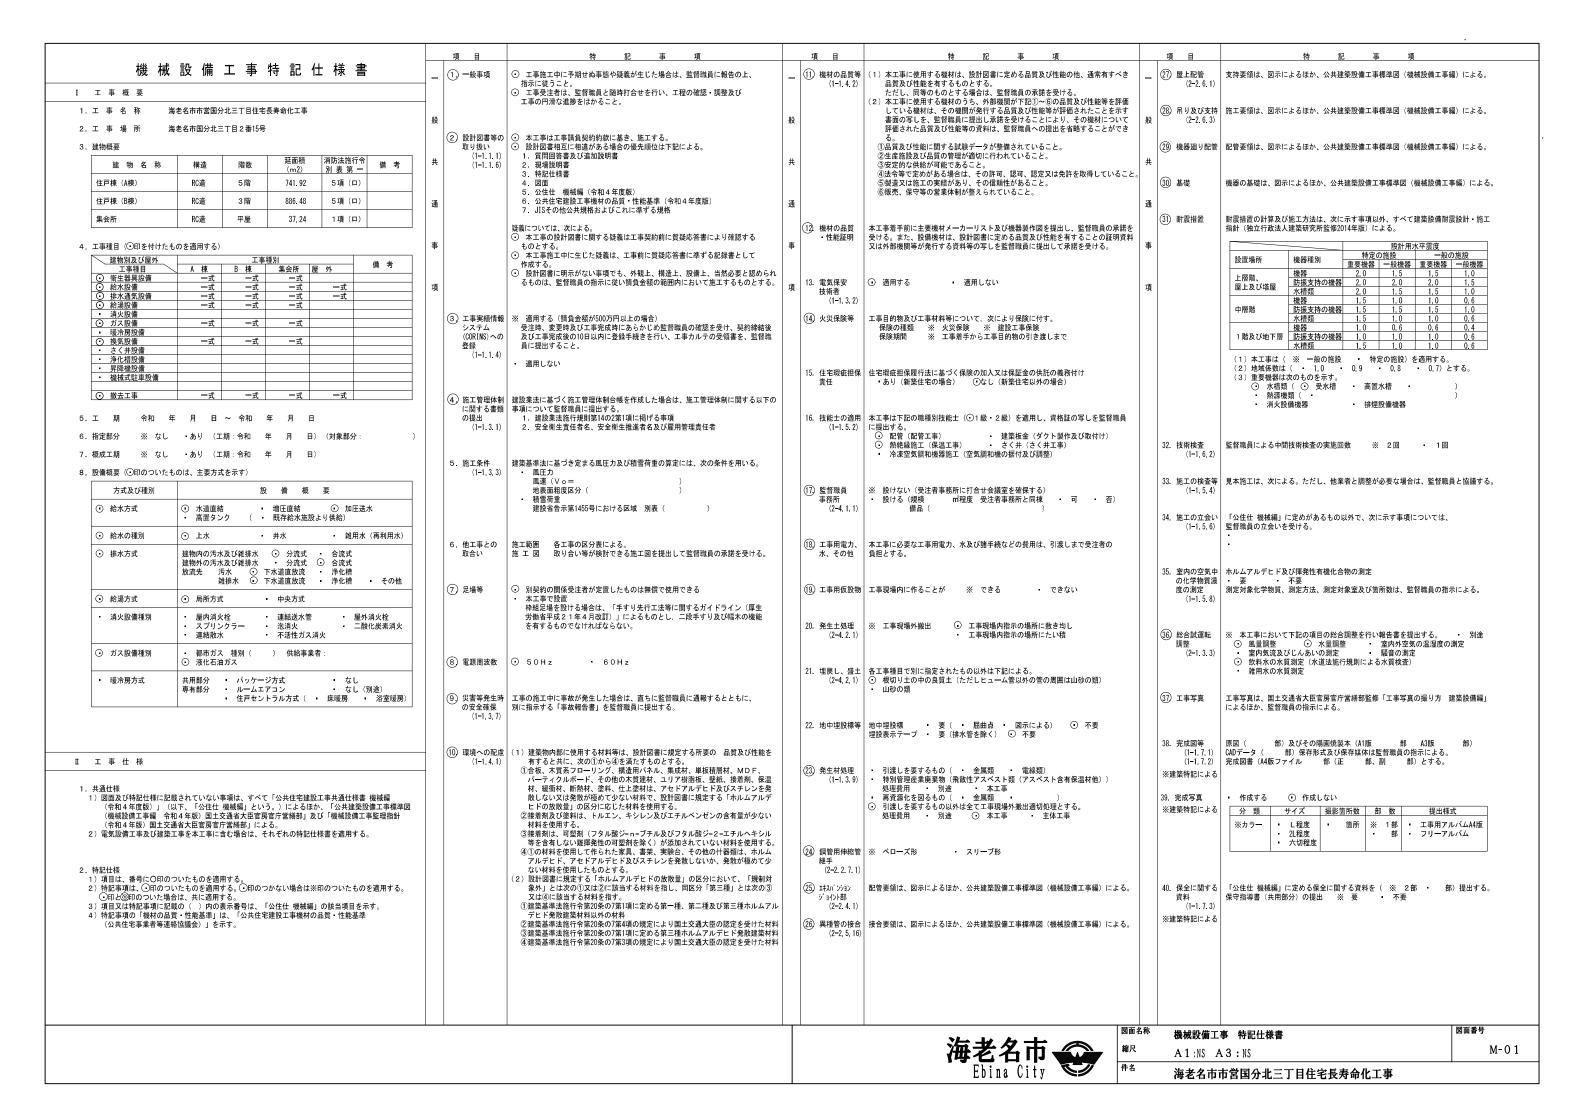

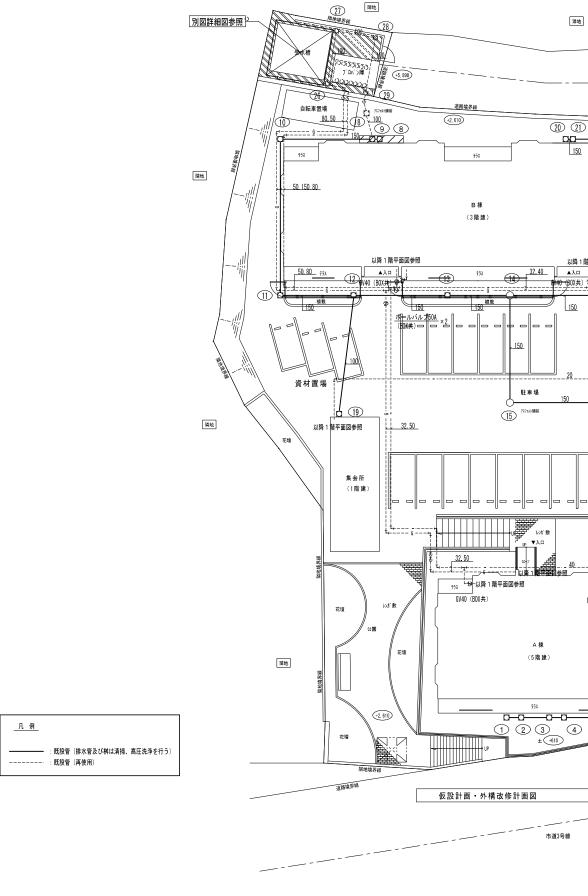

桝リスト(再使用)

桝の種類

汚水桝 SB-1

汚水桝 SB-1

汚水桝 SB-1

汚水桝 SB-2

汚水桝 SB-3

汚水桝 SB-1

汚水桝 SB-2

汚水桝 SB-4

汚水桝 SB-5

汚水桝 SB-6

人孔桝 1号

人孔桝 1号

人孔桝 1号

汚水桝 SA-1

汚水桝 SA-1

汚水桝 SB-1

汚水桝 SB-1

汚水桝 SB-2

汚水桝 SB-2

汚水桝 SB-4

汚水桝 SB-5

汚水桝 SA-1

汚水桝 SA-2

汚水桝 SA-1

汚水桝 SA-1

公設桝

公設桝

汚水桝 SB-4 500φ

汚水桝 SB-1 500φ

4

10

13

14

15

16

17

18

19

20

22

24

26

28

桝の寸法 桝の高さ

 $500 \phi$ 

 $500 \phi$ 

 $500 \phi$ 

 $500 \phi$ 

 $400 \phi$ 

 $400 \phi$ 

 $500 \phi$ 

 $500 \phi$ 

 $500 \phi$ 

 $500 \phi$ 

 $400 \phi$ 

 $300 \phi$ 

 $400 \phi$ 

 $400 \phi$ 

桝 蓋

650H コンクリート蓋

690H コンクリート蓋

780日 コンクリート蓋

860H コンクリート蓋

1000H コンクリート蓋

1050H コンクリート蓋

630H コンクリート蓋

670H コンクリート蓋

780H コンクリート蓋

1010H コンクリート蓋

1110H コンクリート蓋

1800H コンクリート蓋

610H コンクリート蓋

500H コンクリート蓋

480H コンクリート蓋

550H コンクリート蓋

770日 コンクリート蓋

820日 コンクリート蓋

1050H コンクリート蓋

1200H コンクリート蓋

370H コンクリート蓋

450H コンクリート蓋

560H コンクリート蓋

600H コンクリート蓋

1450 H MHD

1730 H MHD

1750 H MHD

1250H コンクリート蓋 副管付

1040 H

備考

海老名市 Ebina City 
 図面名称
 配置図 (改修後)
 図面番号

 縮尺
 A1:1/150 A3:1/300
 M-02

海老名市市営国分北三丁目住宅長寿命化工事

5, 380

16

GV40 (BOX共)

S=1/200

+2, 610

17)

+610

自転車 置場

±0

▼ 敷地内入口

市道11,19号線

隣地

		1		雷	気 容 量	(50H7)			
記号	機器名		仕 様	電源	容量 KW	消費電力 KW	台数	設置場所	備考
W T — 1	ポンプ室付受水槽	形 式:	FRP製複合板パネルタンク(中仕切付) 不断水工法による改修	1	1000	100	1	屋外	コンクリート基礎(既設)
		寸 法:	3000×2000×2500H+3000×2000×2500H(ポンプ室) 耐震: 1.0G						
		付属品:							
PWU-1	給水ポンプユニット	形 式:	ステンレス製推定末端圧一定給水ポンプユニット	3×200	0.75×2		1	屋外	コンクリート基礎(既設)
		能力:	32φ×50φ × 150L/min × 25m × 2台						
		運転方式:	並列交互運転						
		付属品:	スプリング防振架台、制御盤、他標準付属品一式						
GWH-1	ガス給湯機	形 式:	屋外壁掛型追炊機能付 潜熱回収型 フルオート	1 × 100		0.110	10	A 棟	
		能力:	20号 ガス消費量: 36.7 kW				12	B 棟	
		付属品:	台所リモコン、風呂リモコン、リモコンコード (20.m) 、配管カバー、循環金具						
			他標準付属品一式						
FE-1	排気ファン	形 式:	天井換気扇(低騒音形)	1 × 100		0.013	10	A棟 便所	
		能力:	100φ × 50m3/h × 80Pa				12	B棟 便所	
		付属品:	天吊金具、他標準付属品一式						
F E-2	排気ファン	形 式:	天井換気扇(低騒音形)2部屋用	1 × 100		0.02	10	A棟 浴室	
		能力:	$100\phi \times 80$ m $3/h \times 80$ Pa				12	B棟 浴室	
		付属品:	副吸込口、天吊金具、他標準付属品一式						
FE-3	排気ファン	形 式:	レンジフードファン 浅形	1 × 100		0.072	10	A棟 台所	
		能力:	150φ × 350m3/h × 60Pa				12	B棟 台所	
		付属品:	排気アタッチメント、他標準付属品一式						
FE-4	排気ファン	形 式:	天井換気扇 (低騒音形)	1 × 100		0.095	2	集会所	
		能力:	150φ × 420m3/h × 80Pa						
		付属品:	天吊金具、他標準付属品一式						
FE-5	排気ファン	形 式:	天井換気扇 (低騒音形)	1 × 100		0.013	1	集会所 便所	
		能力:	$100 \phi \times 80 \text{m}3/\text{h} \times 60 \text{Pa}$						
		付属品:	天吊金具、他標準付属品一式						
FE-6	排気ファン	形 式:	天井換気扇 (低騒音形) 金属製	1 × 100		0.013	1	集会所 ミニキッチン	
		能力:	$100\phi$ × $200$ m3 $/$ h × $60$ Pa						
		付属品:	天吊金具、他標準付属品一式						

凡 例

記号	名 称	種 別 及 び 仕 様	備考
	給 水 管	PS内:硬質塩化ビニルライニング鋼管 SGP-VB	
		住戸内: 水道用ポリエチレン管	
<u>ı-</u>	給 湯 管	保温材付架橋ポリエチレン管	
——PT——	追 焚 管	さや管内 追炊用ペアホース	
	汚 水 管	耐火二層管 VP	
		ピット内:硬質ポリ塩化ビニル管 VP	
	雑 排 水 管	耐火二層管 VP	
		ピット内:硬質ポリ塩化ビニル管 VP	
— G —	ガ ス 管	配管用炭素鋼鋼管(白)	
	スパイラルダクト	亜鉛鉄板製	
—₩—	仕 切 弁	10K	


器 具 表

					A 棟	: (1	~5階)				В	棟	(1~3階	雪)		集	会所	
器具名	参考型番	仕様・付属品	イニングキッチ	便 :	j	面 脱 衣				ダイニングキッチン		洗面脱衣室				便		- 合
洋風便器	CS325BPR	手洗付ロータンク (SH335BA) 、紙巻器 (YH500) 、他標準付属品一式		10						1	2							22
洋風便器	CS325BPR	ロータンク(SH334BA)、紙巻器 (YH500) 、他標準付属品一式														1		1
					_	_			$\perp$	_	_						+	$\perp \!\!\! \perp \!\!\! \perp$
手洗器	LSL870APR	標準付属品一式							_							1		1
洗面化粧台	建築工事					10			-			12					+	22
<b>元国</b> 10 社 白	建梁工事				_	10			+	+		12						122
ユニットバス	建築工事				10		+		+		12	,					+	22
	ZX-7																	
洗濯機パン	PWSP80J2W	トラップ付			٠	10												22
流し用混合水栓	TKS05317J		10							2								22
							$\perp$	$\perp$					$\perp$					
洗濯機用水栓	TW11R					10	_					12						22
						-			-								++	-
					+	+	-		+	+	+	+					++	+-
					_	+			+	+							+	+
									+									+
						$\top$	+		$\top$	$\top$	$\top$				+			

図面名称	器具表 (改修後)
縮尺	A1:NS A3:NS

海老名市市営国分北三丁目住宅長寿命化工事

M-04

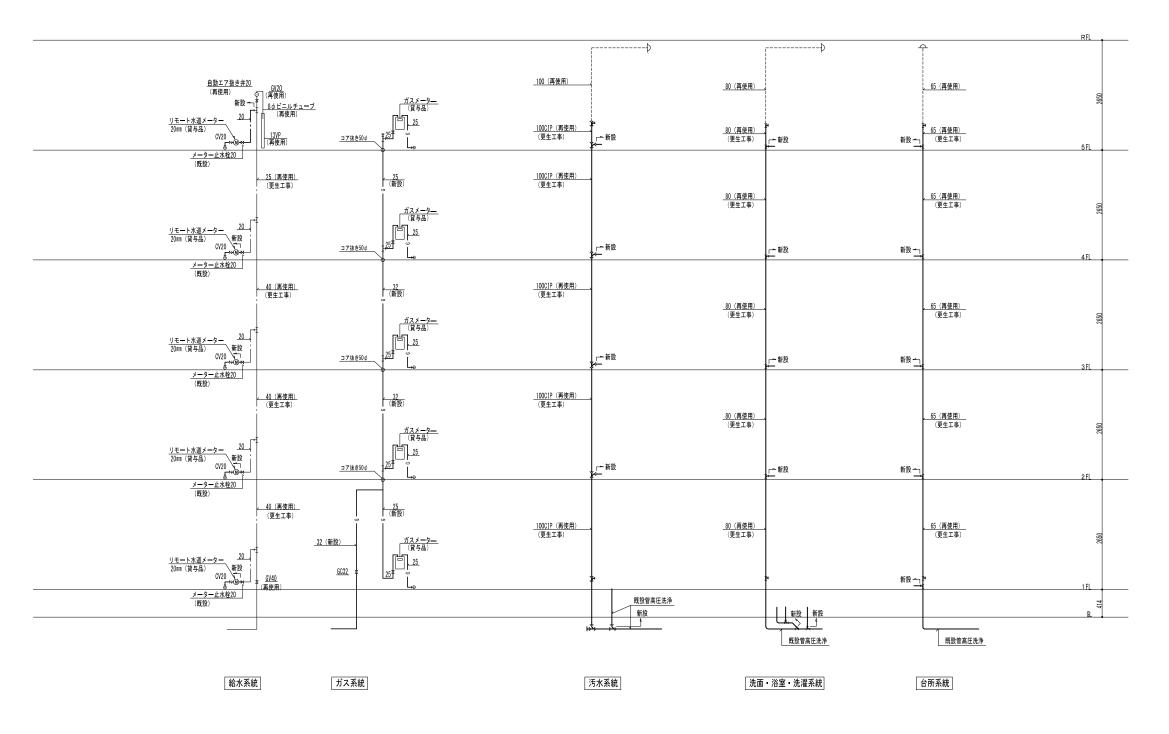

※給水管更生工事
・共用給水立管の更生工事(FRPライニング)を行う
・施工前に水道局へ届出を行うこと。
・ライニング工事前に配管内の錆等の清掃を行う。
・施工後は水質検査を行うこと。
・更生工事実施後、当該系統で影響がでた共用部止水栓、各戸水道メーター手前の


止水栓の更新を行うこと。(当該工事は更生工事に含む)

※排水管更生工事 ・共用排水立管の更生工事 (FRPライニング) を行う ・ライニング工事前に配管内の錆等の清掃を行う。

- 最上階よりライニングを行う。

・更生工事の施工に必要な配管の一部撤去、復旧等は更生工事に含む。

海老名市 Ebina City 海老名市市営国分北三丁目住宅長寿命化工事

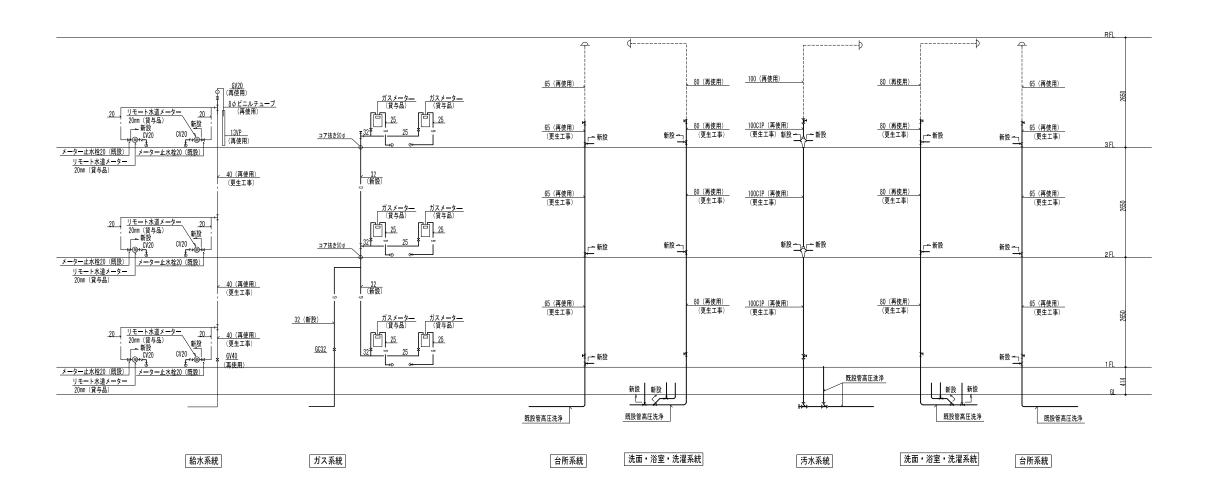

※給水管更生工事

・共用給水立管の更生工事(FRPライニング)を行う

・施工前に水道局へ届出を行うこと。

・ライニング工事前に配管内の錆等の清掃を行う。

・施工後は水質検査を行うこと。

・更生工事実施後、当該系統で影響がでた共用部止水栓、各戸水道メーター手前の

止水栓の更新を行うこと。(当該工事は更生工事に含む)

※排水管更生工事

共用排水立管の更生工事(FRPライニング)を行う

・ライニング工事前に配管内の錆等の清掃を行う。

最上階よりライニングを行う。

※共通


・更生工事の施工に必要な配管の一部撤去、復旧等は更生工事に含む。


海老名市 Ebina City

図面名称	B棟系統図(改修後)
縮尺	A1:NS A3:NS

M-06

海老名市市営国分北三丁目住宅長寿命化工事

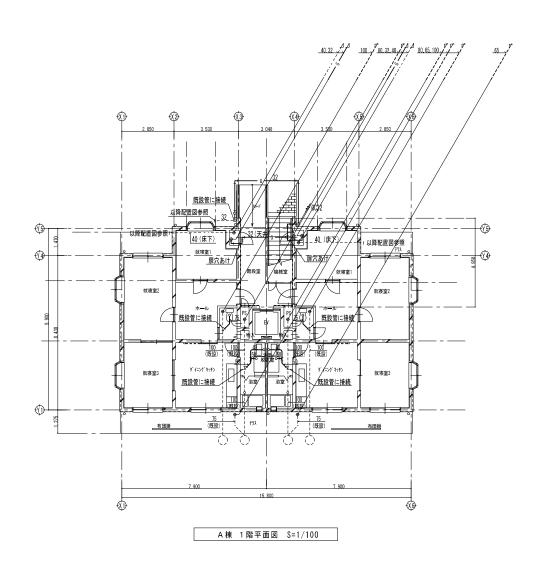

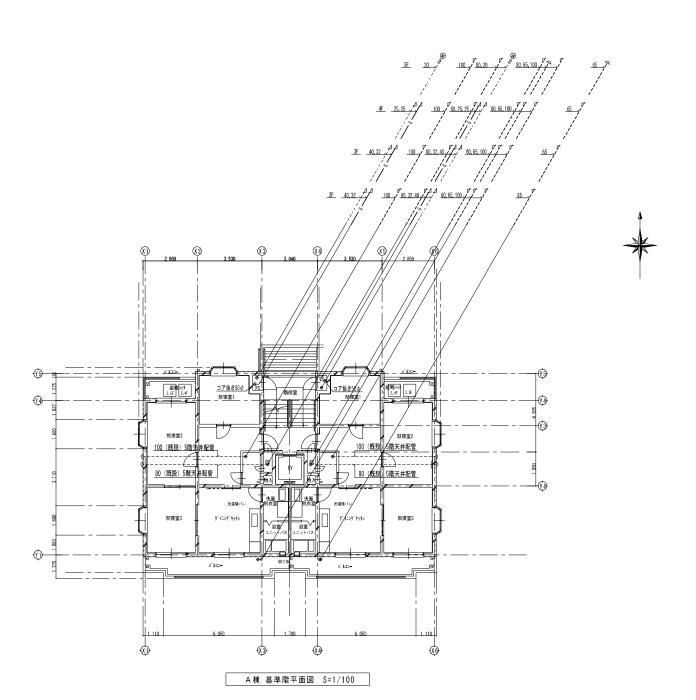



※. 既設給水管、排水管は更生工事を行う。※. 1階床下既設排水管は高圧洗浄を行う。

海老名市 Ebina City


図面名称	A棟1階・基準階平面図(改修後)
縮尺	A1:1/100 A3:1/200



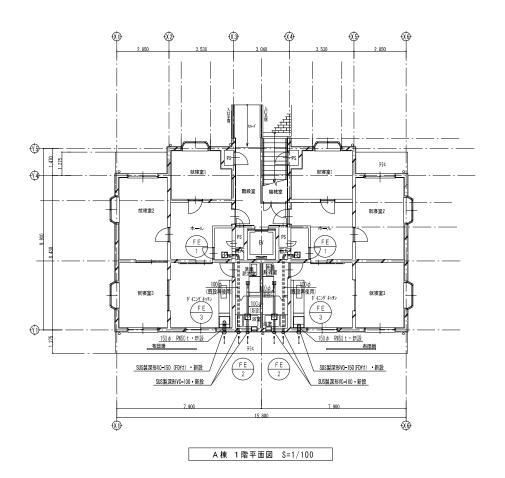

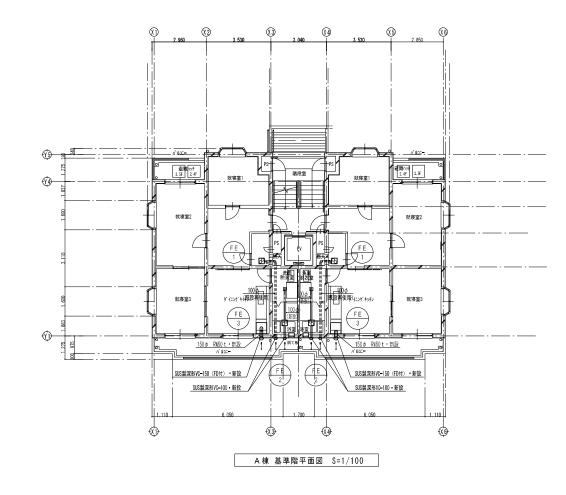

図面名称	A棟1階・基準階換気設備平面図(改修後)
縮尺	A1:1/100 A3:1/200

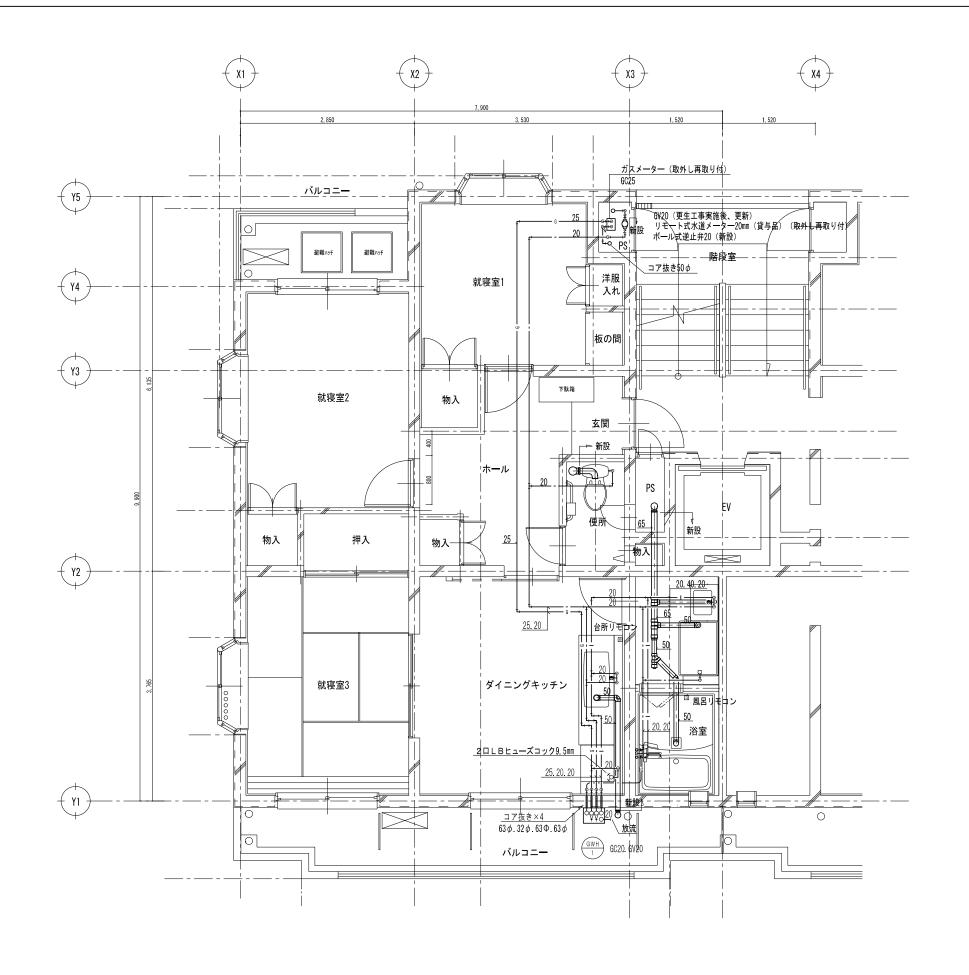


※1. 室内はすべて新設とする。 ※2. 1階排水管は平面図参照のこと。

海老名市 Ebina City

図面名称	A棟住戸平面詳細図(改修後)	図面番号
縮尺	A1:1/30 A3:1/60	M-0
件名	海老名市市営国分北三丁目住宅長寿命化工事	



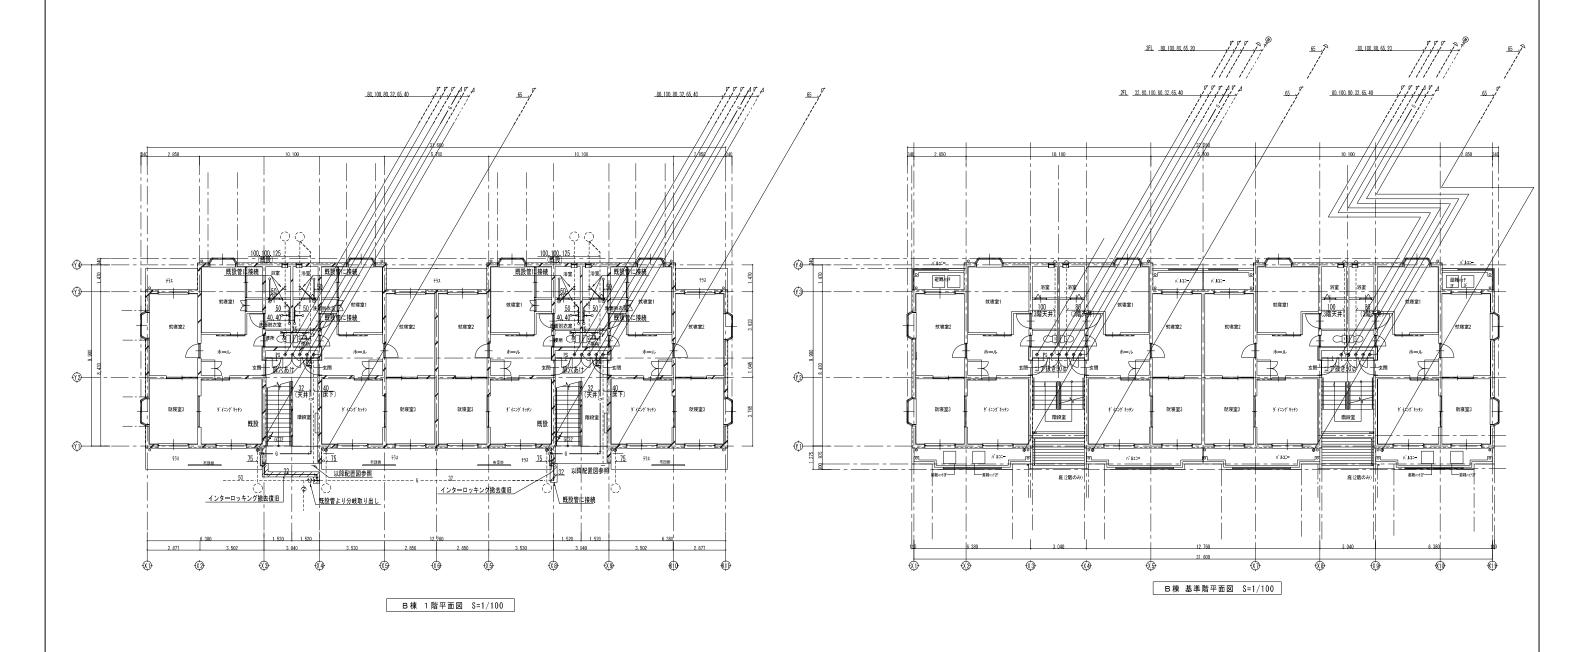


※. 既設給水管、排水管は更生工事を行う。※. 1階床下既設排水管は高圧洗浄を行う。


海老名市 Ebina City

図面名称	B棟1階・基準階平面図(改修後)	
縮尺	A1:1/100 A3:1/200	

M-10



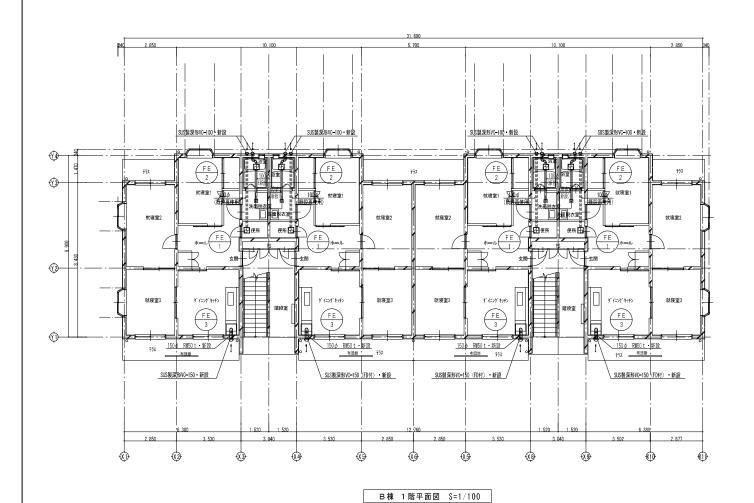


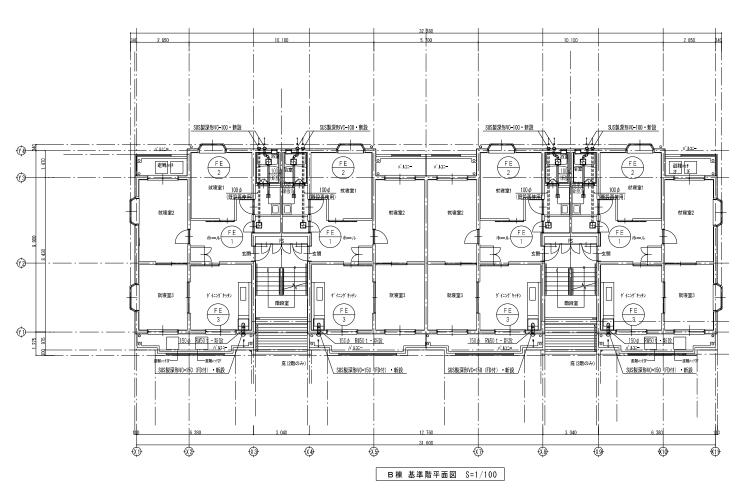

海老名市 Ebina City 
 図面名称
 B棟1階・基準階換気設備平面図(改修後)

 縮尺
 A1:1/100 A3:1/200

図画番号 M-11

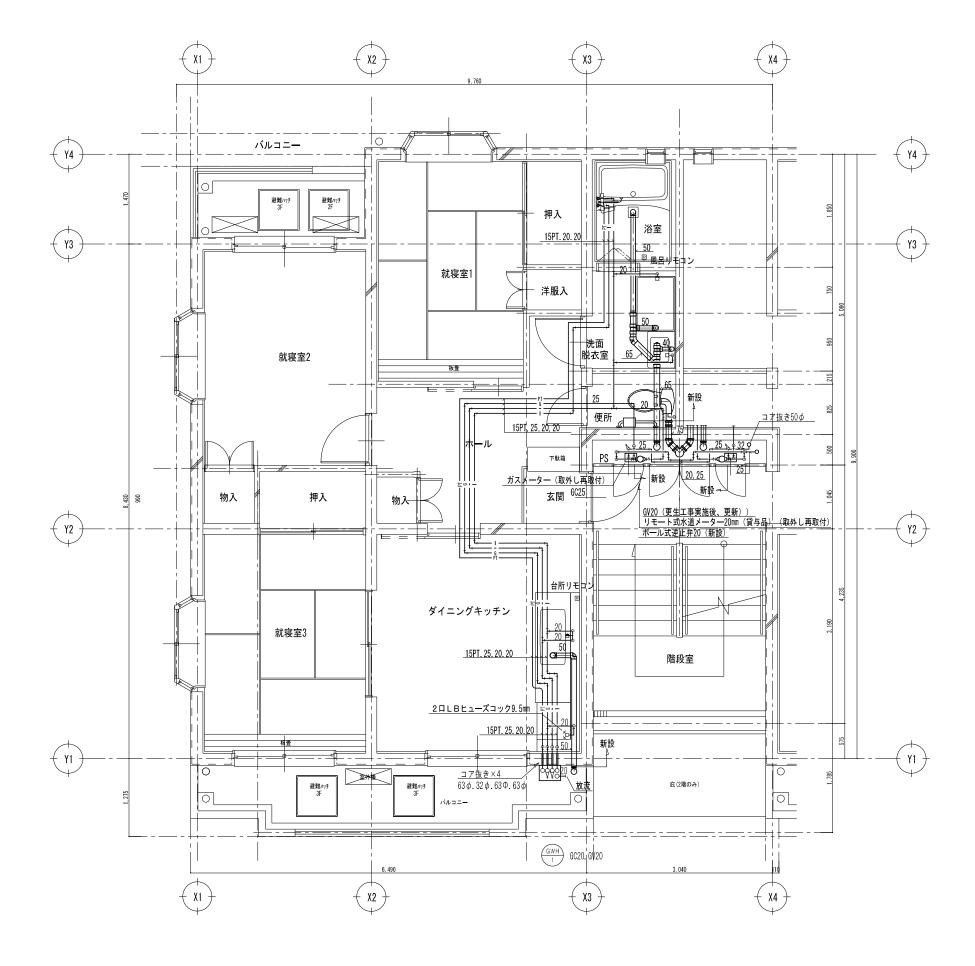


※1. 室内はすべて新設とする。 ※2. 1階排水管は平面図参照のこと。


海老名市 Ebina City

図面名称	B棟住戸平面詳細図(改修後)	図面番号
縮尺	A1:1/30 A3:1/60	M-12



M-13

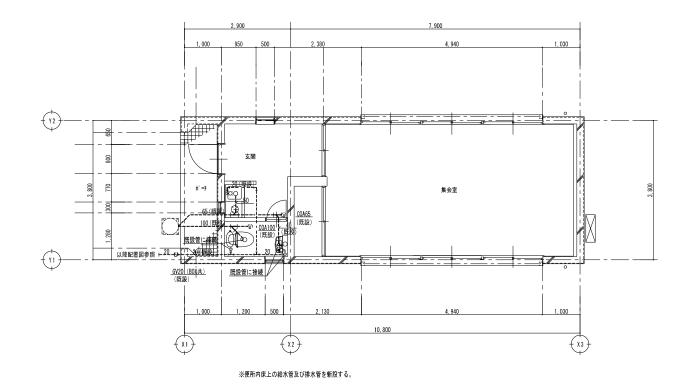


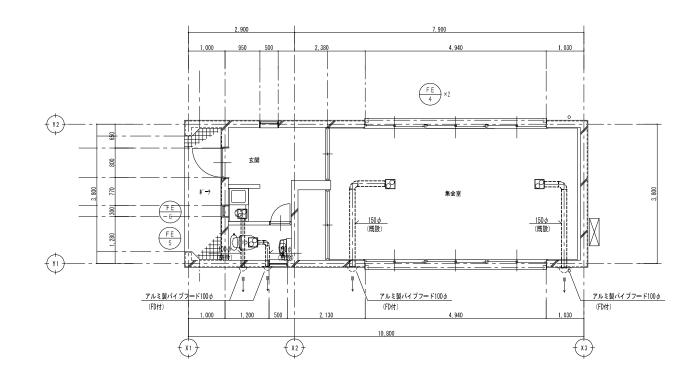


\_\_\_\_\_\_\_\_\_ : 新設機器、配管及びダクト ------: 既設機器、配管及びダクト

海老名市 Ebina City

図面名称	集会所棟平面図(改修後)
縮尺	A1:1/50 A3:1/100

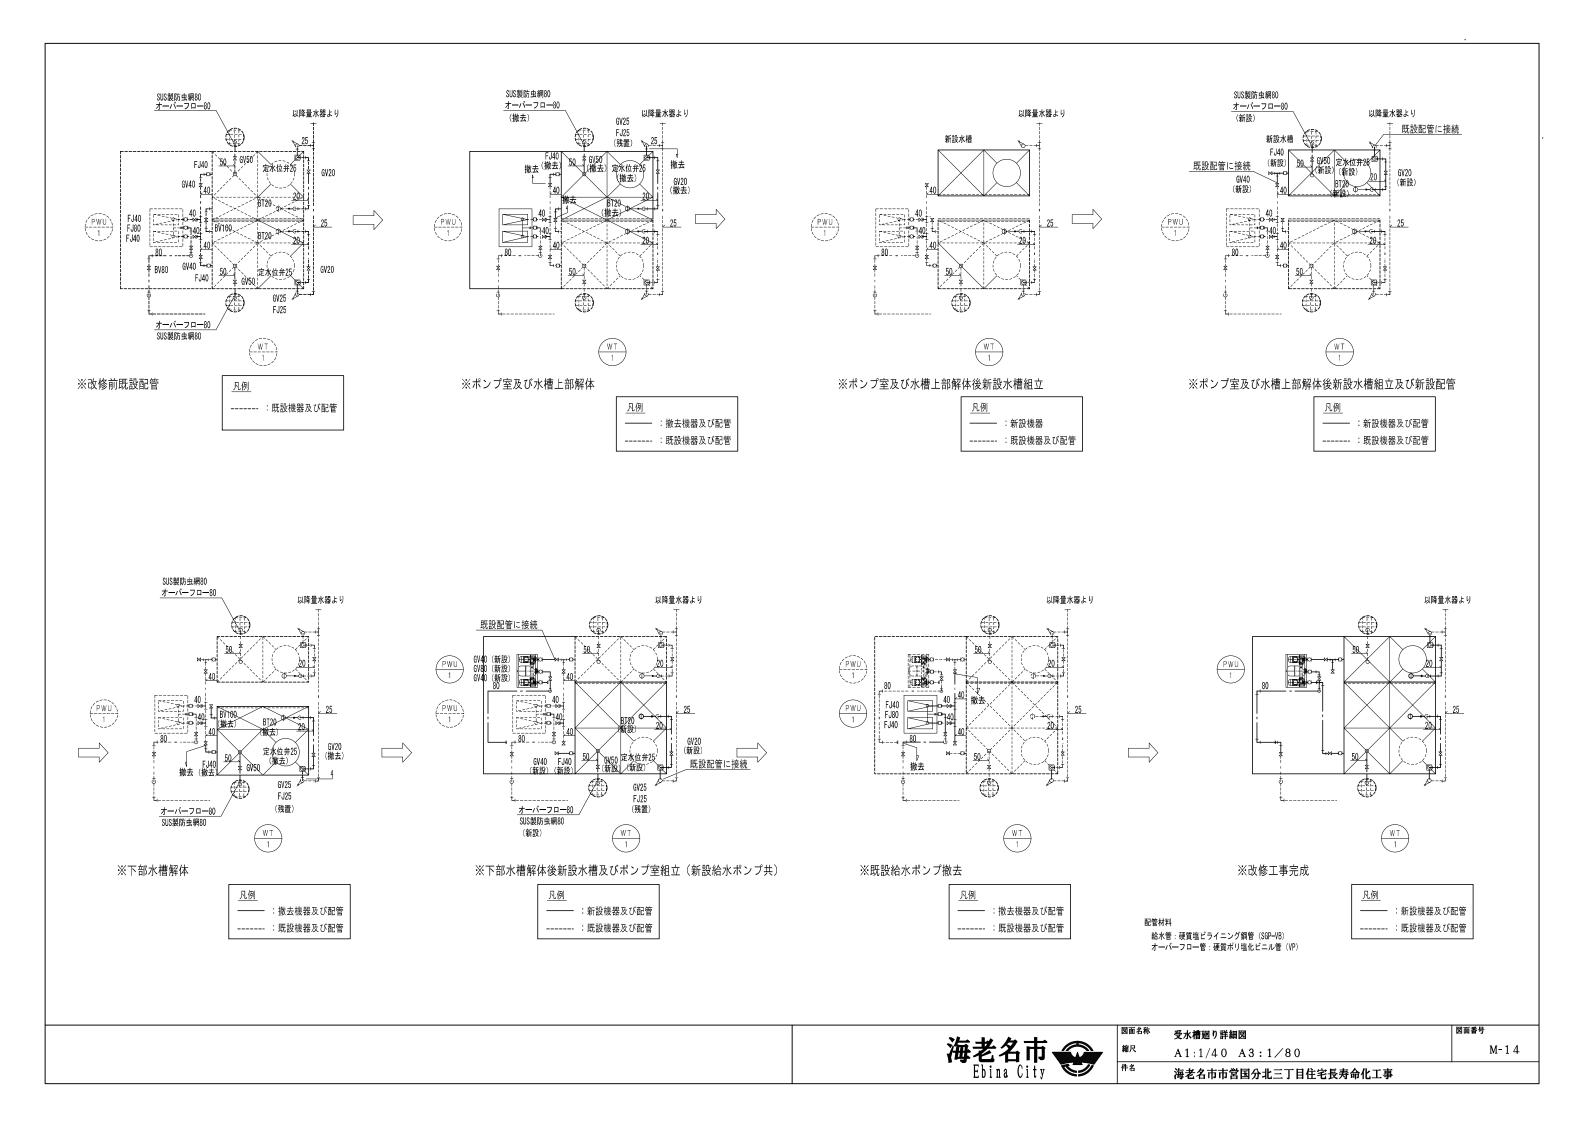

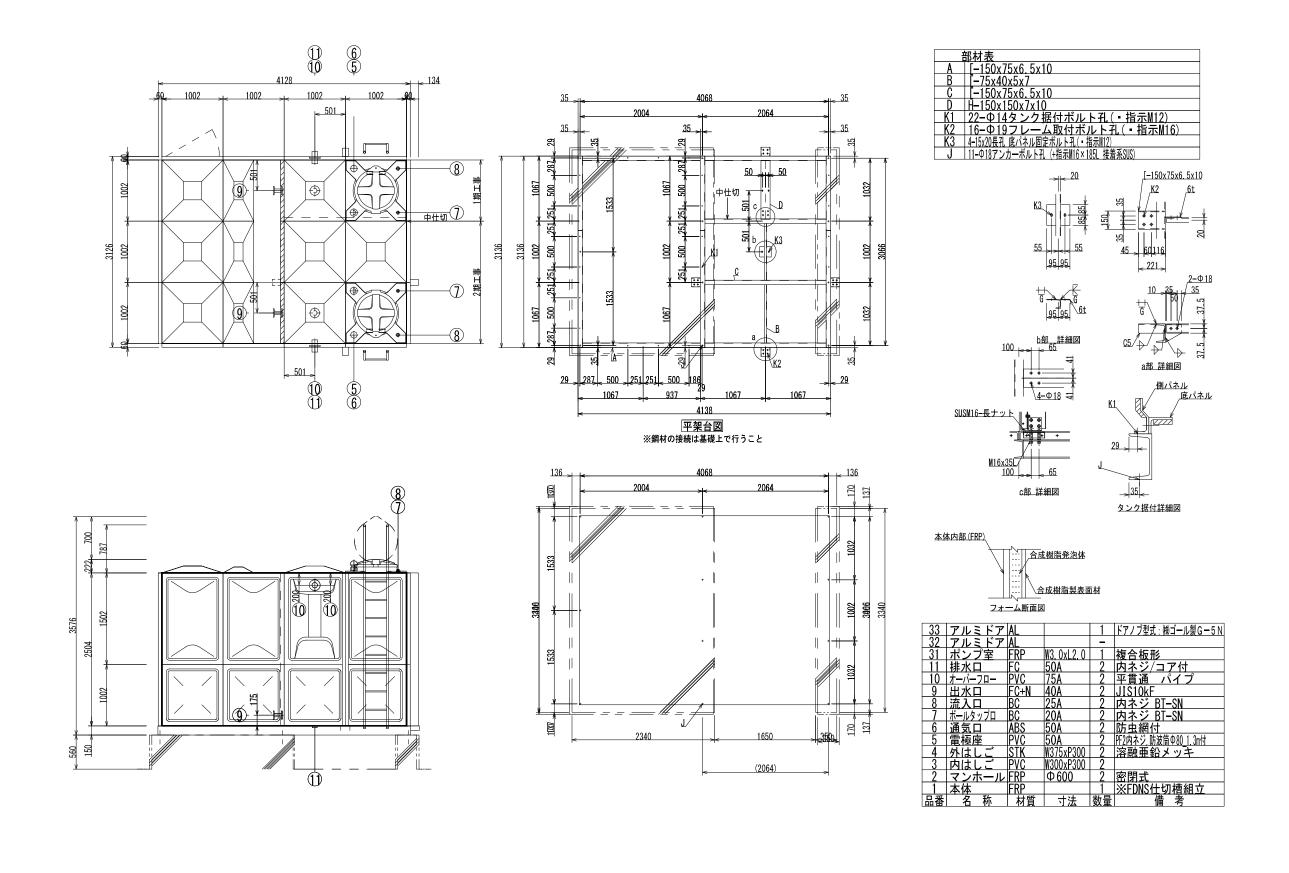


海老名市市営国分北三丁目住宅長寿命化工事

M-15


## 既設水槽

 $3.0(1.5+1.5) \times 2.0 \times 2.5H + P$ 

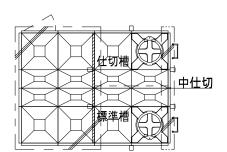




## 既設片槽解体1回目 1.5×2.0×2.5H+ P

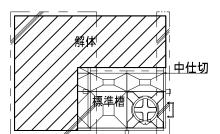





## 新設水槽片槽組立1回目 1.0×2.0×2.5H


要側壁パネル中仕切中仕切

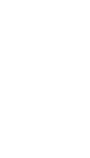

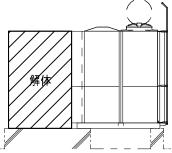

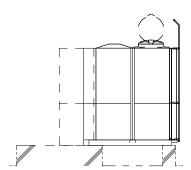


## 既設片槽解体2回目 1.5×2.0×2.5H

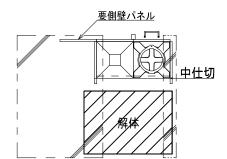





## 新設水槽片槽組立2回目 2.0×2.0×2.5H + P

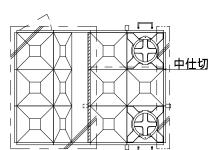






新設水槽完了 3.0(1.0+2.0) × 2.0 × 2.5H + P

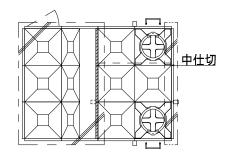

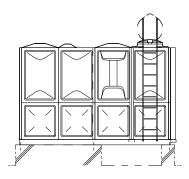

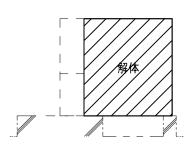


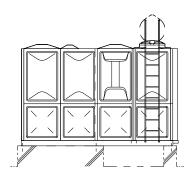

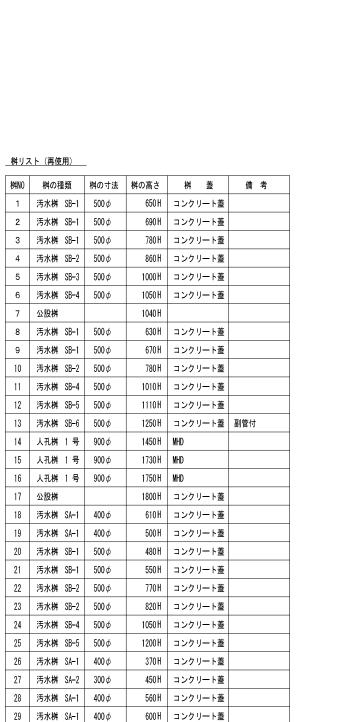

凡 例

----: : 既設管 (再使用)

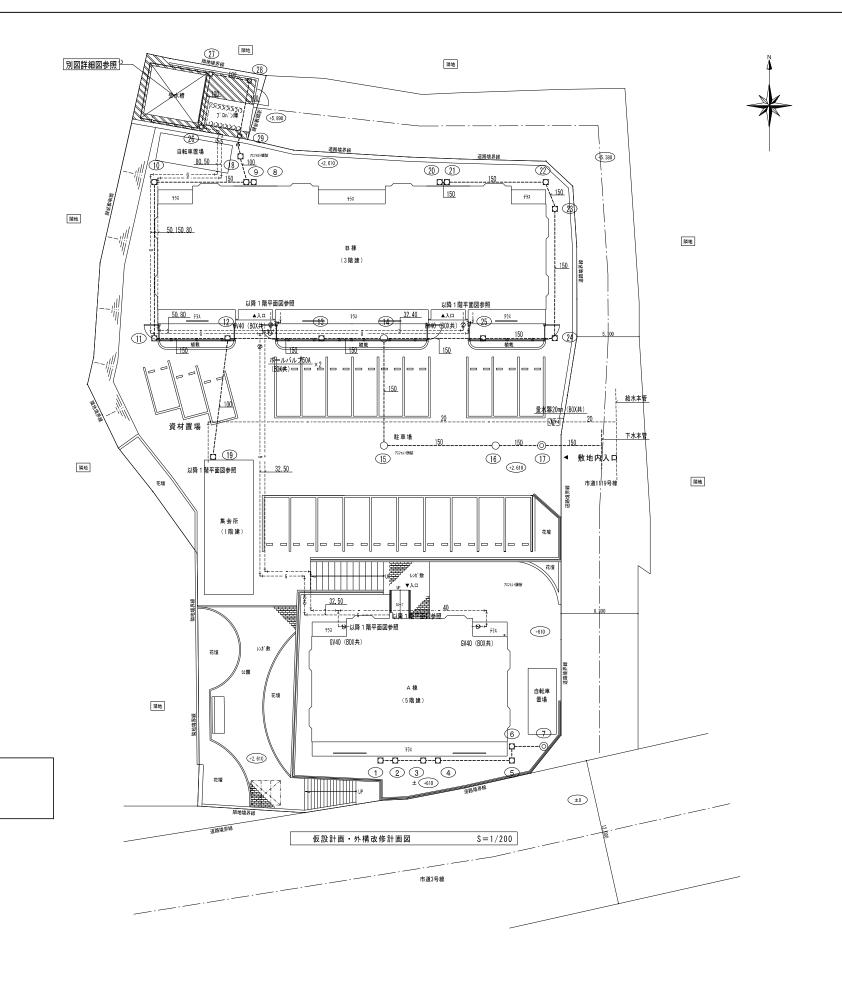

海老名市 Ebina City 
 図面名称
 配置図 (改修前)
 図面番号

 縮尺
 A1:1/150 A3:1/300
 M-17

 特名
 海老名市市営国分北三丁目住宅長寿命化工事

				雷	気 容 量	(50HZ)			
記号	機器名		仕様	電源 $\phi \times V$	容量 KW	消費電力 KW	台数	設置場所	備考
W T — 1	ポンプ室付受水槽	形 式: FRP製複	合板パネルタンク(中仕切付)				1	屋外	
		寸 法: 受水槽 3	000×2000×2500H 耐震:2/3G						
		ポンプ室(単	(板) 3000×2000×2500H グラスウール50 t 内貼						
		付属品: 鋼製平架台、	マンホール、他標準付属品一式						
PWU-1	給水ポンプユニット	形 式: 推定末端圧一	定給水ポンプユニット	3×200	0.75×2		1	屋外	
		能力: 32 φ × 50 φ	× 155L/min × 24m × 2台						
		運転方式: 並列交互運	転						
		付属品: スプリング防	5振架台、制御盤、他標準付属品一式						
GWH-1	ガス給湯機	形 式: 壁貫通型ガス	ふろ給湯器	1 × 100		0, 123	10	A 棟	
			ガス消費量: 29.1 kW			1,121	12	B 棟	
			ン、リモコンコード、循環金具、他標準付属品一式					5 5.	
		17 /44 /44	( ) ( ) ( ) ( ) ( ) ( ) ( ) ( ) ( ) ( )						
F E-1	排気ファン	形 式: 天井換気扇	(低緊音形)	1 × 100		0.009	10	A棟 便所	
	10000000	能 力: 100 φ ×		1 7 100		0.000	12	B棟 便所	
		付属品: 天吊金具、他					12	D/13K (\$17)	
		19 偶 吅: 大市並呉、10	2条平11周加一式						
	# <b>= 7</b> _ \	w # 1,5%3 1	*¬_\ \\	1 × 100		0.101	10	1# AF	
F E-2	排気ファン	形式: レンジフート		1 × 100		0.101	10	A棟 台所	
		能力: 150 φ × 4					12	B棟 台所	
		付属品:標準付属品-	- <del>.</del>						
F E-3	   排気ファン	形式: 天井換気扇	(低縣音形)	1 × 100		0.095	2	集会所	
		能 力: 150 φ × 4							
		付属品: 天吊金具、他							
		13 /14 /18 2 24 12	200 1 12 II 300 V						
FE-4	排気ファン	形 式: 天井換気扇	(低緊音形)	1 × 100		0.013	1	集会所 便所	
	3,747 7 -	能 力: 100 φ × i						200	
		付属品: 天吊金具、他							
		13 14 14 . 7(1) 27(( 1)	378						
F E-5	排気ファン	形 式: 天井換気扇	(併緊音形) 全届制	1 × 100		0.013	1	集会所 ミニキッチン	
	1)FX(2 / 2	能 力: 100 φ ×		1 100		0.010	'	***************************************	
		付属品: 天吊金具、他							
		17 海 叫 、	57末十月海川 又						
						-			
						-			
						-			

凡 例


記号	名 称	種 別 及 び 仕 様	備考
	給 水 管	硬質塩化ビニルライニング鋼管 SGP-VA	
		土中:硬質塩化ビニルライニング鋼管 SGP-VD	
	汚 水 管	排水鋳鉄管	
		ピット内:硬質ポリ塩化ビニル管 VP	
	雑 排 水 管	配管用炭素鋼鋼管(白)	
		ピット内:硬質ポリ塩化ビニル管 VP	
	通気管	配管用炭素鋼鋼管(白)	
G	ガ ス 管	配管用炭素鋼鋼管(白)	
<del></del>	スパイラルダクト	亜鉛鉄板製	
—₩—	仕 切 弁	10K	

3回名称	機器表・	凡例	(改修前)
縮尺	A 1:NS	А3	:—NS


## 器 具 表

			A 棟 (1~5階)					В	棟	(1~3階)		集会所				
器具名	参考型番	仕 様 ・ 付 属 品	イニングキッチ	便	前形式	ā t c			ダイニングキッチン	便		洗面脱衣室		便		合計
洋風便器		BL型手洗付ロータンク、紙巻器共		10						12						22
洋風便器	BL730SB	BL型ロータンク、紙巻器共												1		1
手洗器	L8	標準付属品一式												1		1
															$\perp \perp \perp$	
洗面化粧台	建築工事				10	)						12			$\bot$	22
浴槽	建築工事			1	0						12				$\perp$	22
															$\perp \perp \perp$	
自在水栓	T32AR13			1	0	_			_		12	_				22
		A LA PRADA ALA									40				++	-
シャワーバス水栓		2ハンドル混合水栓		-   1	0						12					22
洗濯機パン			$\vdash$	+	10	1	+	_	_						++	22
冼准悈ハノ					- "	-		-								- 22
立形泡沫自在水栓	T136S13		10	+			+		12						++	22
21076WE EXTE	110010		+**						1-						++	+
洗濯機用水栓	T2613				10							12				22
To the country of the					+			+								+
																1


図面名称	器具表(改修前)	図面番号
縮尺	A1:NS A3:NS	M-19
件名	海老名市市営国分北三丁目住宅長寿命化工事	

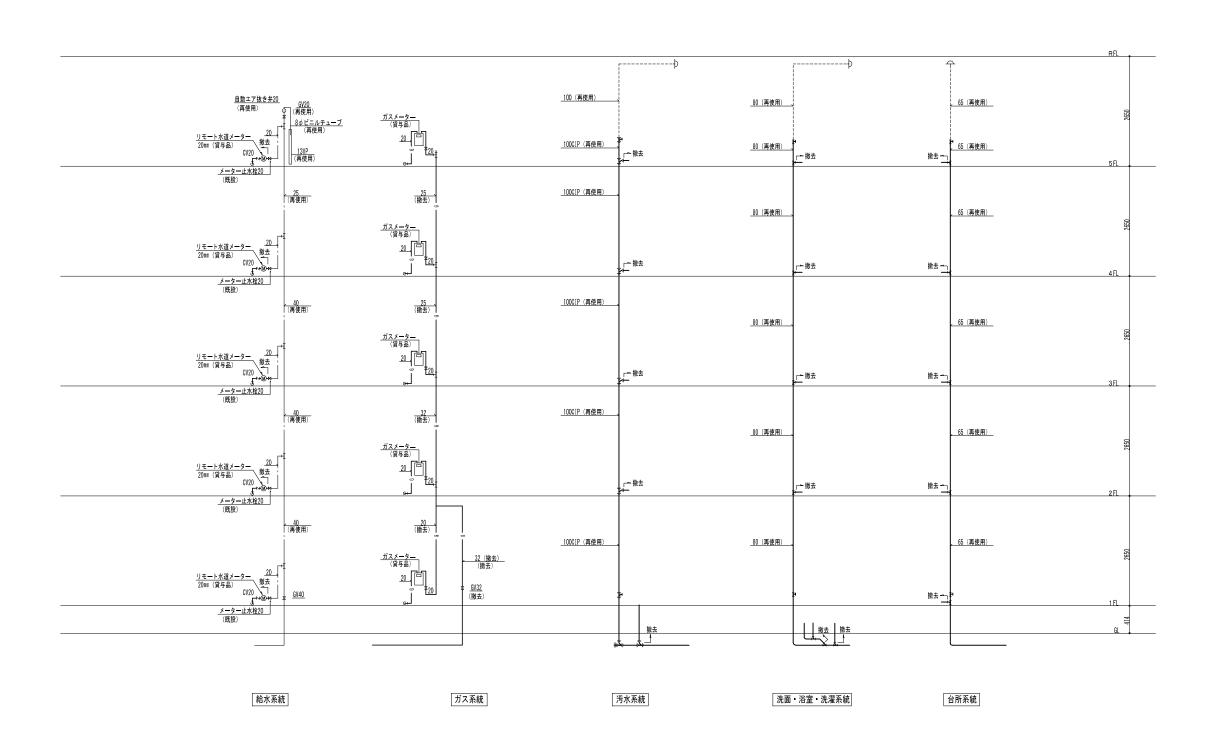


図面名称	A棟系統図(改修前)	図面番号
縮尺	A 1 : NS A 3 : NS	M-20
件名	海老名市市営国分北三丁目住宅長寿命化工事	

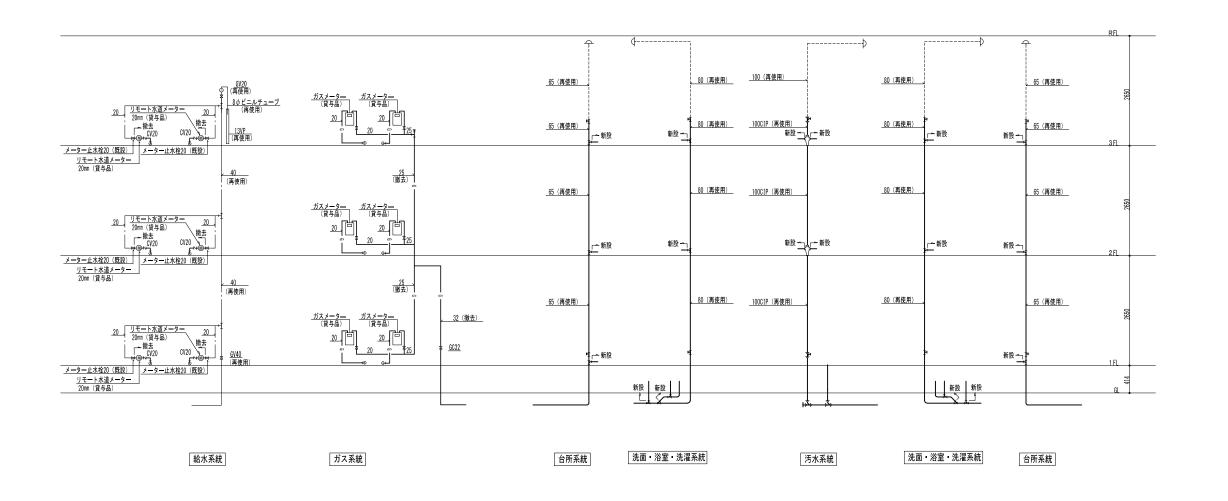



図面名称	B棟系統図(改修前)	図面番号
縮尺	A1:NS A3:—NS	M-21
件名	海老名市市営国分北三丁目住宅長寿命化工事	

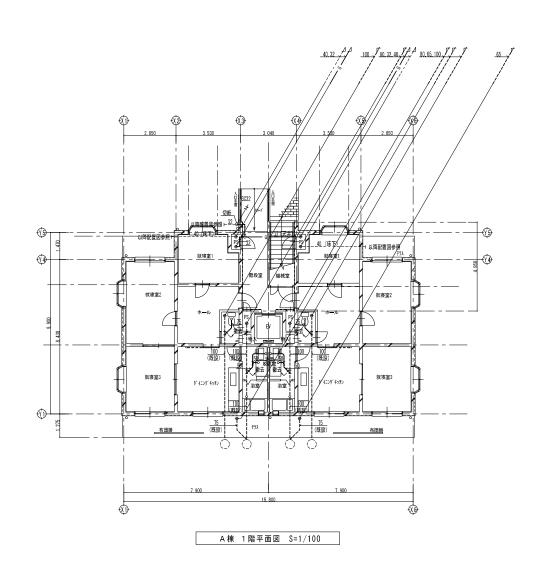

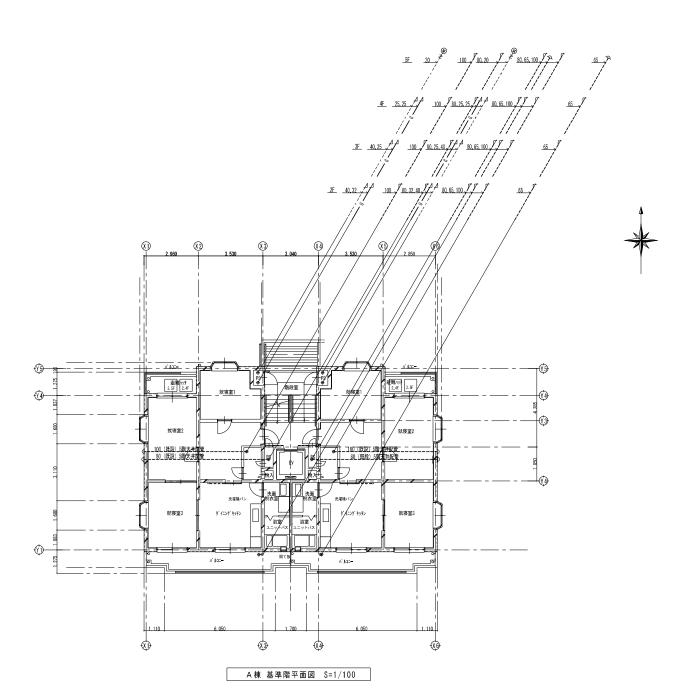


図面名称	A棟1階・基準階平面図(改修前)
縮尺	A1:1/100 A3:1/200

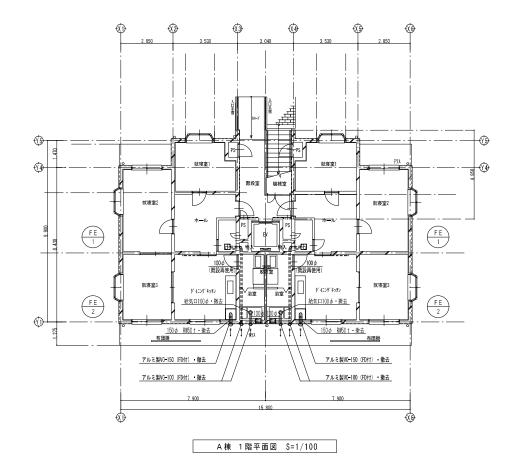

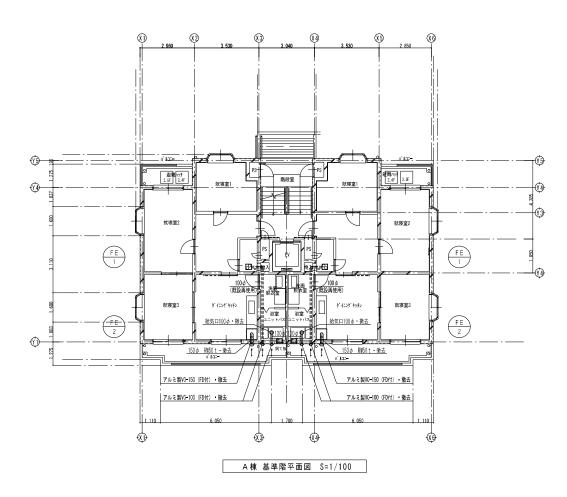




M-23

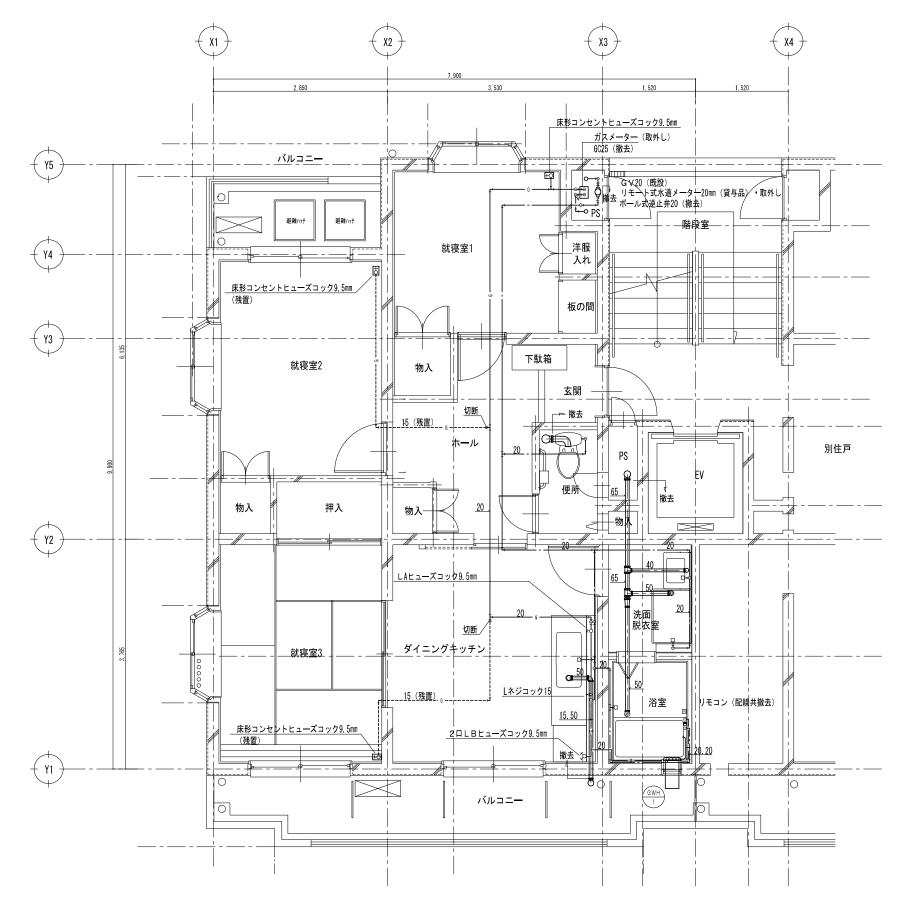

※1. 室内はすべて撤去する。 ※2. 撤去後必要のない開口部は本工事で塞ぐこと。 ※3. 埋込ガスカラン撤去後既設ボックスをプレートにて塞ぐこと。

図面名称	A棟住戸平面詳細図(改修前)	図面番号
縮尺	A1:1/30 A3:1/60	M-24
件名	海老名市市営国分北三丁目住宅長寿命化工事	



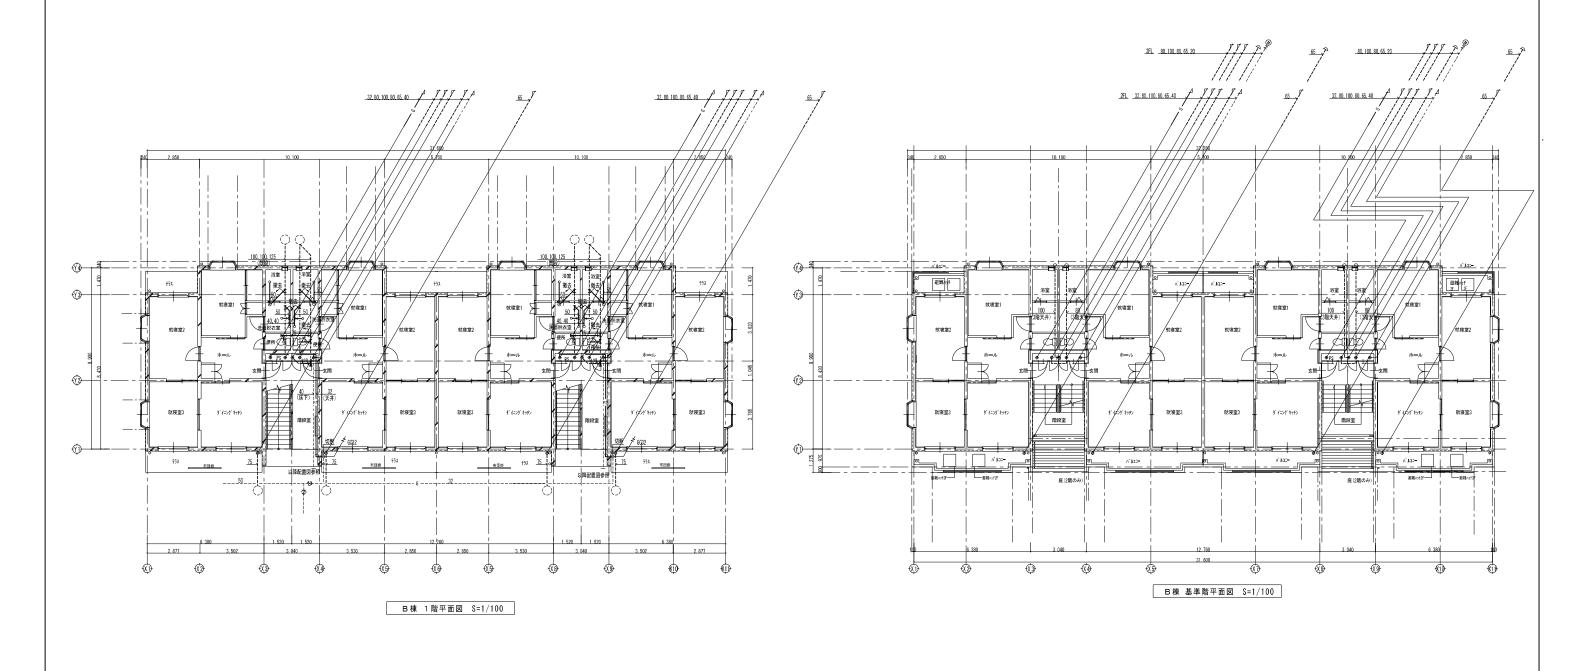



海老名市 Ebina City

図面名称	B棟1階・基準階平面図(ご	女修前)
46 H		
縮尺	A1:1/100 A3:1	/200

M-25



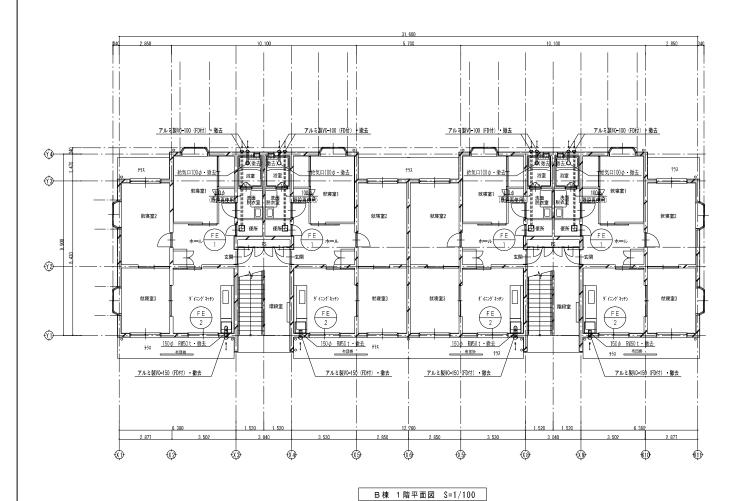


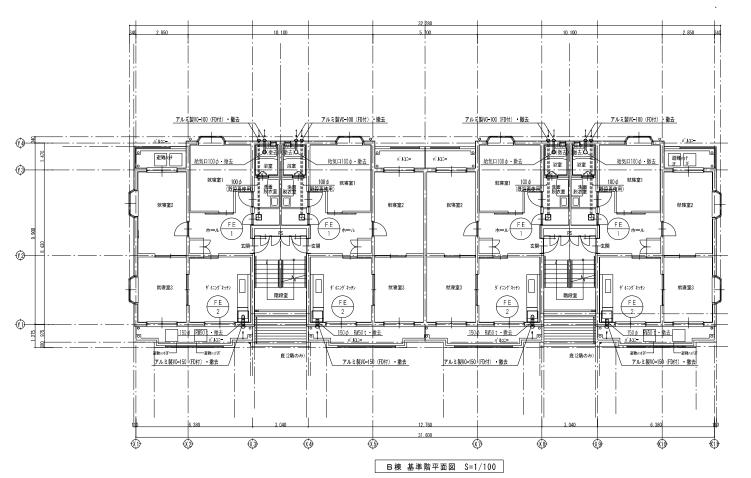

海老名市 Fhina City 
 図面名称
 B棟1階・基準階換気設備平面図(改修前)

 縮尺
 A1:1/100 A3:1/200


M-26

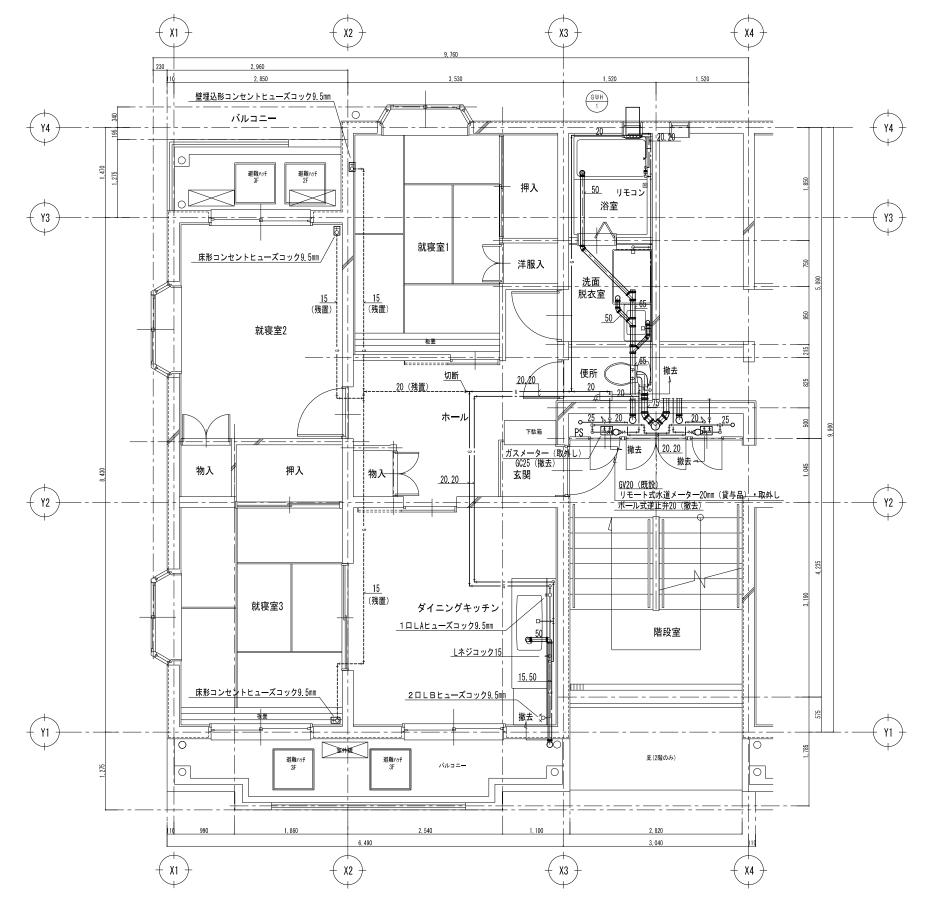


※1. 室内はすべて撤去する。 ※2. 撤去後必要のない開口部は本工事で塞ぐこと。 ※3. 埋込ガスカラン撤去後既設ポックスをプレートにて塞ぐこと。

図面名称	B棟住戸平面詳細図(改修前)	図面番号
縮尺	A1:1/30 A3:1/60	M-27
件名	海老名市市営国分北三丁目住宅長寿命化工事	



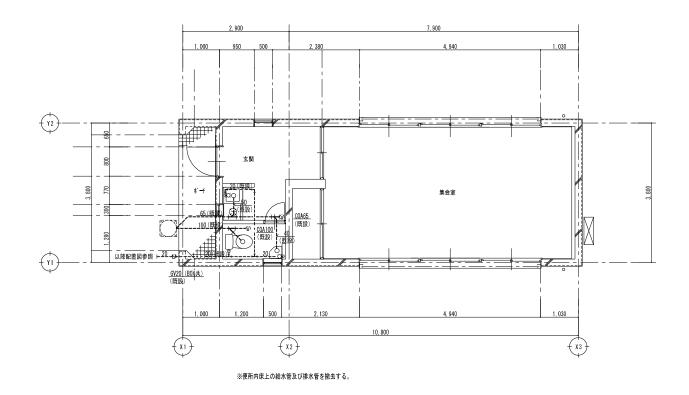


給排水設備 平面図 S=1/50

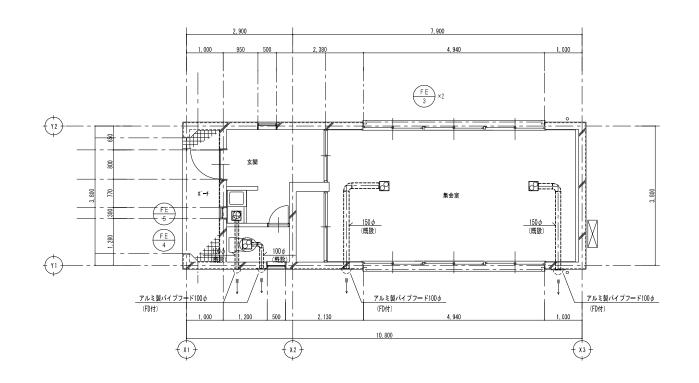

換気設備 平面図 S=1/50


図面名称	集会所棟平面図(改修前)
縮尺	A1:1/50 A3:1/100


建築工事特記仕様書       I エ事概要       1. エ事名称 海老名市国分北三丁目住宅長寿命化工事       2. エ事場所 海老名市国分北三丁目2番15号       3. エ期 令和 7年 6月 1日 ~ 令和 7年 12月 31日       4. 用途地域等 都市計画区域(・ (名)・ 外) 用途地域(第一種住居専用地域80/40 一部住居地域200/60) 防火地域等(・ 防火 ・ 準度)、 ・ 指定なし ・ 2 2条 ) その他の地域・地区(       5. 構造規模等     (RC ) 造 地上 5階 地下 階	ー般 共通事項 ② 電気保安技術者 (1.3.3)	施 工 図 設備機器の位置、取り合い等 監督職員の承諾を受ける。  ・適用する ①適用しない  公住仕1.3.5(1)以外の施工条件について	はする。 場ける事項 含名及び雇用管理責任者 等が検討できる施工図を提出して には、現場説明書による。	1. 20. 技能士 (1.5.2) 一般 共通事 項	・下表で技能士を適用す する。	することとした職種に、	1級又は単一等級技能士を配置する。 1級、2級又は単一等級技能士を配置 技能士の配置に努めること。  技能検定の作業の種別 ・とび作業 ・数的組立作業 ・型枠工事作業 ・コンクリート圧送工事作業 ・オールー・・・・・・・・・・・・・・・・・・・・・・・・・・・・・・・・・・	1. ②3 化学物質の 濃度測定 (1.5.9 共 通 事 項	エ事の施工完了後、引渡しをするまでの間に、下表の揮発性有機化合物の室内濃度を測定し、指針数値以下である事を確認し、報告する。   測定対象化学物質、測定方法
主要用途     共同住宅       敷地面積     1628.405㎡       建築面積     606.901㎡            1. 2 本          1. 2 本            1. 2 本          1. 375㎡            6. 別途工事          7. その他            1. 2 連発          1. 375㎡            2. 2 特記仕様          1. 3日とは、	(2) 住宅瑕疵担係 責任 (3) 発生材の処理等 (1.3.11 (4) 災害発生時の 安全確保	) ・引渡しを要するもの( ・特別管理産業廃棄物( 一受入れ施設名・所在地(km) ・再資源化を図るもの  種類 受入施設名 ・フェント コンクリート塊 ・アスファルト コンクリート塊 ・建設汚泥 ・現場において再利用を図るもの( ・その他の廃棄物(安在地(km) ・その他の廃棄物(皆理型)(() ・その他の廃棄物(管理型)(() ・その他の廃棄物(管理型)(() ・その他の廃棄物(管理型)(() ・その他の廃棄物(管理型)(() ・その他の廃棄物(管理型)(() ・・・・・・・・・・・・・・・・・・・・・・・・・・・・・・・・・・	事保険 物の引き渡しまで には保証金の供託の義務付け 新築住宅以外の場合) (新築住宅以外の場合) (新築住宅以外の場合) (新築住宅以外の場合) (新築住宅以外の場合) (新築住宅以外の場合)		石工事       タイル工事       木工事       屋根及びとい工事       金属工事       左官工事       建具工事       カーテンウォール工事       塗装工事       内装工事       排水工事       舗装工事       植栽工事	石材施工 タイル張り 建築大工 建築板金 スレート施工 内装仕上施工 建築板金 ですっシ施工 自動ドアル施工 自動ドアル施工	・シーリング防水工事作業 ・改質アスファルトン・ドネーテス法防ルエ事作業 ・改質アスファルトンエ事作業 ・大工工事作業 ・ケールを受け作業 ・ケールを受け作業 ・ケールを受け作業 ・ケールを受け作業 ・ケールを受け作業 ・ケールを受けたます。 ・スレートとのでは、 ・ス・レールエ事作業 ・ガラスエ事に、 ・ガール・・・・・・・・・・・・・・・・・・・・・・・・・・・・・・・・・・・		・実施しない  完成図の提出 ( 2 部) 施工図 ( 2 部)  提出仕様 (①紙ベース ①電子データ ) (検査後提出・見開きA3(製本A4版))  (保全に関する資料 ( 1 部) 提出仕様 (①紙ベース ・電子データ )  ・作成する (工事完成時に次の写真を撮影し、監督職員に提出する) 分類 サイズ 撮影箇所数 提出様式
① 一般事項  ② 設計図書等の	(1.3.9 (5) 材料の品質等 (1.4.2 (6) 環境への配慮 (1.4.1 (7) 材料の検査に (十分試験) (1.4.5	・ 本工事に使用する材料は、設計図書に定する。 特定のものが特記された場合は、設計図同等のとものとする。ただし、同等のもの受ける。 本工事に使用する材料の選定及び施工に及び揮発性有機化合物の放散による健康へ 試験機関 ・ 公公的試験所 ・ JISマーク表示認証を取得した製品・ ・ ・ ・ ・ ・ ・ ・ ・ ・ ・ との他の試験所 ・ ・ ・ ・ ・ ・ ・ ・ ・ ・ ・ ・ ・ ・ ・ ・ ・ とのもは、 ・ ・ ・ ・ ・ ・ ・ ・ ・ ・ ・ ・ ・ ・ ・ ・ ・ ・ ・	である品質及び性能を有するものと  書に規定するもの又は、これらと  ひとする場合は、監督職員の承諾を  二当たっては、ホルムアルデヒド  の影響に配慮する。  品を製造する工場 こムの審査登録を受けた試験所 放所 )  な材料の使用は監督職員と協議し、  3.3)(13.4.3)(14.7.3)(16.11.2)  建築基準法の指定	(1.5.5) (22) 施工の立会い等 (1.5.7)	「公住仕 建馨 編員の 1・エ 事 本 工程 養 2・本 事 不 事 要 が 付 限り で で で で で で で で で で で で で で で で で で で	に定めがあるもの以外 の確認を受ける。 なび施工計画書 他工方法いて定めるもの 部品は大きでに対るもの 部品した製作体工程表を に取る、原 寸 図、 部品製 に取る、 原 寸 図、 部品製	れで、次に示す工事段階及び事項 画は、設計図書に特別定めない とする。 前に作図期間、チェックバック 作成する。 作図等は停滞なく作成する。 総合プロット図(外構プロット 、別途発注工事の情報をすべて	2 ① 仮囲い 仮設 工事 ② 交通誘導員 4 監禁 (2.3.1 を	※カラー       ・上程度 ・大切り程度       ・ 箇所 枚       ・工事用アルバムA 4版 ・フリーアルバム         ②飲ける 成形鋼板(③H=2.0m       ・ H=
					ř	<mark>毎老名</mark> 「 Ebina Ci	-	N. S	記仕様書1

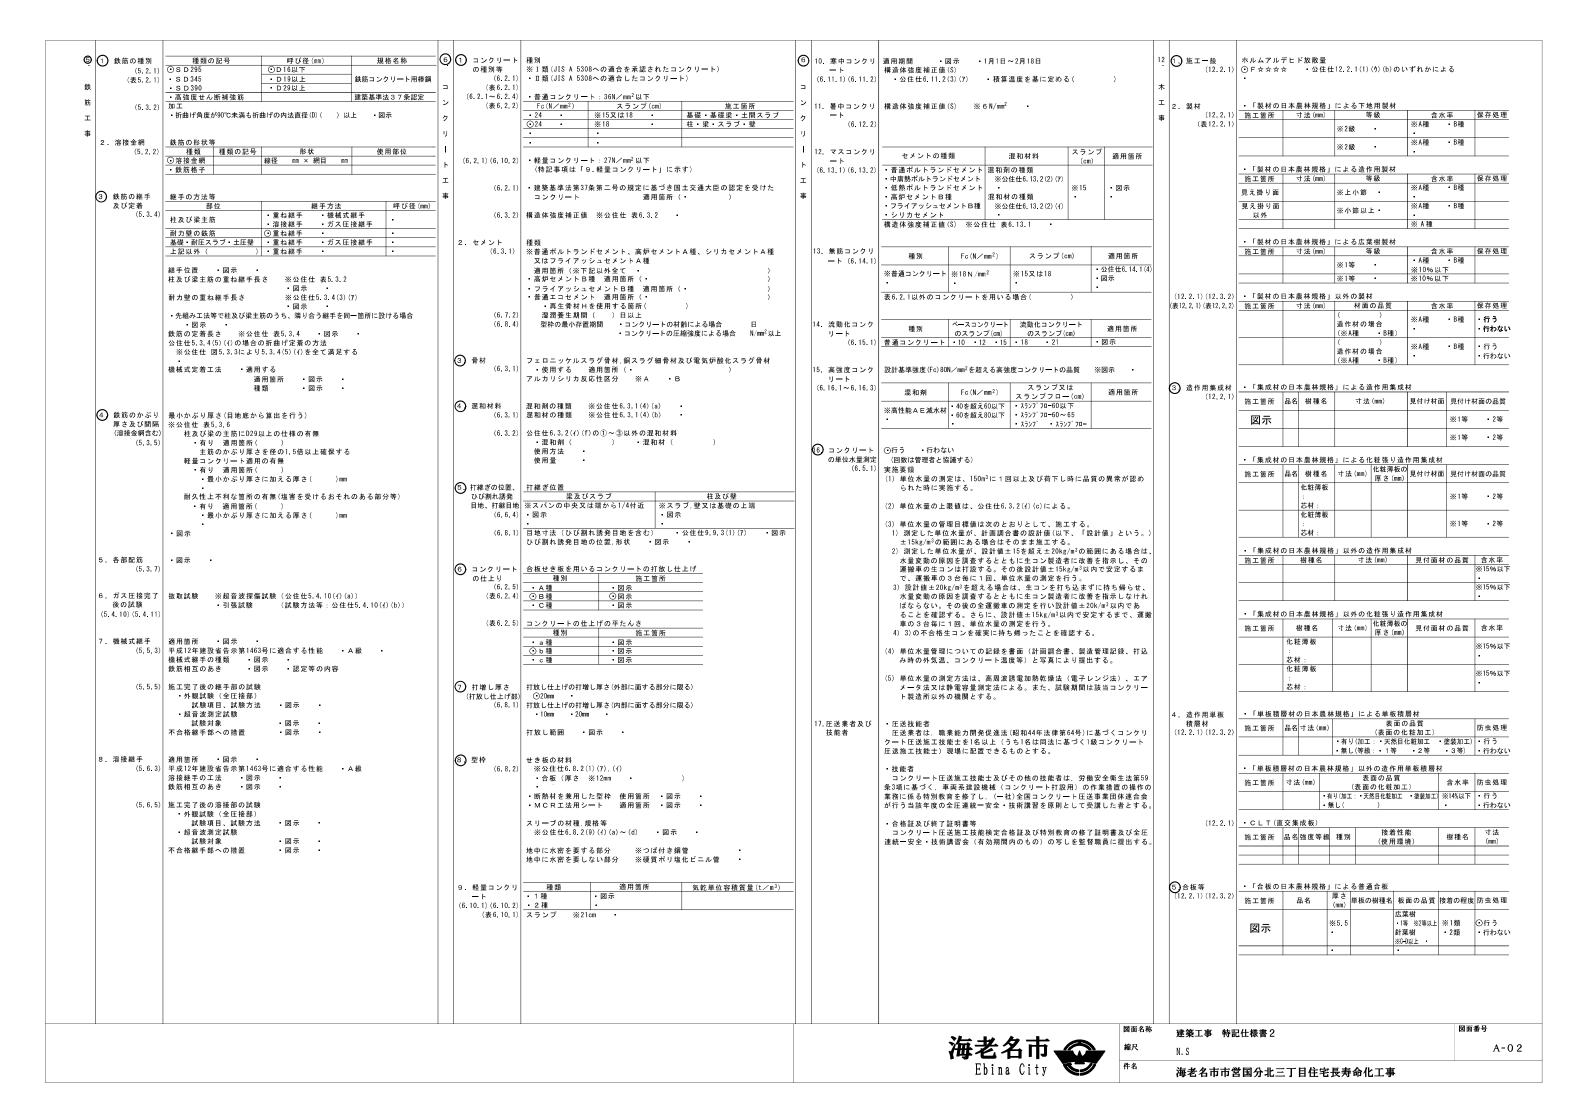


(②) 木 エ 事	- 「合板の日本農林規格」による構造用合板 施工箇所 品名 等級	会 表面処理 (14.2.1) (表14.2.1) (表14.2.1) (表14.2.1) (表14.2.1) (表14.2.1) (表14.2.1) (表14.2.1) (表14.2.2) (表14.2.2) (表14.2.2) (表14.4.2.2) (表14.4.1) (14.4.3) (14.4.3) (14.4.4.3) (14.4.4.3) (14.4.4.4.3) (14.4.4.4.4.4.4.4.4.4.4.4.4.4.4.4.4.4.4.	示 ・	事	1. せき板取外 後の補修 2. ラス (15.2.4) 3. せそののボーード (15.2.5) 4. こまい(15.2.6) 5. 木ずり	※ ・	E その他( 下地 単層下地) モルタル下地 ラスシートギード ラスシートギー ラスシート・ ・・・・・・・・・・・・・・・・・・・・・・・・・・・・・・・・・・・	レテベースト) レテモルタル)  ・	外装厚塗材Si,外 (表15.6.1)(その3) ・軽量鉄骨材仕 呼び3 ・複層塗材RE ・複層塗材RE ・複層塗材RE ・複層塗材Si ・複層塗材RE	名 仕上げの形状 工法 吸が	適用しない
(表12,2.3~表12,2.5 7. 防腐・防蟻 処理 (12,3.1 間及 (12,3.1 間及 (12,4.1) (10) 窓、の他(12,5.1 (11) 縁 取りがにまる。 (12,5.1 (12) 壁及びまま	施工箇所 樹 種 間仕切軸組 ※(製材を用いる場合)杉又は松・・	4 軽量鉄骨壁 下地 (14.5.3) (14.5.4) (14.5.4) (14.5.4) (14.6.2) (14.6.2) (14.6.3) 種別 ・図示 大の住仕14.5.4(5) を属成形板張り (14.6.3) 種別 ・図示 ・図示 ・図示 ・図示 ・図示 ・ 図示 ・ 図示 ・ とい ・ とい	1によるスタッドの高さによる区分に応じた種類 Omを超える場合 ・図示 ずる開口部の補強 ) 図示 ※公住仕14.4 図示 所 ・図示 )		(15.3.2)	種類 ・設すい ・ いまない ・ いまない ・ かまた で で で で で で で で で で で で で で で で で で で	( ) 形状(・図示	検	***********************************	を材 ・平たん状 ・こて塗り  ・ 下クリル系 ・ ボリウレタン系 ・ アクリリル系 ・ シリカ系 ・ ボリウレタン系 ・ アクリック	指定又は認定を受けた ) ) 5 適用しない ((1) ・パターン仕上げ ・粉末 海 薬等 ・にかわ 上げ ( に着色、製造したもの 合

Ebina City

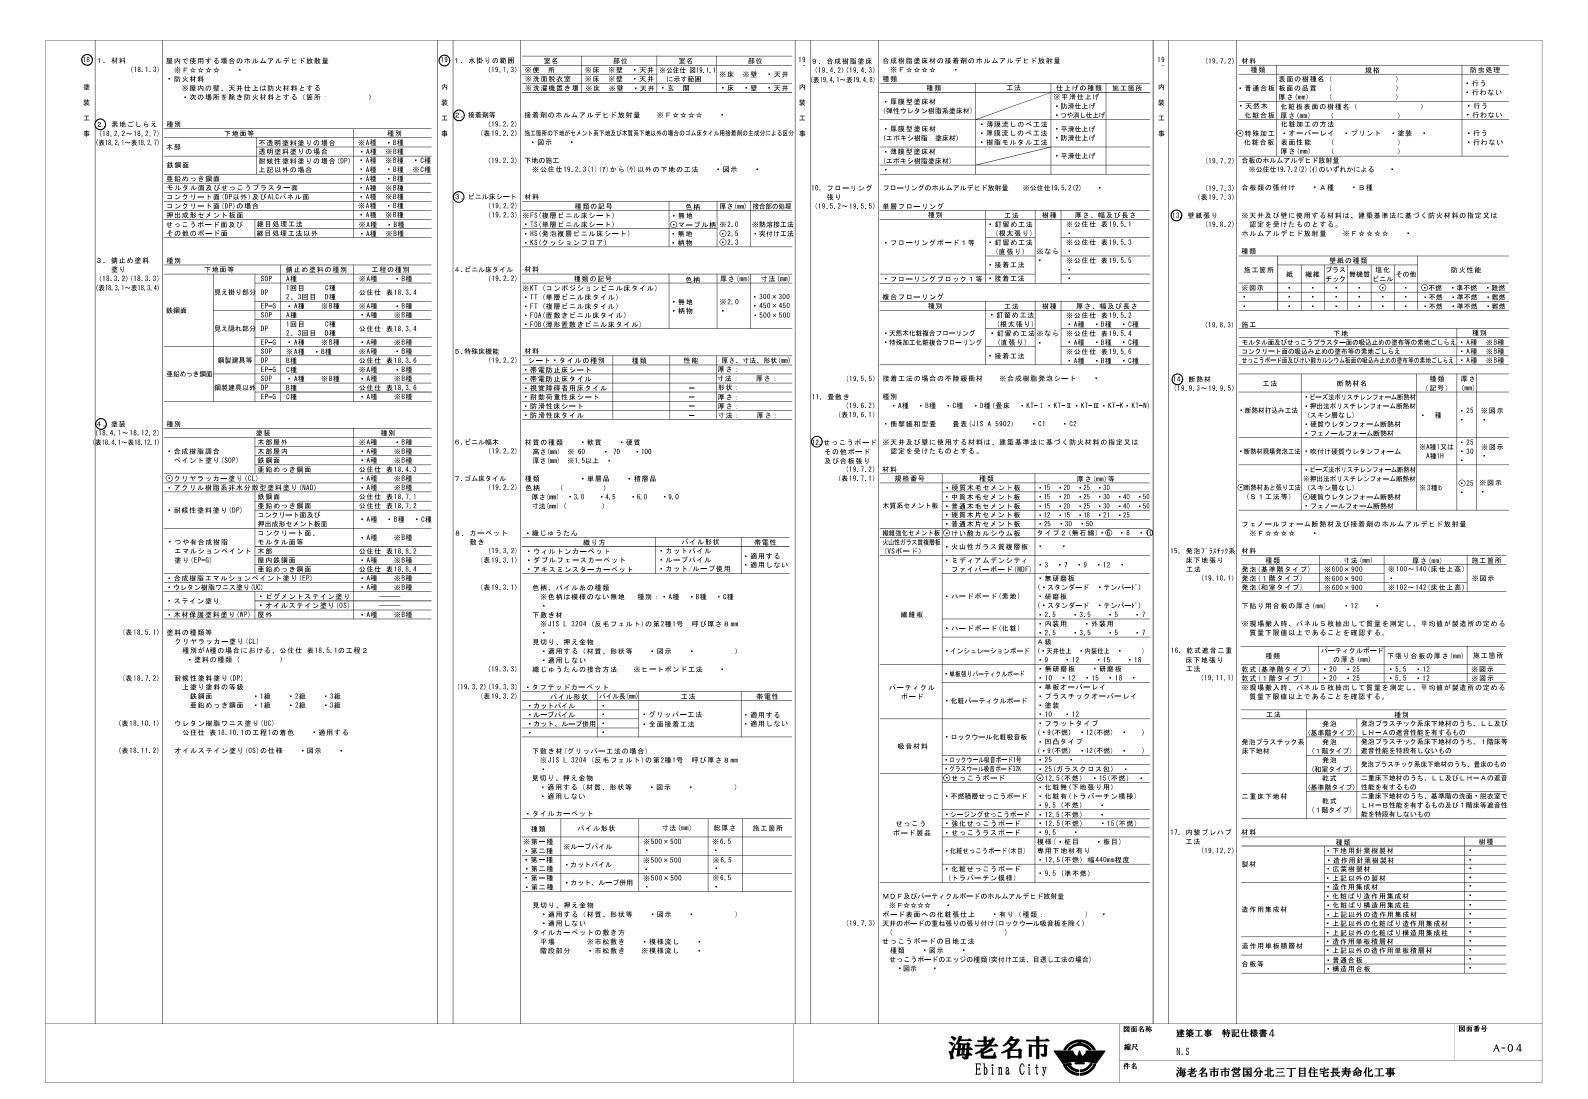


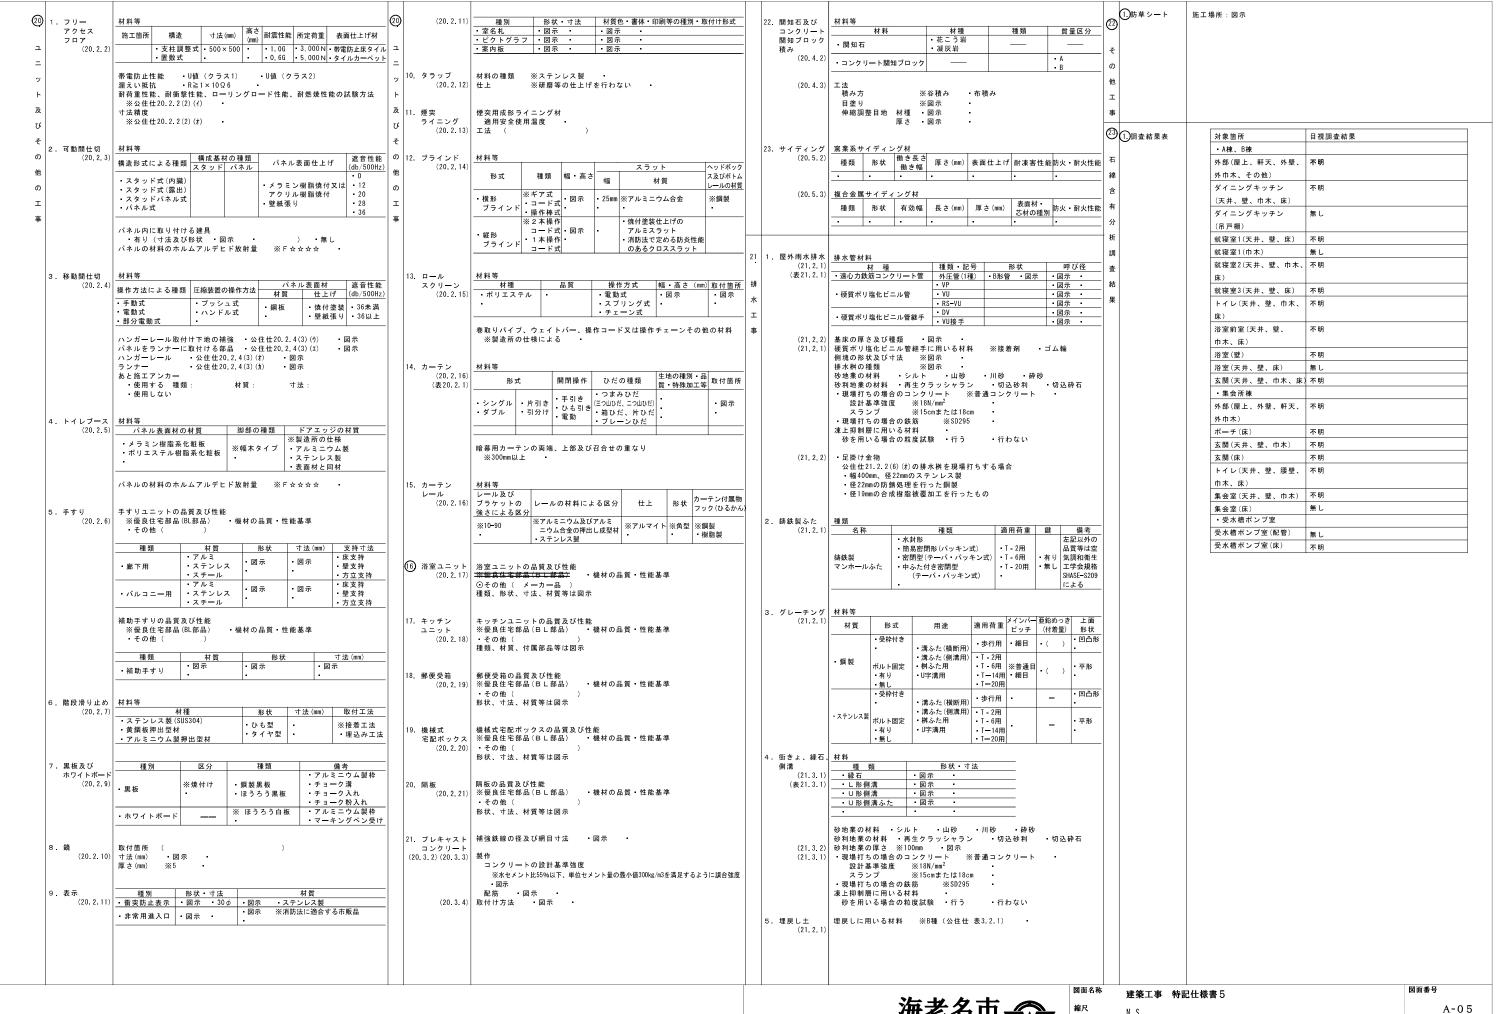

Ebina City

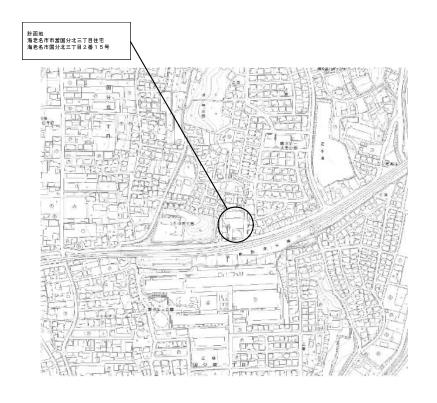

案内図

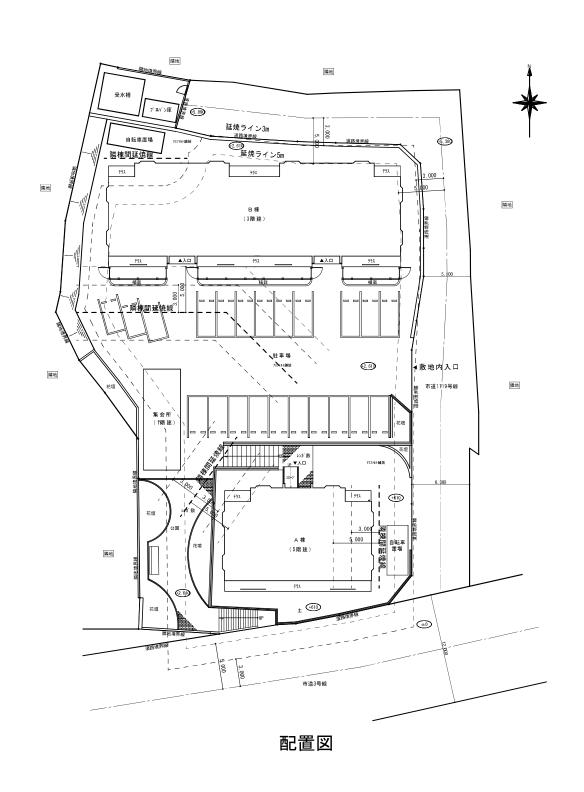



図面名称	案内図・配置図
縮尺	A1:1/200 A3:1/40
件名	


# 内部仕上表


	<b>=</b> 4		床		巾木		壁		天井			廻縁	備考
	室名		仕上	下地	仕上	下地	仕上	下地	仕上	下地	天井高		
A	就寝室1	改修前	一部復合プローリングホート店	発泡樹脂パネル 密着工法t=80ラワン合板t=12	木製 SOP H=60		ビニルクロス貼 (最上階: 天井裏壁スタイロフォーム張t=25)	コンクリート打放し 外壁面:断熱材裏打合板t=27.	5 ビニルクロス貼	一般階:コンクリート打放し補修 最上階:石こうボードt=9.0	2386	塩化ビニル	
棟	が(女主)	改修後	ビニル層積層床シートt=2.3 一部複合フローリングボード貼	発泡樹脂パネル 密着工法t=80ラワン合板t=12	木製 SOP H=60	コンクリート打放し 外壁面:断熱材裏打合板t=27.5	既存のまま	コンクリート打放し 外壁面:断熱材裏打合板t=27.	5 既存のまま	一般階:コンクリート打放し補修 最上階:石こうボードt=9.0	2386	塩化ビニル	
	浴室	改修前	FRP		塩ビ鋼板複合パネル		塩ヒ鋼板複合バネル  (最上階:既存のまま)		塩ビ鋼板複合パネル		2005		ユニットバス 1216型
	71 =	改修後	FRP 模樣付		塩ビ鋼板複合パネル		塩ビ鋼板複合パネル (最上階: 天井裏壁スタイロフォーム張t=25)		塩ビ鋼板複合パネル		2005		1
22	先面•脱衣室	改修前	長尺塩ビシートt=2.5	BL調整床帯板t=15 耐水合板t=15 H=214	木製 SOP H=60	コンクリート打放し 一部パネルt=40	ビニルクロス貼 (最上階: 天井裏壁スタイロフォーム張t=25)	コンクリート打放し 一部パネルt=40	ビニルクロス貼	一般階:コンクリート打放し補修 最上階:石こうボードt=9.0	2100	塩化ビニル	洗面化粧台 撤去 新設
"	九曲 - 加公主	改修後		BL調整床帯板t=15 耐水合板t=15 H=214	木製 SOP H=60	コンクリート打放し 一部パネルt=40	ビニルクロス貼   (最上階: 天井裏壁スタイロフォーム張t=25)	コンクリート打放し 一部パネルt=40	ビニルクロス貼	石こうボードt=9.0	2100	塩化ビニル	流し台 再取り付け
<u>^</u>	ダイニング	改修前	ビニル僧積層床シートt=2.3	発泡樹脂パネル 密着工法t=80ラワン合板t=12	木製 SOP H=60		ビニルクロス貼 (最上階: 天井裏壁スタイロフォーム張t=25)	コンクリート打放し 外壁面:断熱材裏打ケイカル	ビニルクロス貼	一般階:コンクリート打放し補修 最上階:石こうボードt=9.0	2386	塩化ビニル	配管用ライニング 撤去・新設
B 棟	キッチン	改修後		発泡樹脂パネル 密着工法t=80ラワン合板t=12	木製 SOP H=60		ビニルクロス貼   (最上階:天井裏壁スタイロフォーム張t=25)	コンクリート打放し 外壁面:断熱材裏打ケイカル	既存のまま	一般階:コンクリート打放し補修 最上階:石こうボードt=9.0	2386	塩化ビニル	1
	便所	改修前		BL調整床帯板t=15 耐水合板t=15 H=214	木製 SOP H=60		ビニルクロス貼   (最上階: 天井裏壁スタイロフォーム張t=25)	コンクリート打放し  PS面:断熱材裏打合板t=27.5	ビールカロス肚	一般階:コンクリート打放し補修 最上階:石こうボードt=9.0	2100	塩化ビニル	
	IX//	改修後	長尺塩ビンートで=2.5	BL調整床帯板t=15 耐水合板t=15 H=214	木製 SOP H=60	コンクリート打放し 外壁面:断熱材裏打合板t=27.5		コンクリート打放し PS面: 断熱材裏打合板t=27.5	既存のまま	一般階:コンクリート打放し補修 最上階:石こうボードt=9.0	2100	塩化ビニル	
	ホール	改修前	ビール暦模暦床ンートt=2.3	発泡樹脂パネル 密着工法t=80ラワン合板t=12	木製 SOP H=60	コングリート打放し 一部パネルt=40	ビニルクロス貼 (最上階: 天井裏壁スタイロフォーム張t=25)	コンクリート打放し 一部パネルt=40	ビニルクロス貼	一般階:コンクリート打放し補修 最上階:石こうボードt=9.0	2386	塩化ビニル	
	ην -γν	改修後	ビニル層積層床シートt=2.3	発泡樹脂パネル 密着工法t=80ラワン合板t=12	木製 SOP H=60	コンクリート打放し 一部パネルt=40	既存のまま	コンクリート打放し 一部パネルt=40		一般階:コンクリート打放し補修 最上階:石こうボードt=9.0	2386	塩化ビニル	
集	便所	改修前	長尺塩ビシートt=2.5	転がし床組の上 ラワン合板t=12	木製 SOP H=60	コンクリート打放し 外壁面:断熱材裏打合板t=27.5	ビニルクロス貼	コンクリート打放し 外壁面:断熱材裏打合板t=27.	5 ビニルクロス貼	石こうボードt9.0	2300	塩化ビニル	
前	IX//I	改修後		転がし床組の上 ラワン合板t=12	木製 SOP H=60	コンクリート打放し 外壁面:断熱材裏打合板t=27.5	ビニルクロス貼(一部)	コンクリート打放し 外壁面:断熱材裏打合板t=27.	5 既存のまま	石こうボードt9.0	2300	塩化ビニル	
													_
Ш													
													<del></del>
$\sqcup$													
													<del></del>

図面名称	仕上表	図面番号
縮尺	NS	A-07

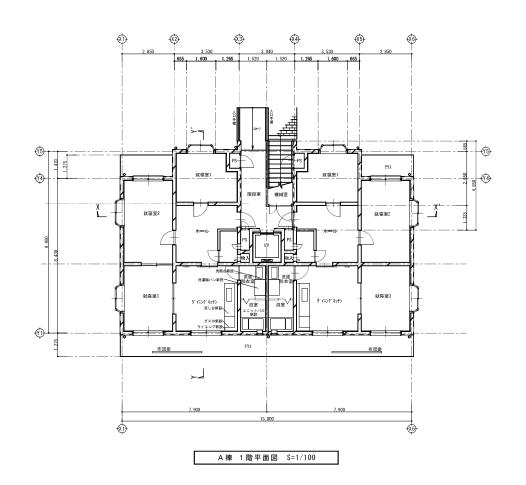

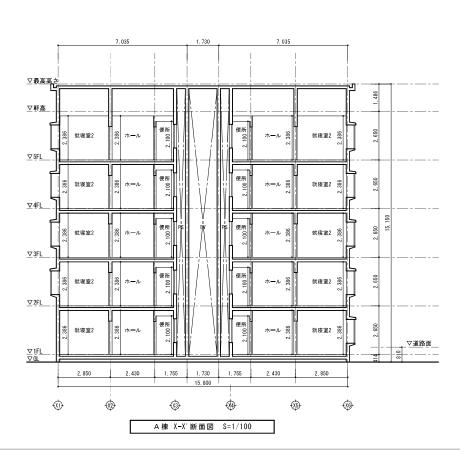


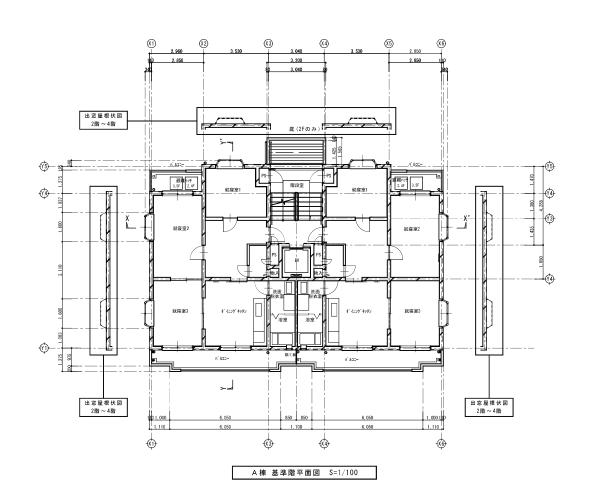


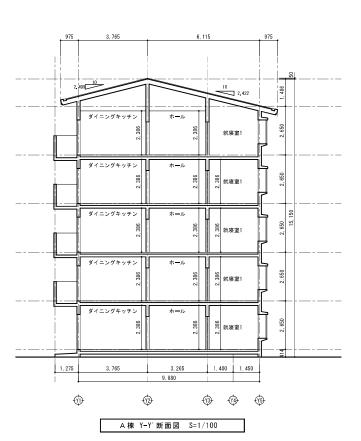


海老名市 Ebina City


図面名称	A棟1階・基準階平面図断面図(改修後)	図面番号
縮尺	A1:1/100 A3:1/200	A-08

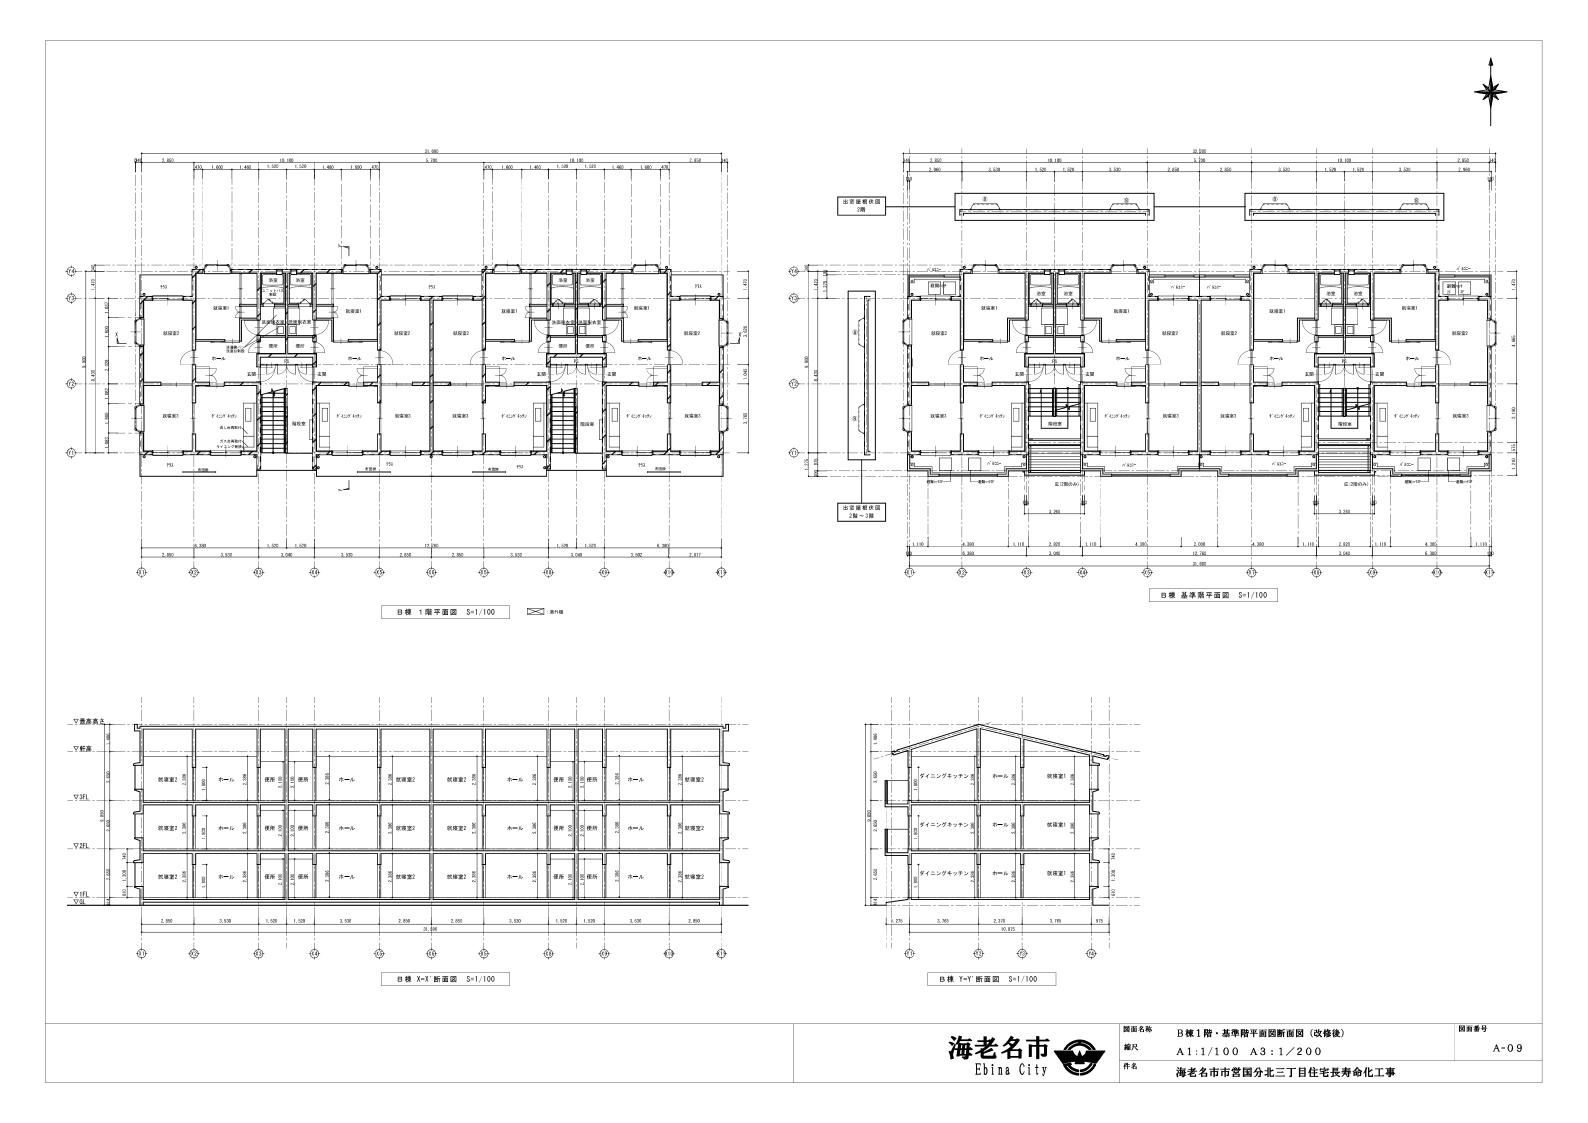


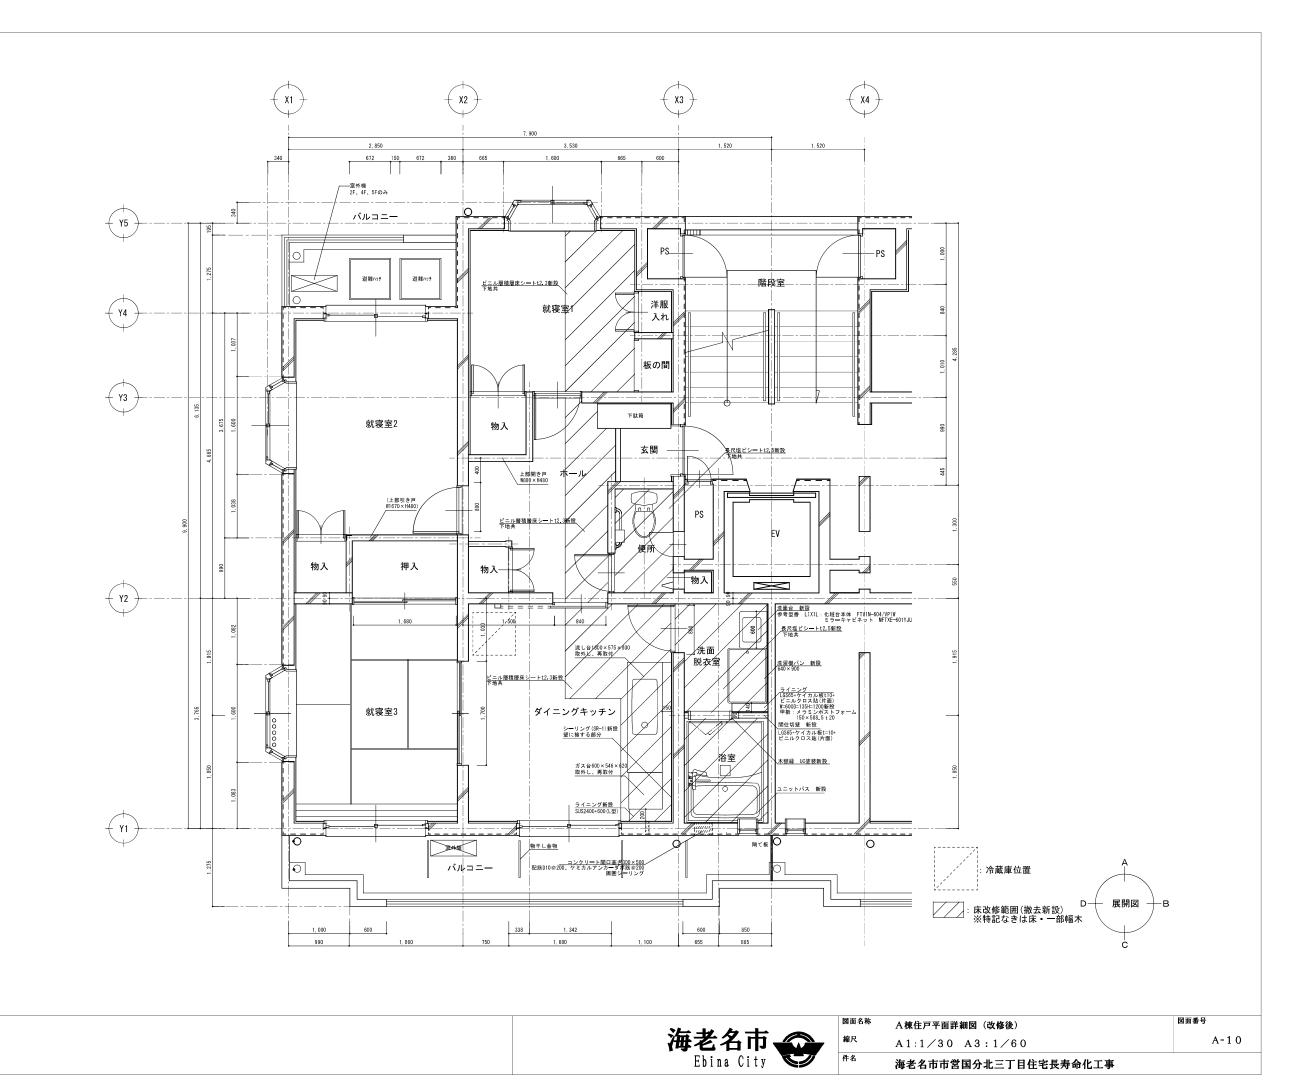

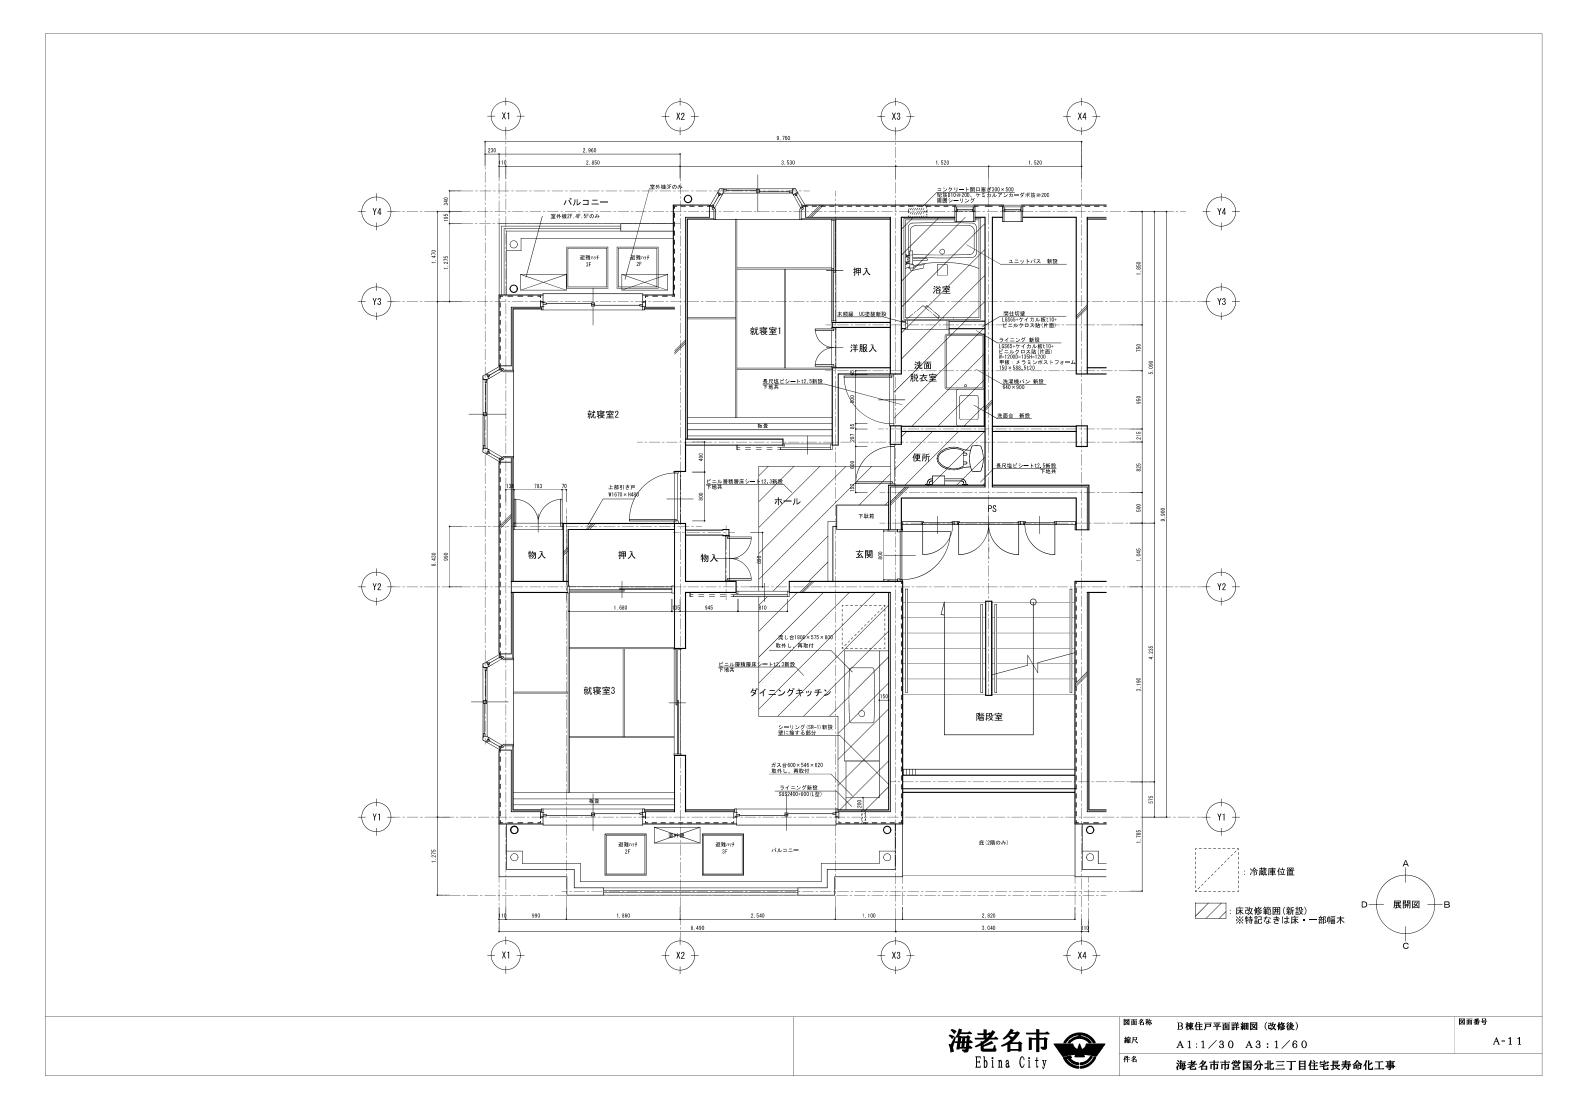




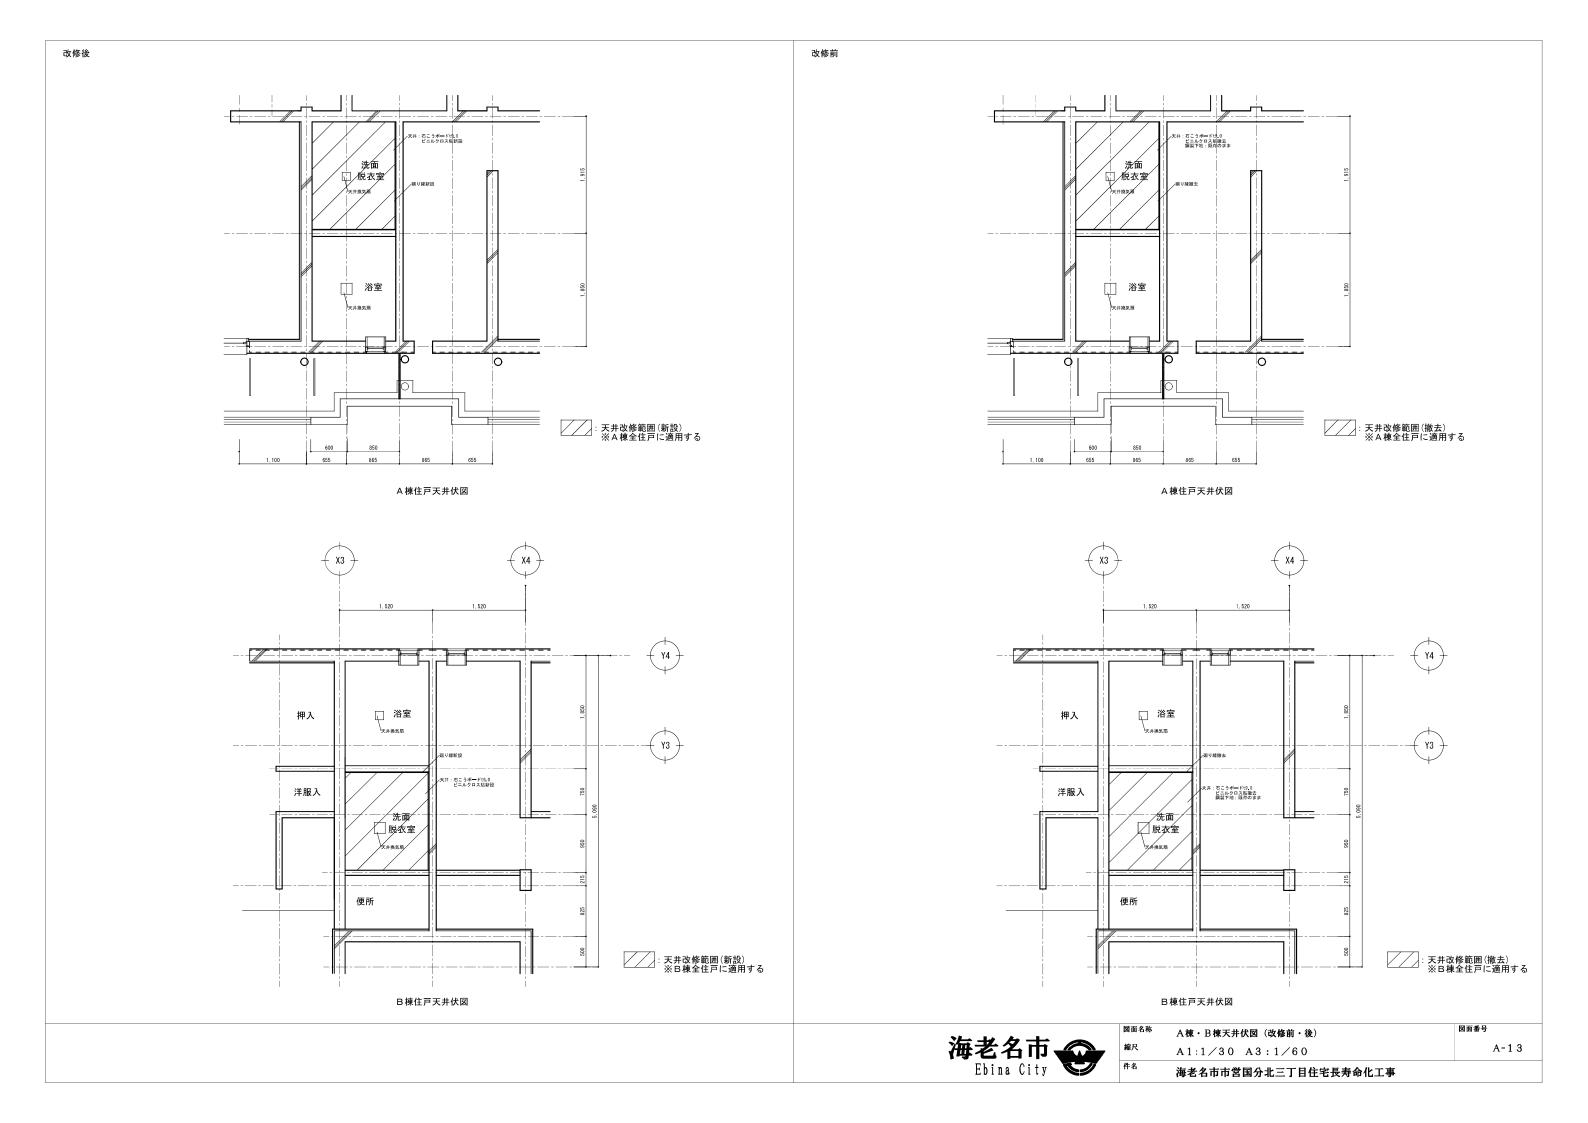

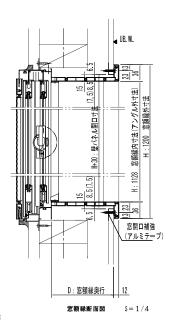



窓枠特記事項 ※奥行390 - 490の窓額縁使用の場合、製品に1/50の水勾配がついております。 そのため、パネル開口寸法Aおよび窓額縁外寸法Bが水勾配分大きくなります。 詳しくは窓額縁同梱取付説明書をご確認ください。 ※窓と窓額縁を締結するための取付ねじは窓額縁に同梱されていません。 ※窓開口補強(アルミテープ)は別途手配が必要です。

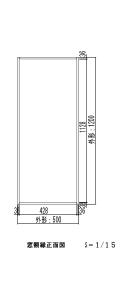


有効幅員:450mm ▼UB壁仕上面

その際、本体とフロントパネルもその際本体とフロントパネルも180°回転した状態で設置されます。

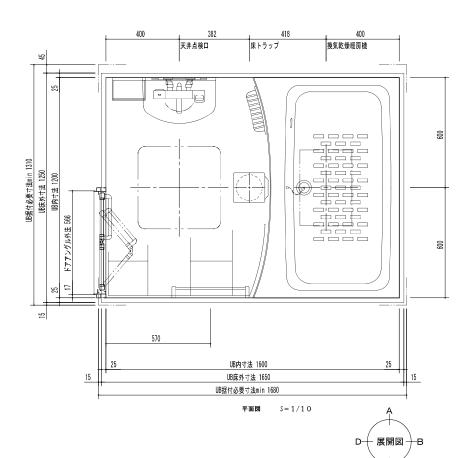

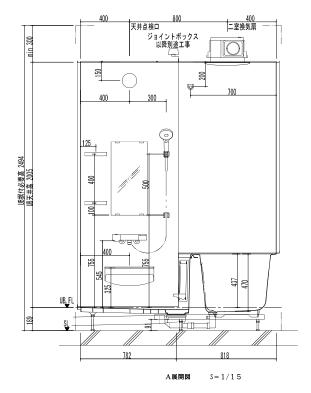


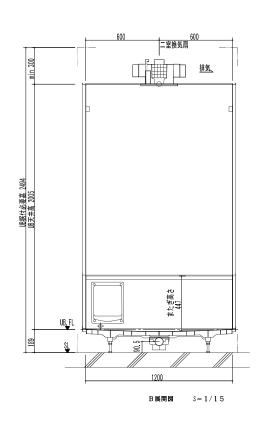


			ドアングルが法 1880 1844 1905
部位/項目	仕様(寸法単位:mm)	備考	] "
重量	185kg		
据付必要寸法	1310D×1680W×2494H		
内寸法	1200D×1600W×2005H		
床	FRP 模様付		サップ
壁	化粧鋼板複合パネル		ド7枠下譜 ロー・ UB-FL WB-FL
	(石こうポード裏打ち)		
天井	化粧鋼板複合パネル		
	(石こうボード裏打ち)		15.
ドア	折り戸:アルミアルマイト処理		
	面 材:型板調樹脂板		68
浴槽	FRP(浴槽内寸法 1117W×580D×470H)		]
水栓金具	ゴム排水栓		
	洗い場側:壁付サーモ水栓		
	シャワー:節水型シャワー	ホワイト	
カウンター	洗面器台	ホワイト	]
照明	スリム照明(防湿型) LEDランプ 1灯		
タオル掛	アルミパイプ L400 ブラケット:樹脂製メッキ仕上げ		ドア取合 S=1/15
鏡	防湿型化粧鏡 300W×600H		※ドア枠は撤去・新設とする。
収納	収納棚〈ホワイト〉2段 樹脂製	ホワイト	新設時はUC塗装を行う。
換気扇	換気扇(2室換気)	17W	本体特記事項
ランドリーバイブ	ステンレス製 1本	ホワイト	本図はRタイプにて作図してあります。Lタイプの時は本図と勝手違いになります。
トラップ	ABS樹脂製 封水50mm		本図はメーカーのものであり参考図とします。
給水管	Rc1/2 めねじ止		強度上、ポンプボトルのポンプを収納の上で押さないでください。
給湯管	Ro1/2 めねじ止		UB据付必要寸法はドア部の寸法を含みません。ドア部の寸法は詳細図のドア詳細をご確認ください。
雑排水管	塩ビ管 VP50		本図の換気乾燥暖房機は、排気方向を180°回転可能です。
7.00	シャローフック 2個	+n/L	■ その際 木体とフロントパネルキその際木体とフロントパネルキ180°回転した状能で設置されます

ホワイト


フック シャワーフック 2個

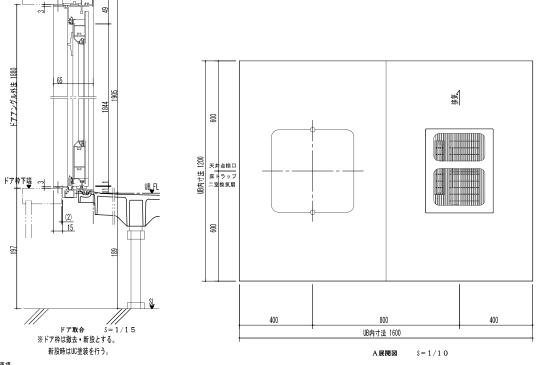


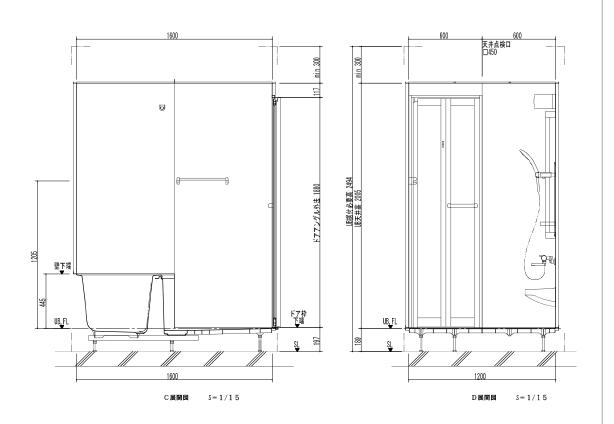





図面名称	ユニットバス詳細図	図面番号
縮尺	A1:1/4, 1/10, 1/15 A3:1/8, 1/20, 1/30	A-14
件名	海老名市市営国分北三丁目住宅長寿命化工事	

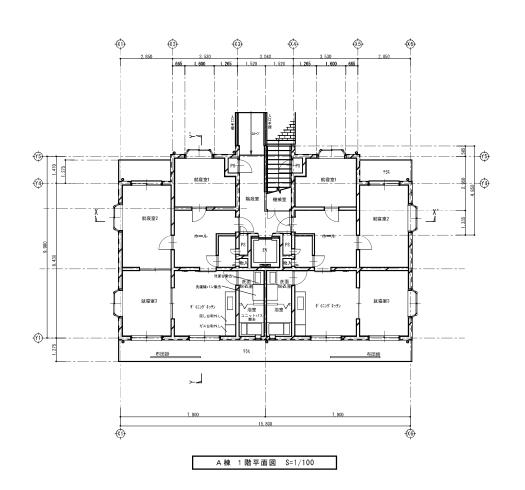

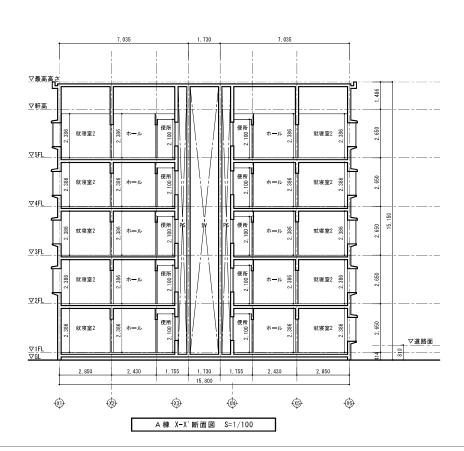


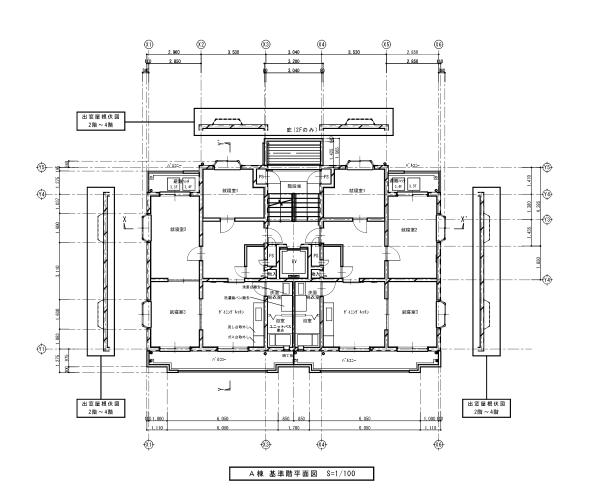


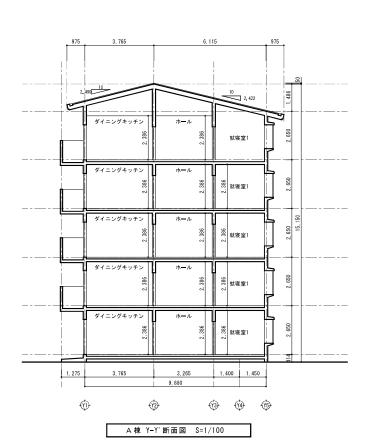





図面名称	A棟1階・基準階平面図断面図(改修前)	図面番号
縮尺	A1:1/100 A3:1/200	A-1 5
件名	海老名市市営国分北三丁目住宅長寿命化工事	'

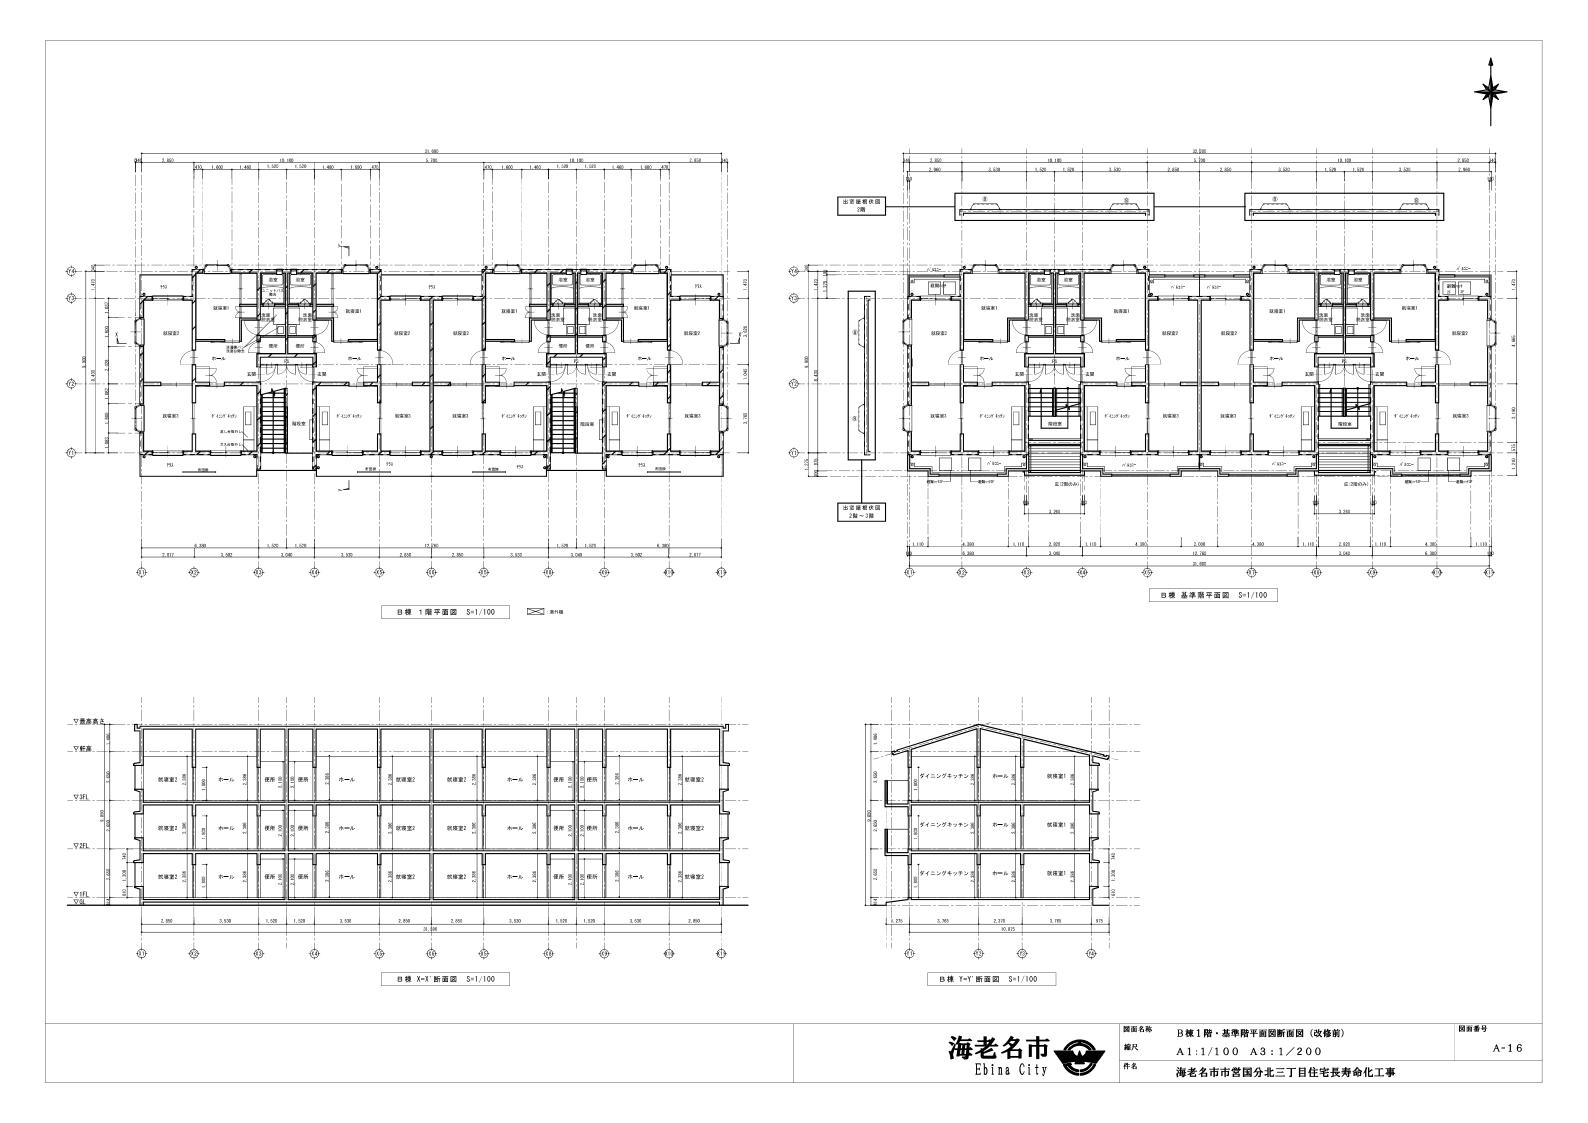


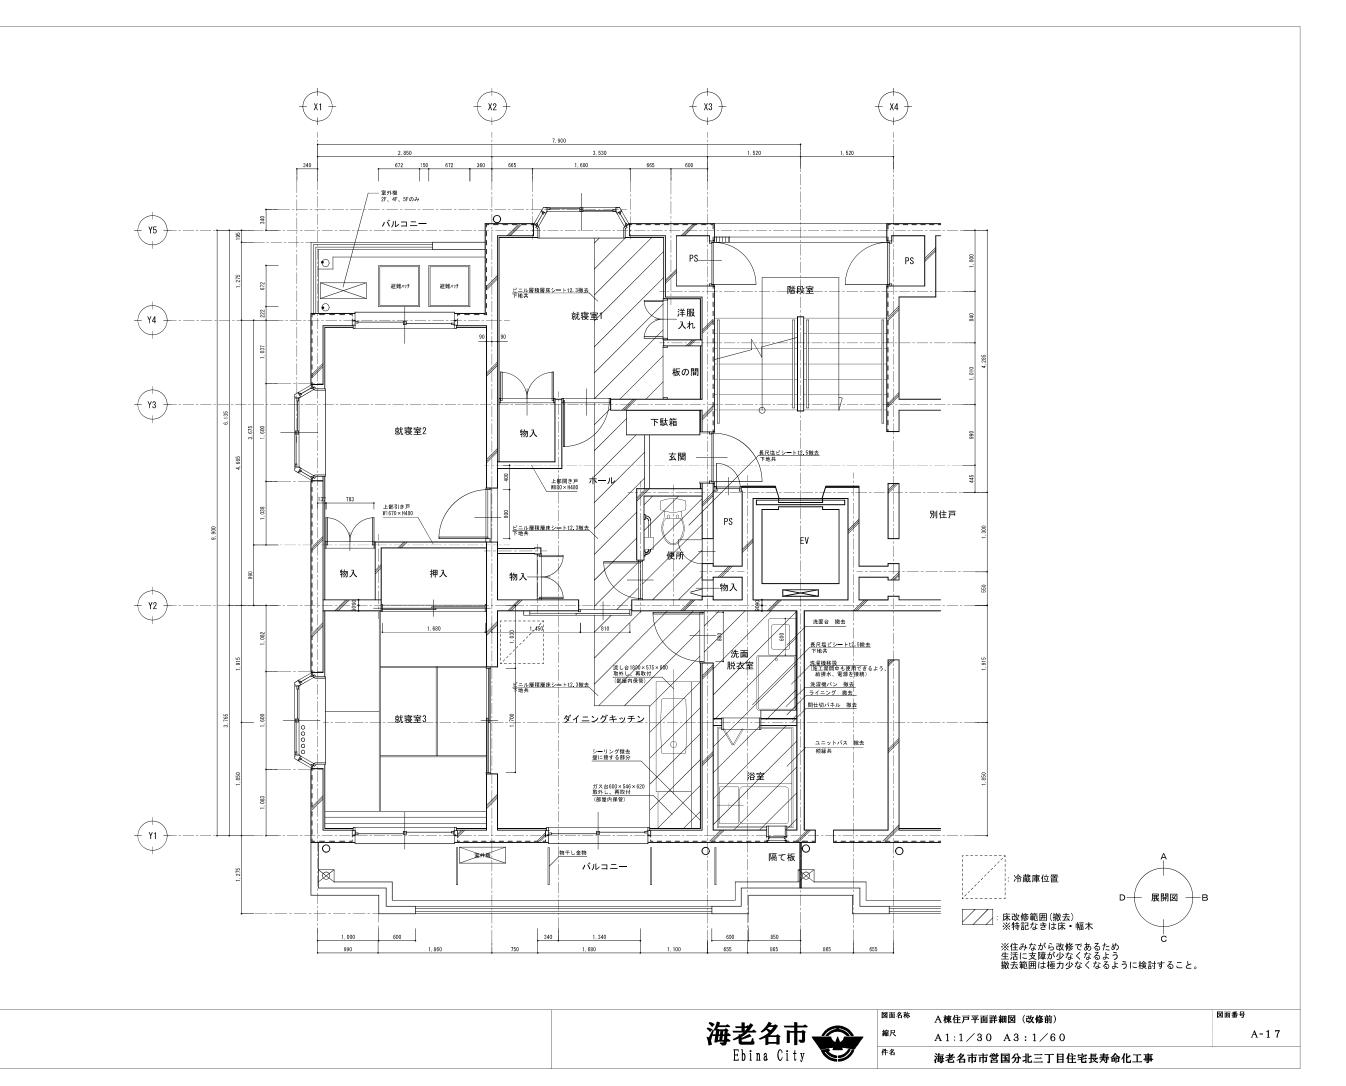

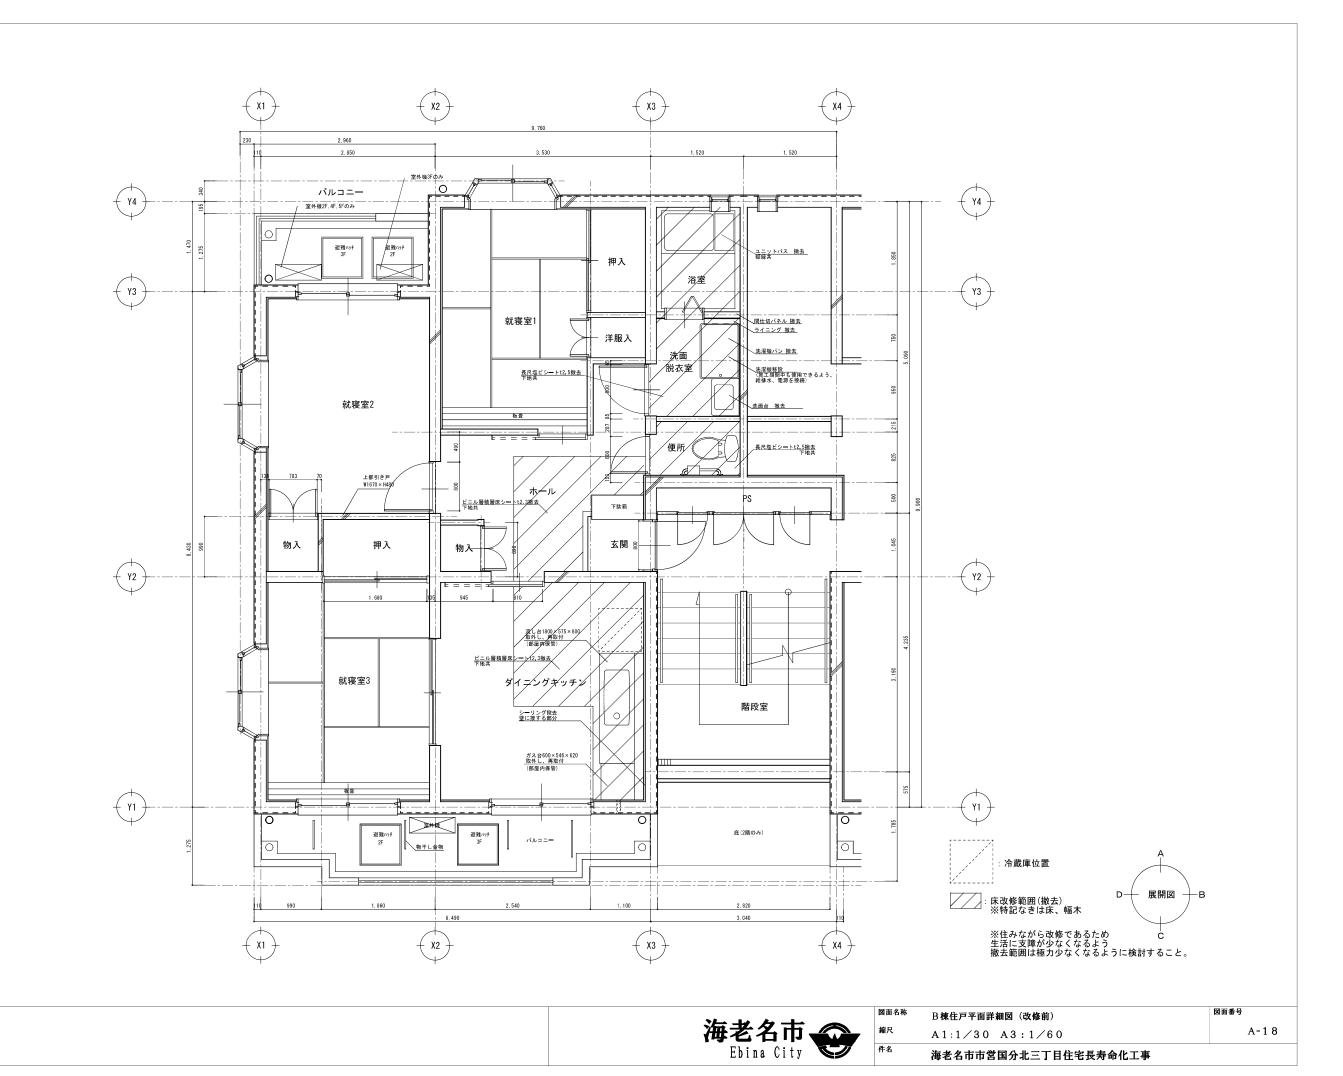





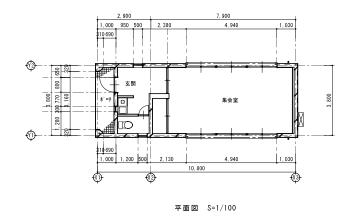

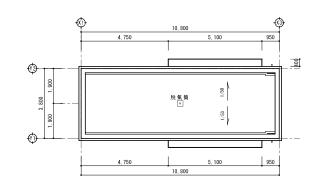

屋根伏図 S=1/100

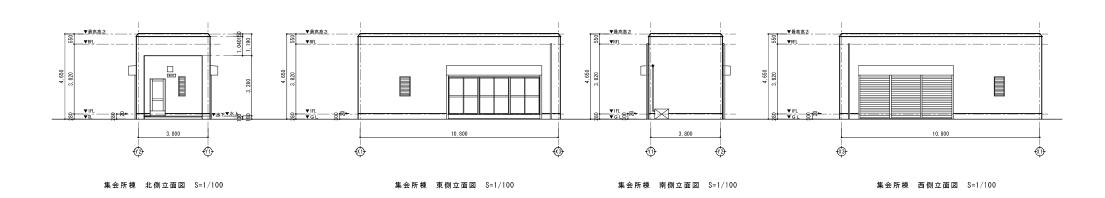


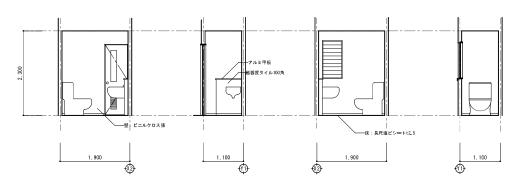



便所 展開図(改修前・後) S=1/50

図面名称	集会所棟平面図屋根伏図立面図展開図(改修前・後)			
縮尺	A1:1/50,1/100	A3:1/100,1/200		

図面番号

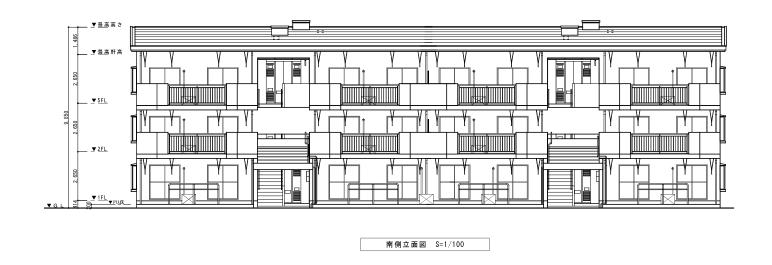

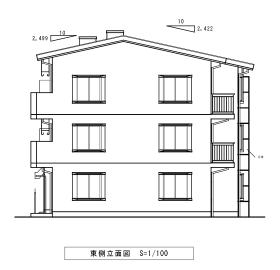

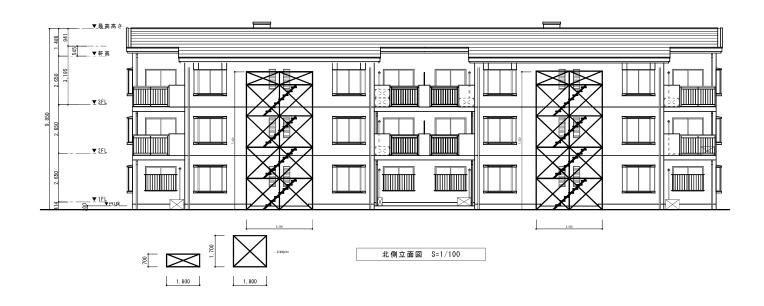



## <施工条件>

### 工程計画

全体工期を8.5月とする。


- A棟とB棟をほぼ並行して工事を行い、最後に屋外配管類の工事を実施する。
- ・2 住戸の空き室について先行して工事を行い、水回りの工事で浴室・洗面脱衣室・便所・流し台を 使用できない期間の代替え使用に供する。 (A-102, B-104) 光熱水費は発注者の負担とする。
- •B-303を先行工事し、台所を使用できるようにする。
- ・各住戸のサイクル工程は全体を3週(平日15日、休日6日)とし、コンクリート打ちを伴う
- 外壁工事の必要工期(コンクリート強度確保)を含むこととする。極力短くなるよう調整する。
- ・各住戸のサイクル工程内ではダイニングキッチンと浴室・洗面脱衣室・便所の水回りを先行し、
- 一時的に当該部分が使用停止となることから、空き室を代替え使用とする。 既友給排水ガス等は生かしたがら重新工事を行い、切隷工事を極力短くし
- 既存給排水ガス管は生かしながら更新工事を行い、切替工事を極力短くし、 設備が使用できない時期をできる限り少なくすること。
- A棟では更に寝室(北側)も上記同様、立ち入りが制限される。
- ・立管更生工事に2日を要し、その期間は給排水を使用できないため、日中水回りが、
- 利用停止となるその期間は交替で1空き室、集会所の代替え利用を行う。その際別系統を同日で行わないこと。
- ・各棟で上階から下階へ向けて10日間前後の期間を空けて住戸工事を進行する。
- ・立管系統毎に全住戸の工事が終了する最後の1階の住戸の工期の終盤に立管更生工事を実施する。
- ・空き室の代替利用完了後、専門業者によるクリーニングを行うこと。
- その他詳細については内容事項説明書、工事工程表(参考)を参考にすること
- ※詳細な工事日程を受注者にて作成し、作業日について主体的に住民調整を行うこと。


### 仮設計画

- B棟北面に開口塞ぎ工事等を行うための仮設足場を設ける。
- (入居者動線に配慮する。)1F足場出入口は施錠管理すること。
- ・上記以外のA棟・B棟の住戸内外の工事のための作業員は各棟の階段を用いて入退場を行う。
- ・敷地内に作業員用駐車場3台分と資材置き場を確保するため、入居者利用台数を16台に制限する。
- 作業用詰所はプレハブ式のものを設けずに集会室を使用するため、入居者の利用を制限する。 (更生工事時はトイレを住民利用可能とする。)
- 更生工事、排水管洗浄、受水槽の更新、
- その他安全に配慮すべき工事の際には交通誘導員を配置し安全に留意すること。

### <石綿含有建材除去について>


- \*アスペスト目視調査結果に基づき、計10検体のアスペスト分析調査を工事着手時に実施する。
- \*上記分析結果により判明したアスベスト含有建材については関係法令に基づき、
- 適切な行政手続きを行った上で、行政の指導に従って適切な除去工事を実施する。
- \*アスベスト含有が判明した場合には必要な養生をした上で、所定の方法で対象建材を撤去・処分するため、 工程調整を行う。住棟でアスベスト含有建材が対象工事に含まれていることが判明した場合には 各住戸の工事開始時期を変えずに 全体工期を同一期間内に納まるように調整する。

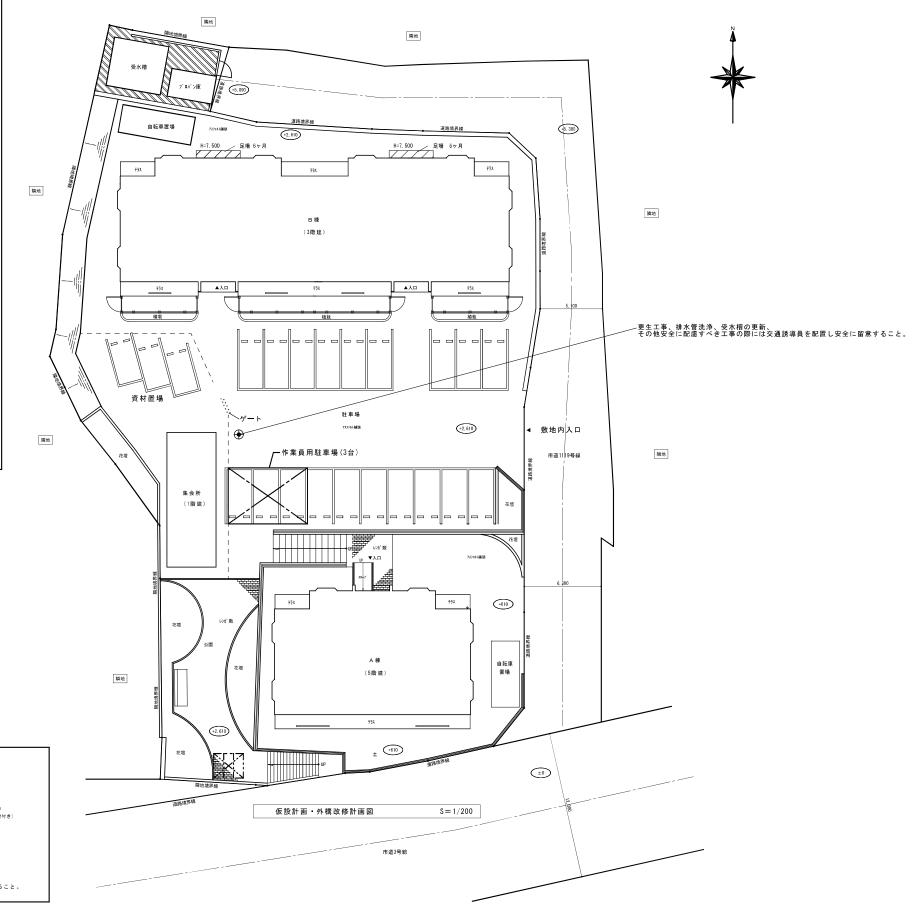


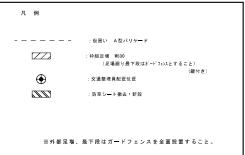


海老名市


図面名称 仮設計画図 図面番号 総尺 A 1:1/150 A 3:1/300 A-21

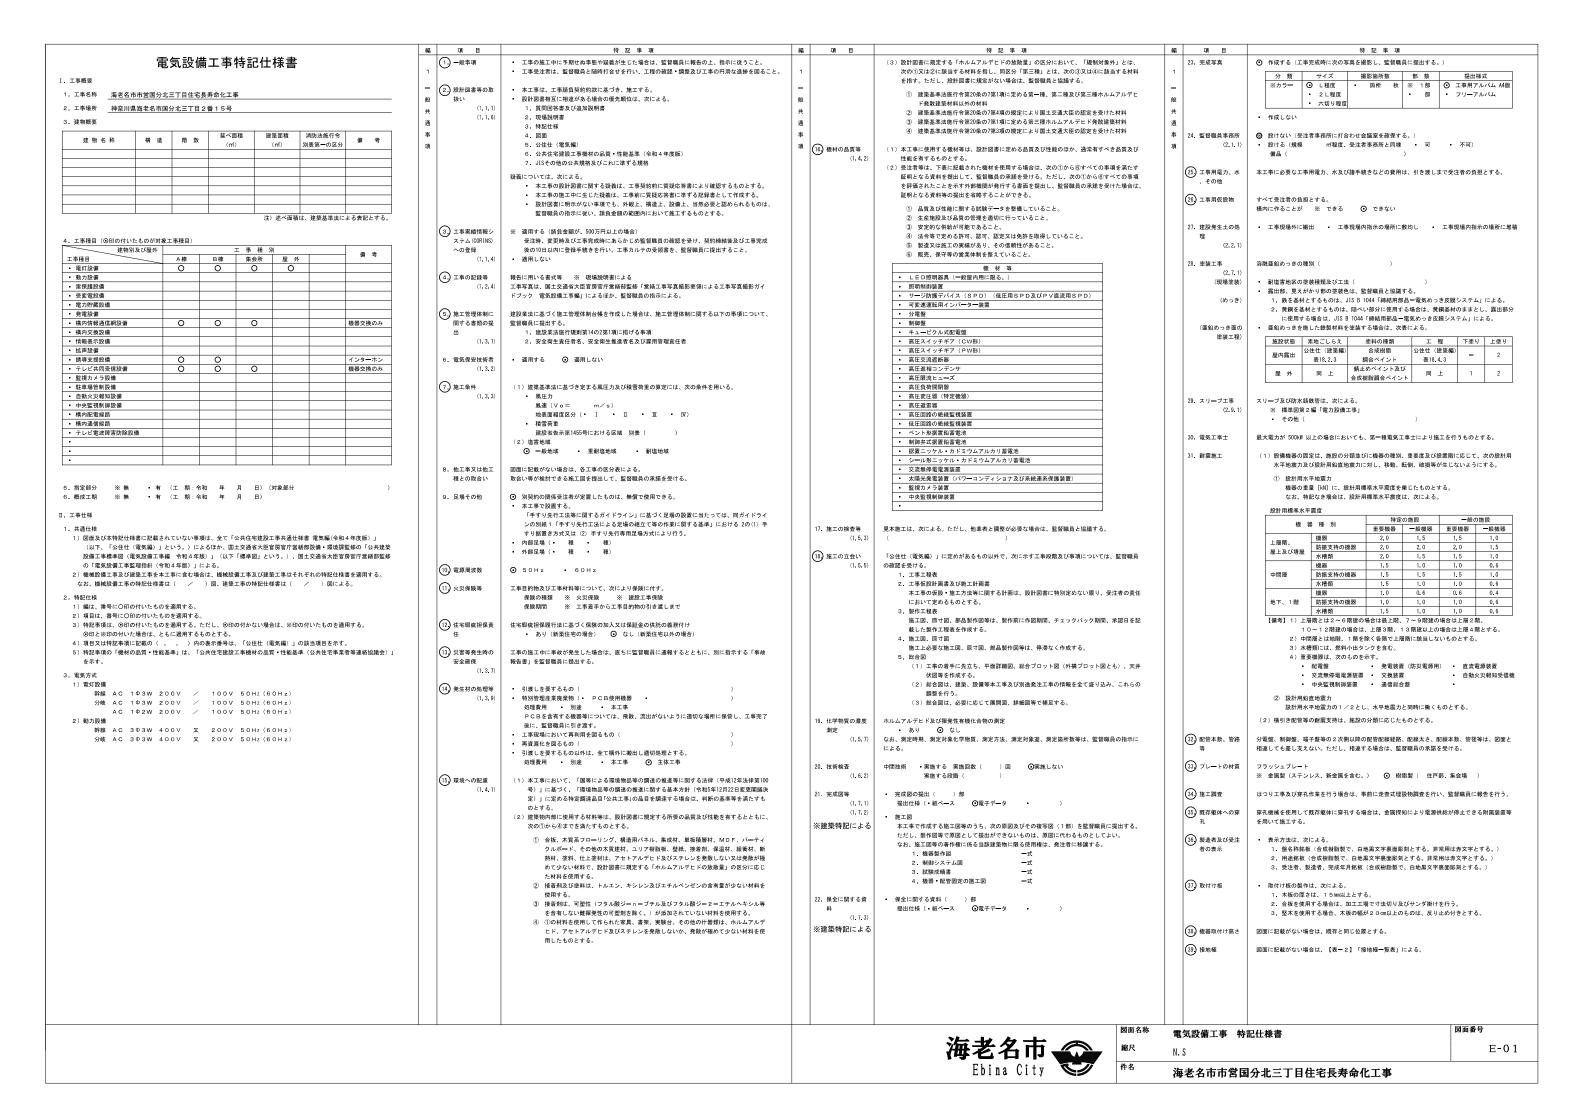


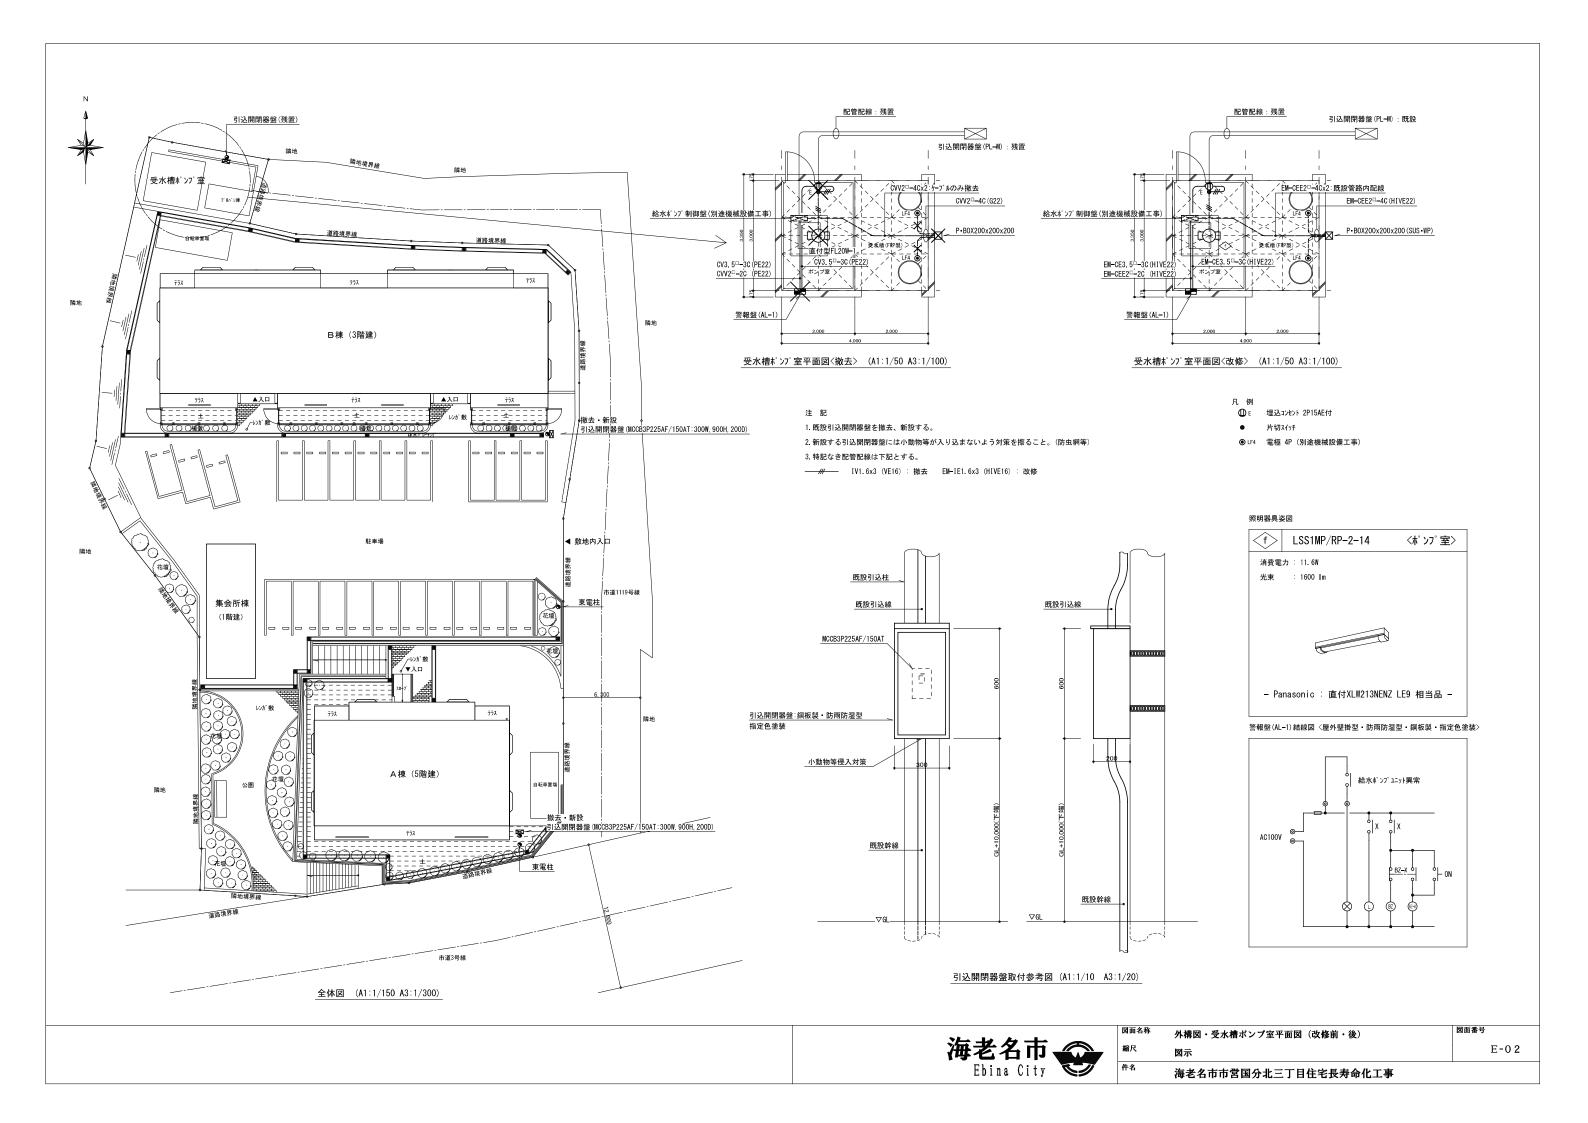


注 記
1. 図中×印の付いた器具は撤去する。

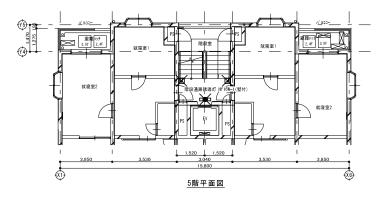


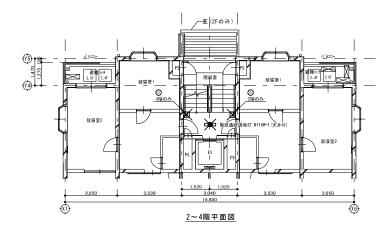


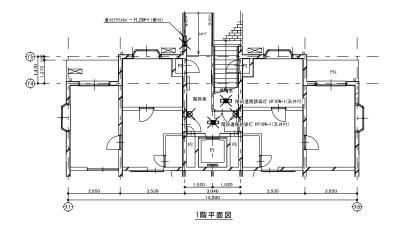


# 改修後

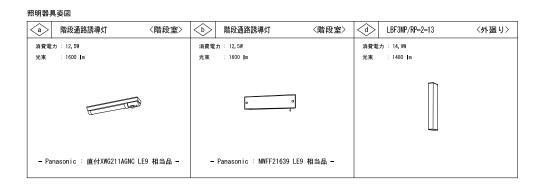

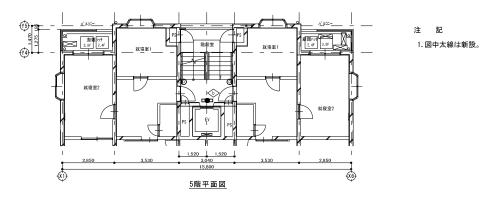

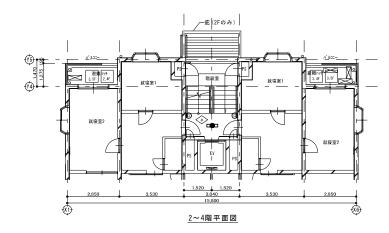

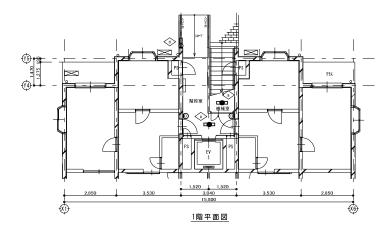



図面名称	電灯設備	A棟1階・基準階平面図	(改修前・行
蛇豆			

海老名市市営国分北三丁目住宅長寿命化工事

図面番号

E-03

Ĭ


## 注 記

- 1.図中×印の付いた器具は撤去する。
- 2. 就寝室の照明器具(シーリングライト)は住人の所有物のため撤去対象外とする。

7 6 179		
記号	名 称	備考
	住戸分電盤	既設残置
0	片切スイッチ	
0	パイロットランプ	
•	埋込コンセント 2P15Ax1	
<b>□</b> 2	埋込コンセント 2P15Ax2	
<b>⊕</b> E	埋込コンセント 2P15AE付x1	
	埋込コンセント 2P15Ax2+ET	


記号	名 称	備考
0	引掛シーリング、引掛ローゼット	
⊗	直列ユニット 2端子型	
•	電話用モジュラジャック 6極4芯	
J	呼出チャイム	
Á	室内プザー	



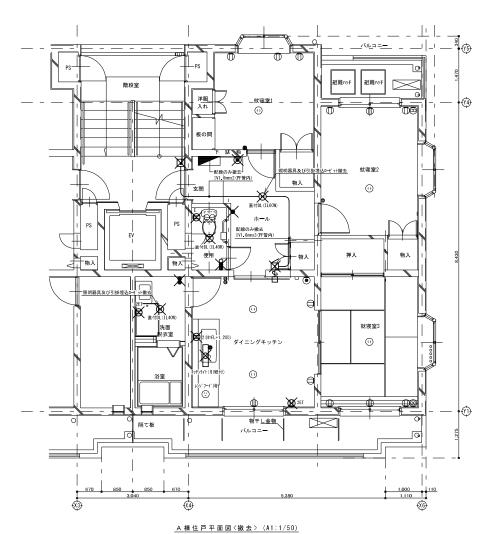


## 改修前

## 照明器具姿図

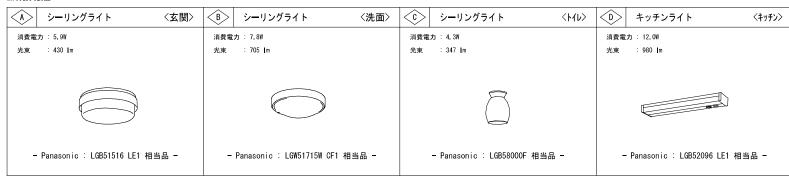


## インターホン姿図

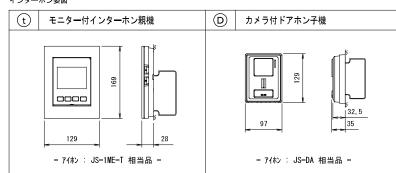



注 記

- 1. 図中太線は新設
- 2. 照明器具及びインターホン機器の品番等は全て参考とする。
- 3.配線器具のプレートは全て樹脂製とする。
- 4. インターホン親機の設置位置は現場にて監督員と協議のうえ決定する。

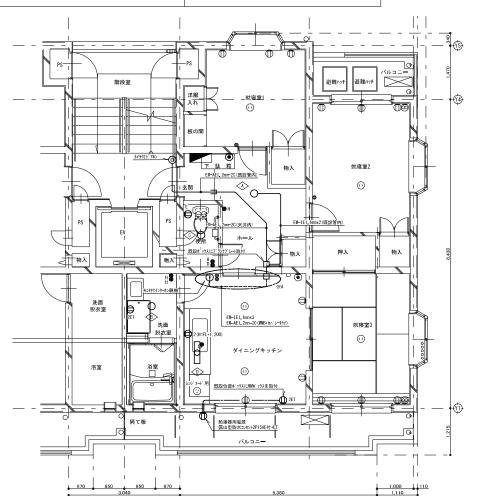

A 棟住戸平面図<改修> (A1:1/50)

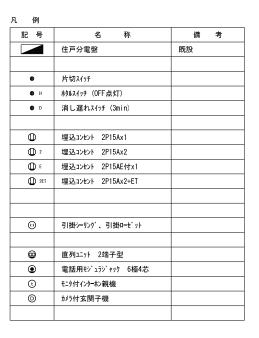

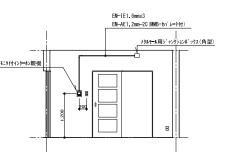


改修後

※ A 部 (A1:1/50)

電灯・弱電設備 A棟住戸平面詳細図(改修前・後) A1:1/50 A3:1/100

E-04

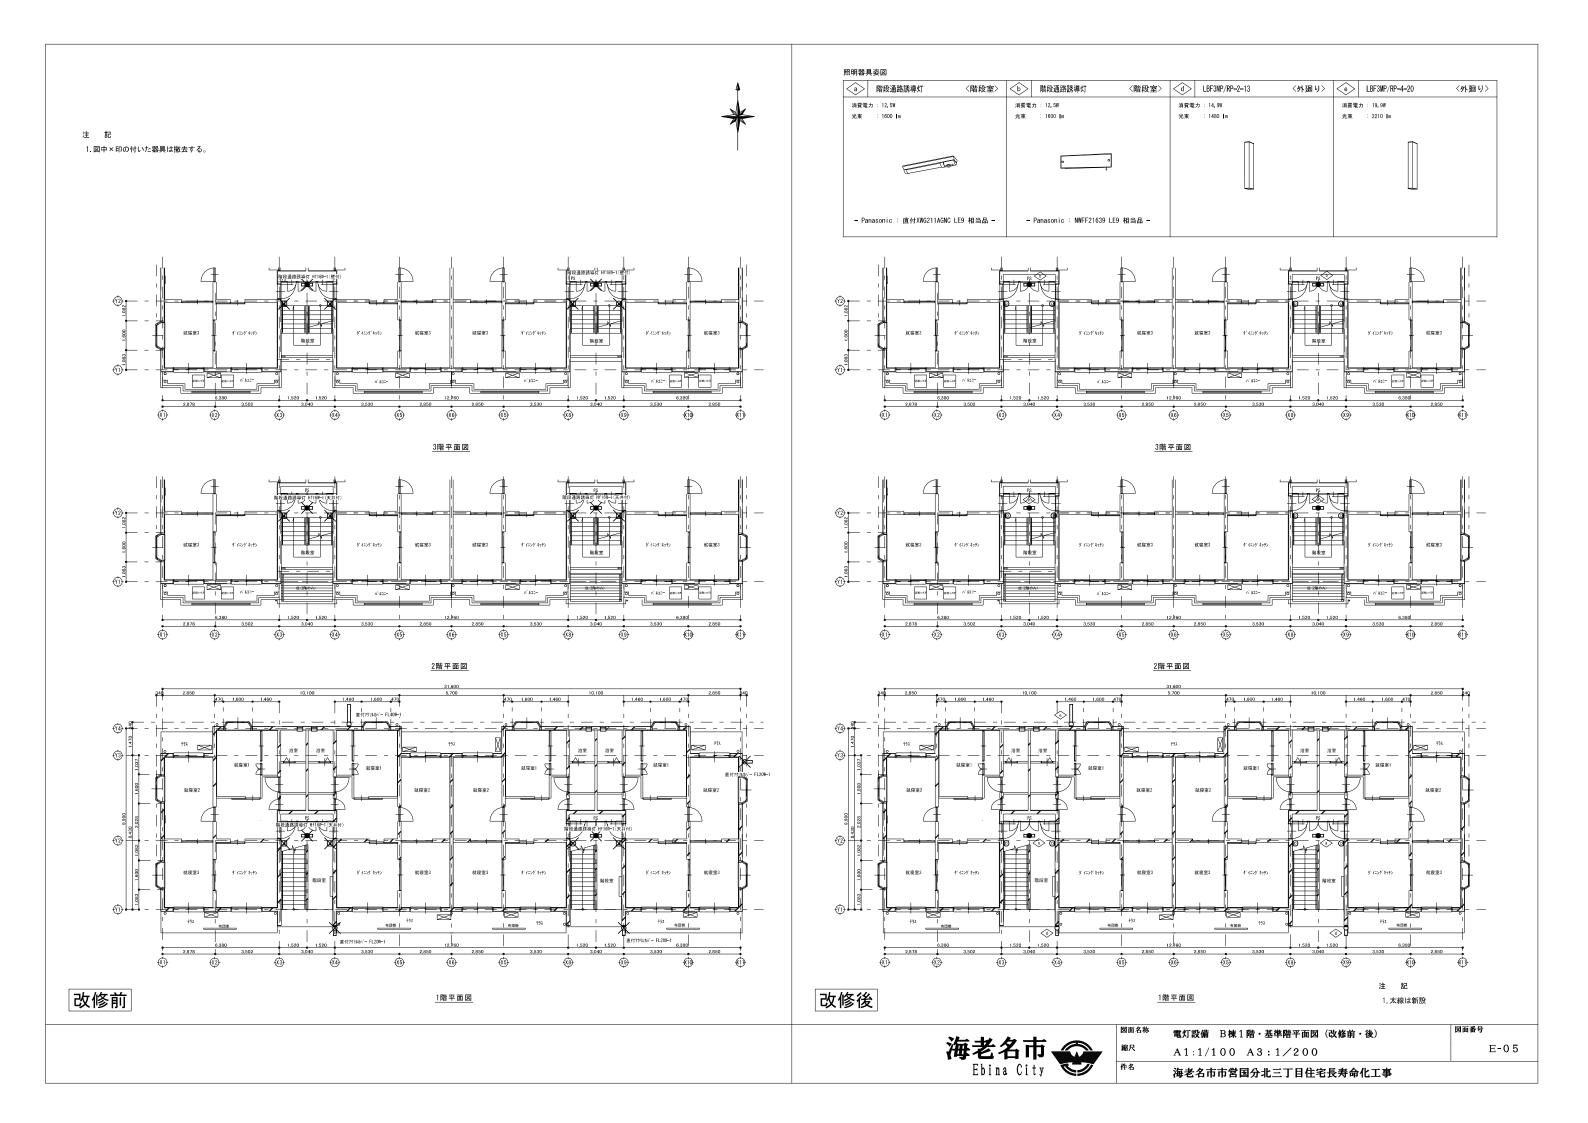


## 注 記

- 1.図中×印の付いた器具は撤去する。
- 2. 就寝室の照明器具(シーリングライト)は住人の所有物のため撤去対象外とする。

凡 例		
記号	名 称	備考
	住戸分電盤	既設残置
•	片切スイッチ	
0	<b>パイロットランプ</b>	
0	埋込コンセント 2P15Ax1	
<b>D</b> 2	埋込コンセント 2P15Ax2	
<b>D</b> E	埋込コンセント 2P15AE付x1	
□ 2ET	埋込コンセント 2P15Ax2+ET	


名 称	備考
引掛シーリング、引掛ローゼット	
直列ユニット 2端子型	
電話用モジュラジャック 6極4芯	
呼出チャイム	
室内プサ゚ー	
	引掛シーリング、引掛ローセ、ット 直列ユニット 2端子型 電話用モジュラジャック 6極4芯 呼出チャイム

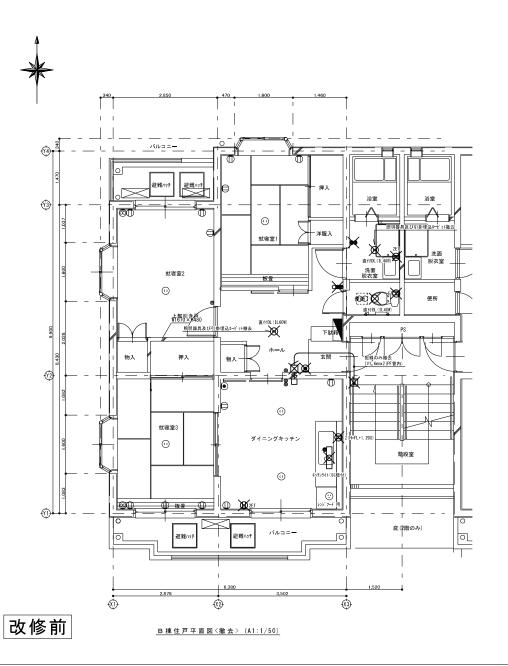






## インタ**ー**ホン姿図

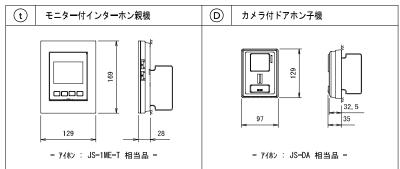

- 1. 図中太線は新設。
- 2. 照明器具及びインターホン機器の品番等は全て参考とする。
- 配線器具のプレートは全て樹脂製とする。
- 4. インタートン親機の設置位置は現場にて監督員と協議のうえ決定する。

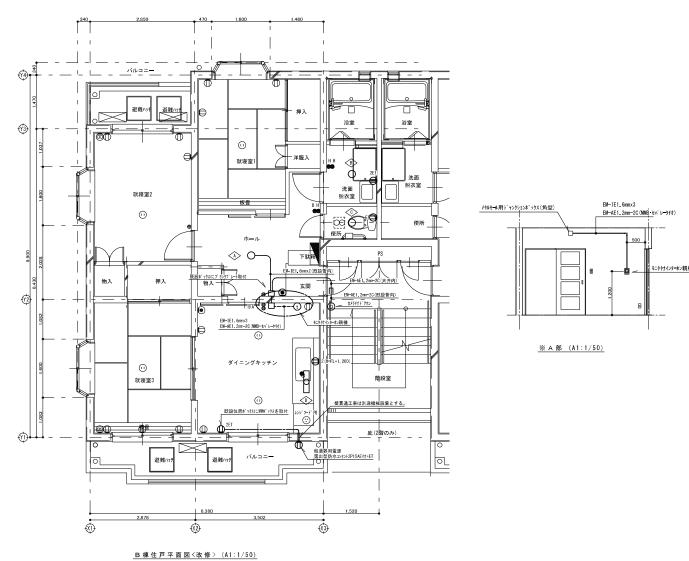

改修後

A1:1/50 A3:1/100

電灯・弱電設備 B棟住戸平面詳細図(改修前・後)

E-06

海老名市市営国分北三丁目住宅長寿命化工事


## 注 記

1. 図中×印の付いた器具は撤去する。

### 凡 例

記号	名 称	備考
	住戸分電盤	既設残置
0	片切スイッチ	
<b>0</b> L	パイロットランプ付スイッチ	
0	<b>パイロットランプ</b>	
<b>1</b> 2	埋込コンセント 2P15Ax2	
	埋込コンセント 2P15/20A+ET	


		I
記号	名 称	備考
⊗	直列ユニット 2端子型	
•	電話用モジュラジャック 6極4芯	
<u>@</u>	天井扇	機械設備工事

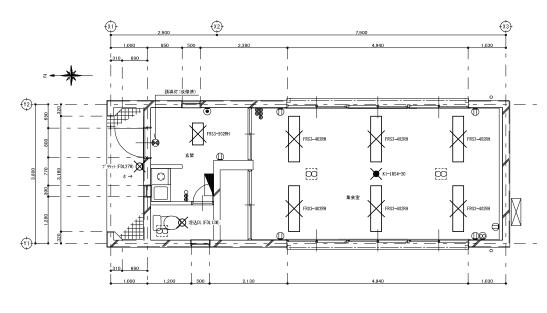


集会所平面図<撤去> (A1:1/50)

# 改修前

## 照明器具姿図

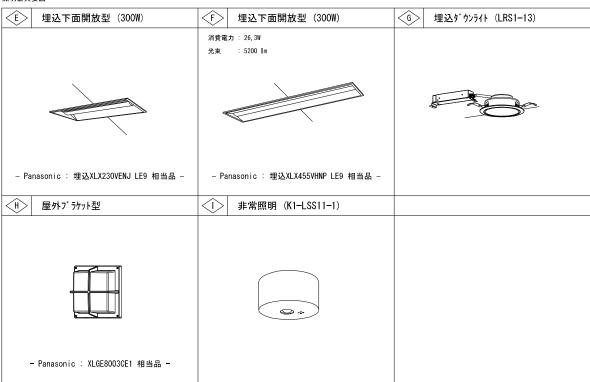

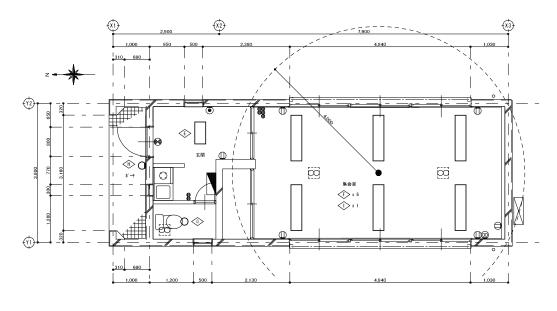

集会所平面図〈改修〉(A1:1/50)

注 記 1. 図中太線は新設。

# 改修後



図面名称	電灯設備	集会所	陳平面図	(改修前	
縮尺	A 1:1/5	0 A	3:1/	100	

E-07